

## АКЦИОНЕРНОЕ ОБЩЕСТВО ПРОЕКТНЫЙ ИНСТИТУТ "АЛТАЙКОММУНПРОЕКТ" РУБЦОВСКИЙ КОМПЛЕКСНЫЙ ОТДЕЛ

Заказчик: "ЖСК-3"

Ремонт дворовой территории в рамках муниципальной программы по адресу: пр. Ленина, 158 в г. Рубцовске Алтайского края

ДИЗАЙН-ПРОЕКТ

1372-3-212-17 ГП - Генеральный план



# АКЦИОНЕРНОЕ ОБЩЕСТВО ПРОЕКТНЫЙ ИНСТИТУТ "АЛТАЙКОММУНПРОЕКТ" РУБЦОВСКИЙ КОМПЛЕКСНЫЙ ОТДЕЛ

Заказчик: "ЖСК-3"

Ремонт дворовой территории в рамках муниципальной программы по адресу: пр. Ленина, 158 в г. Рубцовске Алтайского края

ДИЗАЙН-ПРОЕКТ

1372-3-212-17 ГП - Генеральный план

Нач. отдела Гл. инженер проекта Савицкий П.Г. Черкашина Е.Г.

#### Ведомость рабочих чертежей основного комплекта ГП

/lucm	Наименование	Примечание
1	Общие данные.	
2	Схема демонтажа деревьев и малых форм архитектуры.	
3	Схема генерального плана.	
4	План покрытий.	
5	Узлы конструкций покрытия. Узлы установки ограждений и малых форм архитектуры.	
6	Конструкция дренажного колодца	
7	Схема озеленения и расстановки малых форм архитектуры.	

### Характеристика земельного участка жилого дома

- 1. Участок жилого многоквартирного дома по пр. Ленина, 158 в г.Рубцовске Алтайского края расположен в центральной части города, среди жилой многоэтажной застройки.
- 4199 m² (0.4199 za).
- 3. Земельный участок имеет существующее благоустройство:
- Отмостка шириной 1,0 м из асфальтобетона по периметру здания жилого дома. Покрытие находиться в хорошем состоянии.
- Внутридворовой проезд вдоль здания находится в недопустимом состоянии. Асфальтобетонное покрытие растрескалось, местами имеются разрушения дорожного покрытия: глубокие выкрашивания и застои воды. Требуется капитальный ремонт асфальтобетонного покрытия разрушенной части с устройством подстилающего и технологического слоя.
- Площадки входов в подъезды с асфальтобетонным покрытием, имеющим трещины и разрушения. Следует выполнить устройство выравнивающего слоя по существующему основанию.
- Малые формы и детское игровое оборудование находятся в аварийном состоянии, подлежит демонтажу.
- Естественное газонное покрытие, подлежащее сохранению.
- Древесно-кустарниковые насаждения. Некоторые деревья находятся в аварийном состоянии и подлежат вырибке.
- 4. В подземном пространстве участка проходит сеть канализации, сеть водопровода, тепловая сеть, слаботочный и высоковольтный кабель.

Рабочая документация разработана в соответствии с градостроительным планом земельного участка; заданием на проектирование, градостроительным заданием и сводами правил, устанавливающих требования по обеспечению безопасной эксплиатации зданий, строений, сооружений и безопасного использования прилегающих к ним территорий, с соблюдением технических условий.

Черкашина Е.Г. Главный инженер проекта

#### Ведомость ссылочных и прилагаемых документов


Обозначение	Наименование	Примечание
	<u>Ссылочные документы</u>	
серия 3.503–71/88	Дорожные одежды автомобильных дорог общего	
	пользования. Материалы для проектирования	
	Прилагаемые документы	
1372-3-212-17 ГП.С	Спецификация материалов к основному комплекту ГП	2 листа

#### Проектные предложения

- 1. Генеральный план земельного участка по пр. Ленина, 158 в г.Рубуовске Алтайского края выполнен в соответствии с действующими нормами и правилами на основании топосъемки г. Рубуовск М 1:500. На участке показаны инженерные сети, сиществиющие деревья, покрытия тротиаров и проездов.
- 2. Перед началом работ по ремонту территории необходимо демонтуровать бетонный бортовой камень вдоль сиществующего внутридворового проезда и придомовых площадок, демонтировать существующие малые архитектурные формы и детское оборудование, вырубить деревья, находящиеся в аварийном состоянии. Для устройства нового покрытия площадки для временного хранения автомобилей жителей дома №158 по пр.Ленина с южно-восточной стороны 2. Территория участка имеет в плане прямоугольную форму. Площавь земельного участка жилого дома равнажилого дома необходимо срезать грунт на глубину hcp=0,50 м. Для устройства выравнивающего покрытия площадок перед входом в подъезд необходимо срезать слой существующего асфальтобетонного покрытия толщиной 0,03 м.
  - 3. Проектом предлагается выполнить ремонт придомовой территории:
  - устройство выравнивающего слоя по существующему покрытию проезда из щебеночного плотного асфальтобетона;
  - устройство выравнивающего слоя площадок перед входами в подъезды жилого дома из песчаного асфальтобетона;
  - устройство площадки для временного хранения автомобилей жителей дома;
  - цстройство нового бортового камня БР 78.20.8 ГОСТ 6665-91 вдоль покрытия площадок перед входами в подъезды;
  - устройство нового бортового камня БР 78.30.16 ГОСТ 6665-91 вдоль покрытия проезда и площадки для стоянки. автомобилей жителей дома из асфальтобетона;
  - устройство четырех дренажных колодцев для отвода поверхностных вод с северной и южной стороны внутридворового проезда;
  - устройство за домом игровой площадки с покрытием из отсева;
  - выполнить расстановку малых форм архитектуры согласно проекту;
  - выполнить ограждение детской площадки и придомовой территории с западной и восточной стороны жилого дома и частичное газонное ограждение.

По окончании работ по устройству выравнивающего слоя по покрытию существующего проезда жилого дома №158 по пр. Ленина проверить высотные отметки люков колодцев и их сопряжений с проектируемым покрытием. Разница отметок не должна превышать 3 мм.

						1372-3-212-17 ГП					
						Ремонт дворовой территории в рамках муниципальной программы по адресу: пр. Ленина, 15 в г. Рубцовске Алтайского края					
Изм.	Кол. уч.	Nucm		Подп.	Дата	υ ε. Ργυμουτκε Αλιιιαυτκόεο κράθ					
Инже	Інженер Чечелян		E. Cenf			Стадия	/lucm	Листов			
Нач. а	2p.			()			П	1	7		
ГИП		Черко	ιшинα	Clepil	1			l	/		
Нач. с	отд.	Савис	ικυū	Valent.	_		Прое	КШНЫЙ ИН	cmumym		
Н.кон			ιшинα	Elepif	1	Одтпе даннее	"Алтайкоммунпр		ınpoekm"		
							г. Бар	г. Барнаул (г. Рубцовск			

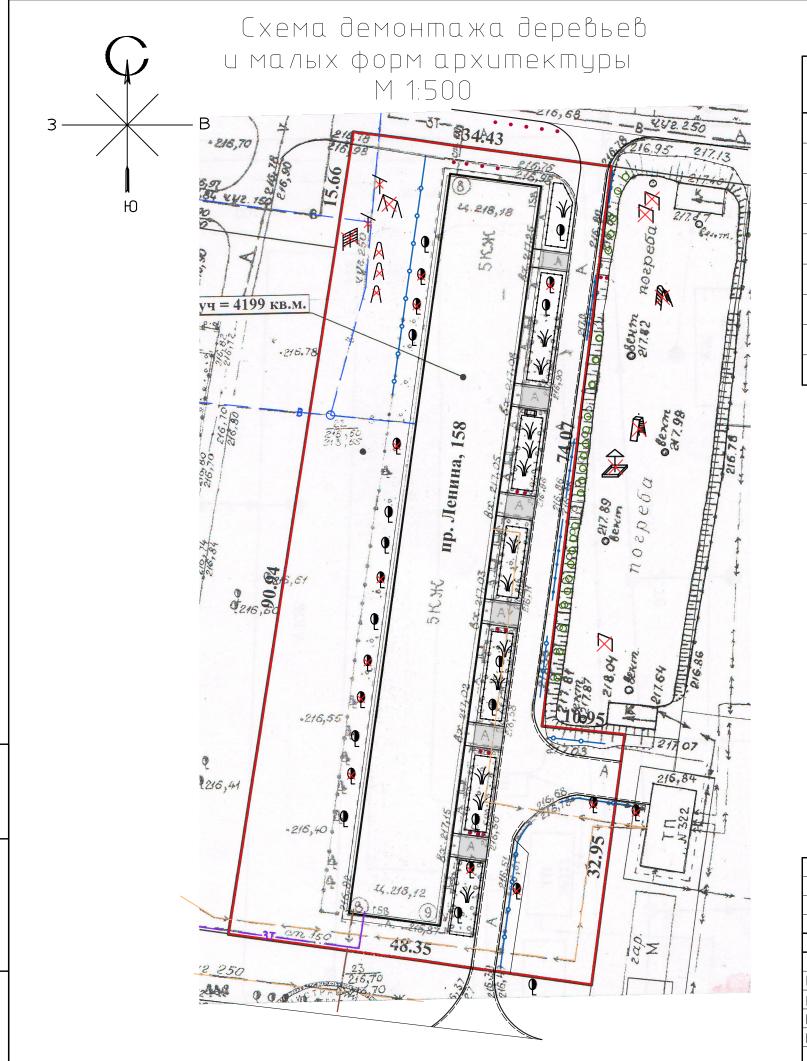

#### Ведомость демонтажа

Nº n∕n	Наименование видов работ	Ед. изм.	Кол.	Приме- чание
1	Вырубка деревьев с корчевкой пней (Ф0,3 м и более)	шm.	12	51,84 m <sup>3</sup>
2	Демонтаж металлического ограждения h=0,7 м	П.М.	108	270 кг
3	Демонтаж малых форм архитектуры (песочница 1,7x0,3 м=2,04 м²)	шm.	15	740 кг
4	Демонтаж металлических труб L=0,8 м	шm.	13	37 кг
5	Демонтаж лавочек на металлических стойках (1,5х1,5х0,4 м)	шm.	ω	9 кг
6	Демонтаж лавочек на железобетонных столбах (1,5x1,5x0,6 м)	шm.	1	0,192 m <sup>3</sup>
7	Демонтаж бортового камня БР 100.30.15 ГОСТ 6665-91	П.М.	270	
8	Демонтаж бортового камня БР 100.20.8 ГОСТ 6665-91	N.M.	45.3	
9	Срезка асфальтобетонного покрытия δ=0,03 м площадок входов в подъезд	M <sup>2</sup>	69	

#### Условные обозначения

<mark>—</mark> – граница земельного участка жилого дома №158 по пр. Ленина;

· — – существующая сеть канализации;

т—— – существующая сеть теплосети;

- существующий силовой кабель;

- - существующая сеть водопровода;

– существующее ограждение палисадников;

– существующее металлическое ограждение высотой 0,7 м;

- существующий бортовой камень БР 100.30.15 ГОСТ 6665-91, подлежащий демонтажу;

- существующий бортовой камень БР 100.20.8 ГОСТ 6665-91, подлежащий демонтажу;


**X** 

– существующие лиственные деревья, подлежащие вырубке;

– малые архитектурные формы, подлежащие демонтажу;

- срезка асфальтобетонного покрытия площадок входов в подъезд толщиной hcp=0,03 м;

						1372-3-212-17 ГП						
						Ремонт дворовой территории в рамках муниципальной программы по адресу: пр. Ленина, 15 в г. Рубцовске Алтайского края						
Изм.	Кол. уч.	Nucm	№ док.	Подп.	Дата	в г. Рубцовске Алтаиского края						
Инже	нер	Чече/	1ЯН	6. leng			Стадия	Стадия Лист Листо				
Нач. а	2p.			0			П	2				
ГИП		Черко	ιшинα	Clepif	_			Z				
Нач. с	этд.	Савис	ικυū	Pabert	_	Схема демонтажа малых	Проектный институт		cmumym			
Н.коні	πp.	Черкс	ιшинα	Clepil		форм архитектуры	"Алтайкоммунпроек					
						M 1:500	г. Бар	наул (г. Р	'убцовск)			

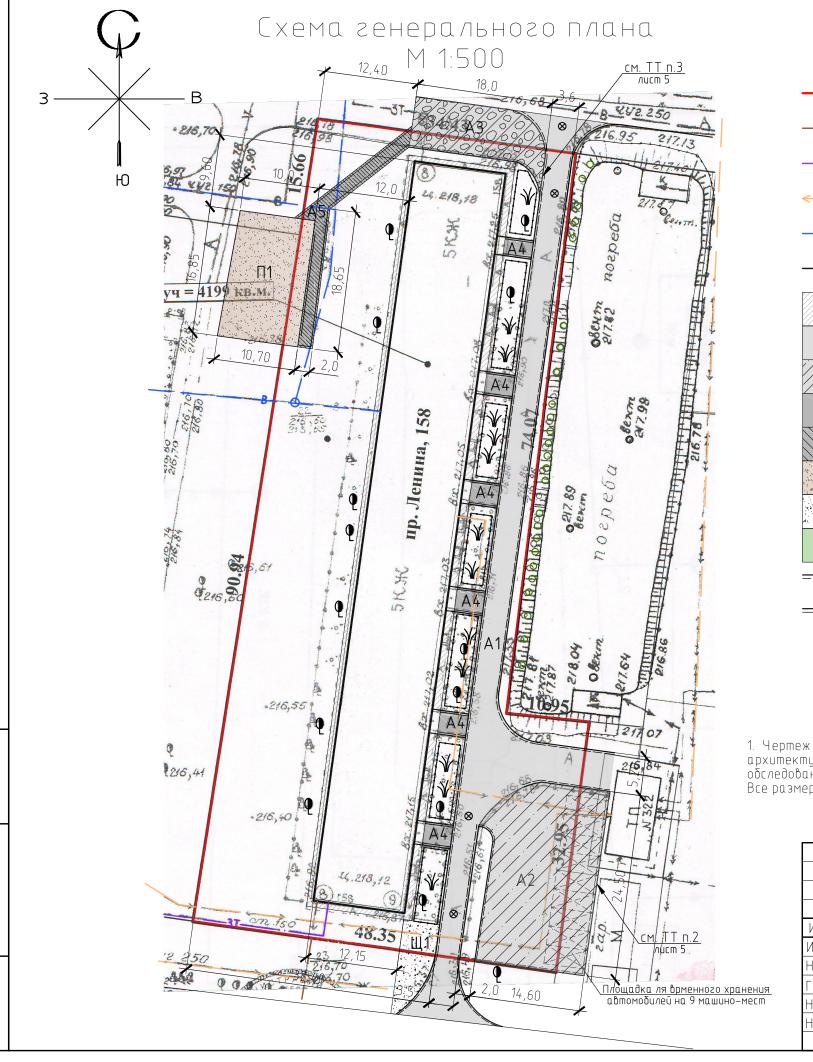

#### Условные обозначения

— • — – граница земельного участка жилого дома №158 по пр. Ленина;

**— к** — – существующая сеть канализации;

**— 3Т** — существующая сеть теплосети;

**— w→>** – существующиū силовоū кαбель;

Α1

A3

П1

Щ1.

**— в**— — существующая сеть водопровода;

•••• – существующее ограждение палисадников;

– существующее покрытие отмостки из асфальтоветона;

– проектируемое покрытие проезда из асфальтобетона (выравнивающий слой);

– проектируемое покрытие проезда из асфальтобетона;

— проектируемое покрытие площадок входов в подъезд из асфальтобетона (выравнивающий слой);

- проектируемое покрытие тротуара из асфальтобетона;

– проектируемое покрытие игровой площадки из отсева;

– проектируемое покрытие площадки из щебня;

- существующий газон (сохраняемый);


\_\_\_\_\_ – проектируемый бортовой камень БР 78.30.15 ГОСТ 6665-91;

🛇 — проектируемый дренажные колодец;

1. Чертеж выполнен на основании ситуационного плана М 1:500, прилож. к исх №1970 от 08.12.2015 г. комитета по архитектуре и градостроительству Администрации г.Рубцовска, предоставленным заказчиком, визуального обследования и замеров.

Все размеры определены в масштабе контрольно-геодезической съемки и требуют уточнения на местности.

						1372-3-212-17 ГП						
						Ремонт дворовой территории в рамках муниципальной программы по адресу: пр. Ленина, 15 в г. Рубцовске Алтайского края						
Изм.	Кол. уч.	Лист	№ док.	Подп.	Дата	в г. Рубцовске Алтаиского края						
Инже	нер	Чече/	ЛЯН	E. Cenf			Стадия	Стадия Лист Листов				
Нач.	2p.						п	כ				
ГИП		Черко	ιшинα	Clepif	1			)				
Нач.	отд.	Савис	ικυū	Papert	1	Схема генерального	Проектный институт					
Н.кон	Н.контр. Черкашина		ιшинα	Clepif	1	плана "Алтайкомм			,			
						M 1:500	г. Бар	г. Барнаул (г. Рубцовск)				
	•								A >			

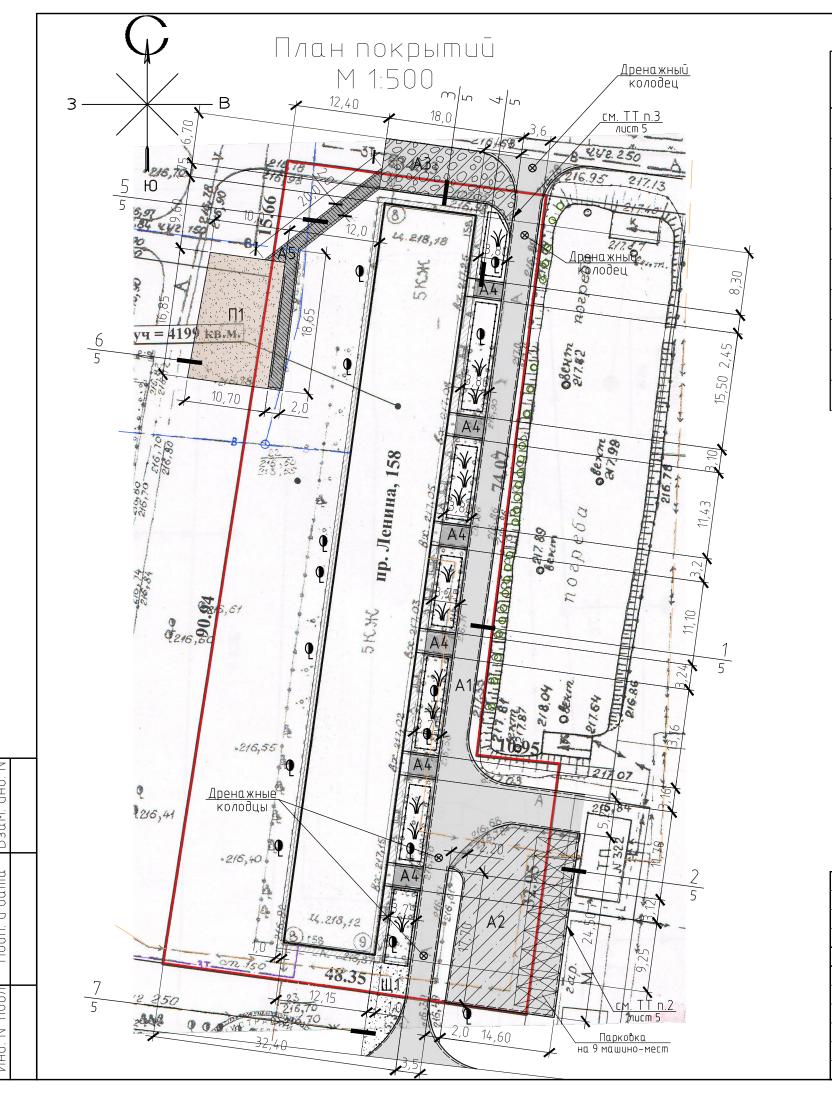

### Ведомость проездов, тротуаров, дорожек и площадок

N° n/n	Наименование	Tun	Площадь покрытия, м <sup>2</sup>	Примечания
1	Выравнивающее покрытие проезда из плотного асфальтобетона с	A 1	570.3	L <sub>б.к.д.</sub> =265 м.п.
	частичным ремонтом дорожного полотна (см. ТТ n.4 лист 5)			
2	Покрытие площадки для временного хранения автомобилей из	A 2	352.7	L <sub>δ.к.д.</sub> =58.2 м.п.
	плотного асфальтобетона			
3	Покрытие площадки из плотного асфальтобетона	A 3	117.6	L <sub>δ.к.д.</sub> =20.6 м.п.
4	Выравнивающее покрытие площадок входа в подъезд из песчаного	A 4	69	L <sub>δ.κ.m.</sub> =45.3 m.n.
	асфальтобетона			
5	Покрытие тротуара из песчаного асфвальтобетона	A 5	68.6	L <sub>δ.κ.m.</sub> =67.3 m.n.
6	Покрытие игровой площадки из отсева	П1	175	
7	Покрытие площадки из щебня	Щ1	48.5	

#### Условные обозначения

- существующее покрытие отмостки из асфальтобетона;

– проектируемое покрытие проезда из асфальто $\delta$ етона ( $\delta$ ыра $\delta$ ни $\delta$ ающи $\bar{u}$  сло $\bar{u}$ );

– проектируемое покрытие проезда из асфальтобетона;

– проектируемое покрытие проезда из асфальтобетона;

- проектируемое покрытие площадок входов в подъезд из асфальтобетона (выравнивающий слой);

– проектируемое покрытие тротуара из асфальтобетона;

– проектируемое покрытие игровой площадки из отсева;

– проектируемое покрытие площадки из щебня;

- существующий газон (сохраняемый);

A 1

A 4


П 1

Щ 1.


- проектируемый бортовой камень БР 78.30.15 ГОСТ 6665-91;

– проектируемый бортовой камень БР 78.20.8 ГОСТ 6665-91;

						1372-3-212-17 ГП						
						Ремонт дворовой территории в рамках муниципальной программы по адресу: пр. Ленина, 158 в г. Рубцовске Алтайского края						
Изм.	Кол. уч.	Nucm	№ док.	Подп.	Дата	в г. Рубцовске Алтаиского края						
Инже	нер						Стадия	/lucm	Листов			
Нач. а	2p.						П	/.				
ГИП		Черкс	ιшинα	Clepil				4				
Нач. с	omð.	Савис	ικυū	Pabert			Прое	ктный ин	cmumym			
Н.кон	mp.			Elepsf	1	План покрытий М 1:500		"Алтайкоммунпроект" г. Барнаул (г. Рубцовск)				
							Φ.		۸ ٦			

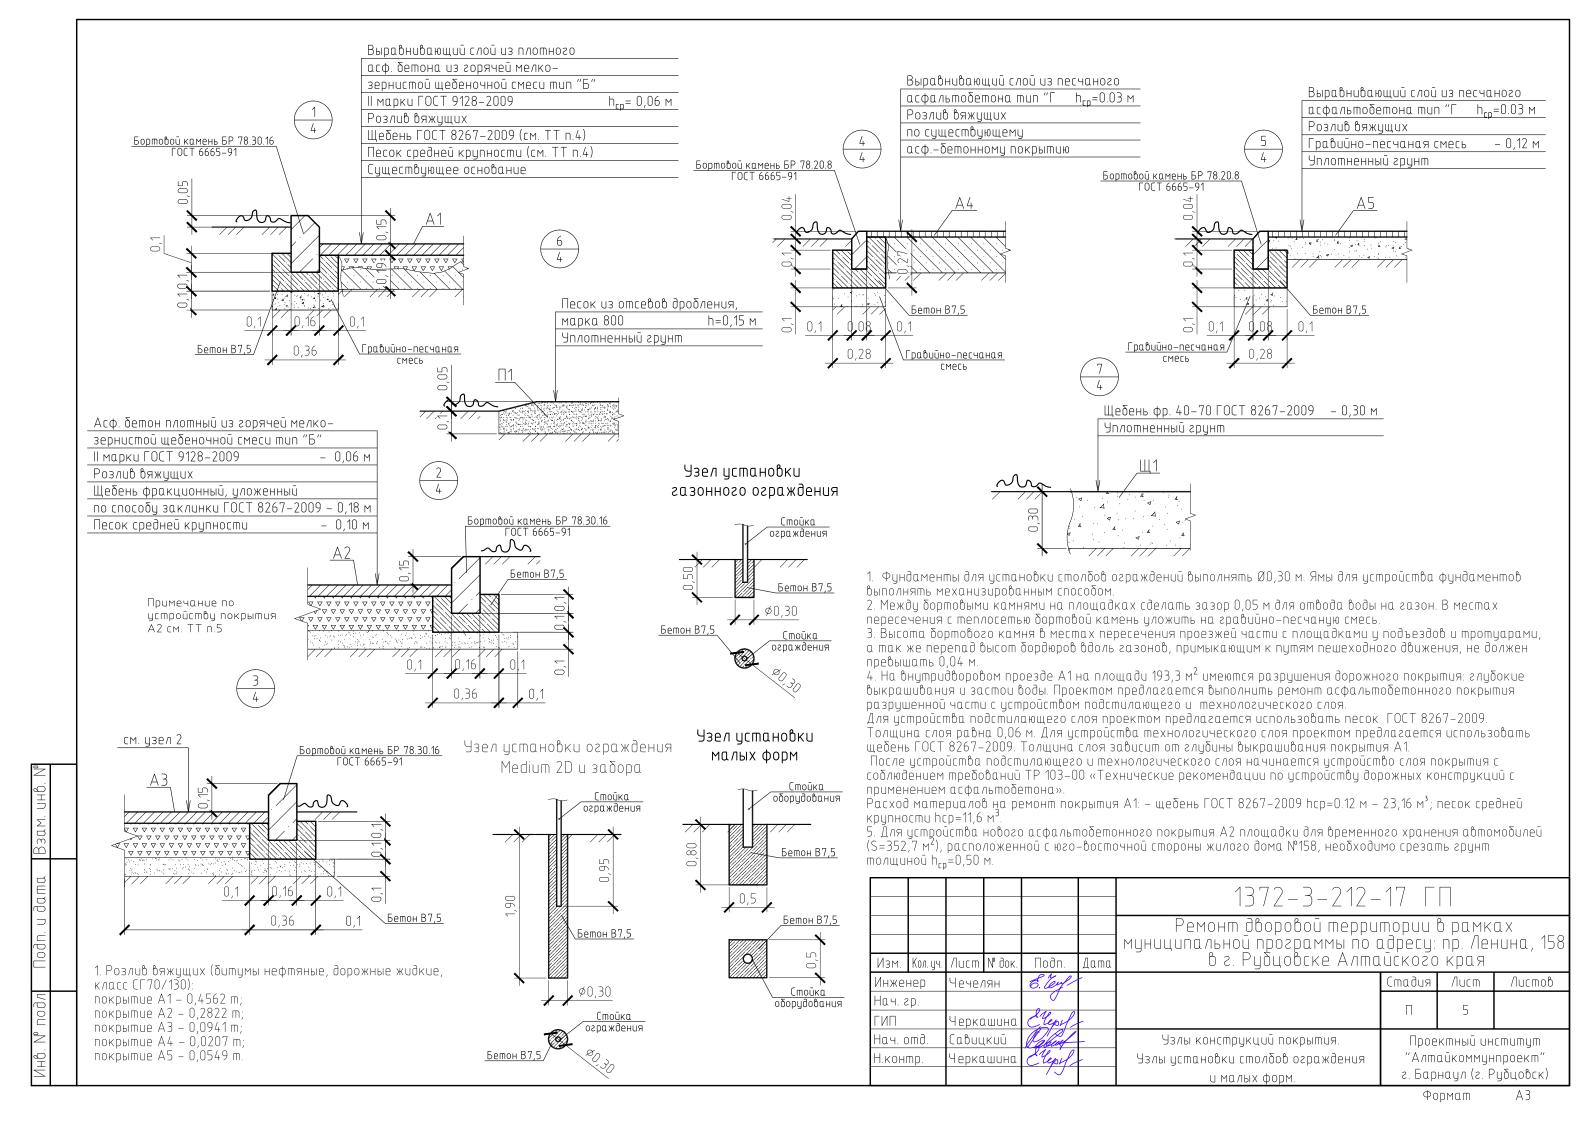

#### Конструкция дренажного колодца

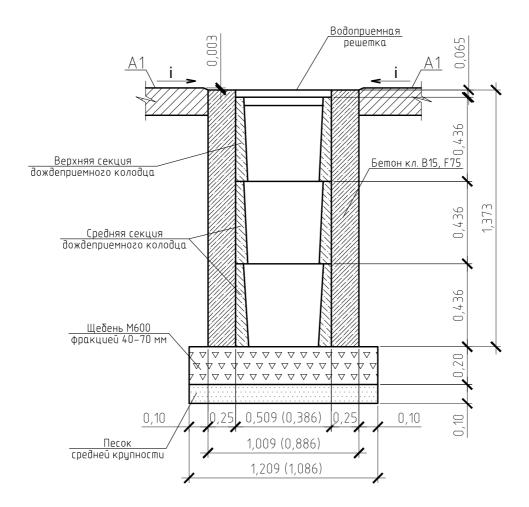


#### Устройство дренажного колодца

1. Указания к монтажу: дождеприемный, дренажный колодец следует устанавливать в свежезалитый бетон на подушку из щебня фракцией 40-70мм толщиной 200 мм и подстилающего слоя песка средней крупности толщиной 100 мм.

Расход материалов на устройство одного дождеприемного дренажного колодца:

- щебень М600 фракцией 40-70мм 0,26 м³.
   песок средней крупности 0,13 м³.
   бетон кл. В15 F75 3,83 м³.

Взам. инв.													
дата			1372-3-212-17 ГП										
odn. u								Ремонт дворовой территории в рамках муниципальной программы по адресу: пр. Ленина, в г. Рубцовске Алтайского края					
F		Изм.	Кол. уч.	Лист	№ док.	Подп.	Дата	в г. Рубцовске Алта	luckosc	края			
		Инжен	чер	Чечел	HRI	6. ley			Стадия	Nucm	Листов		
подл		Нач. а	2p.	Черка		Eleps	,		П	6			
MHB. N°	Нач. отд.		Гавиц Черка	,KUŪ	Palent	-	Конструкция дренажного колодца	"Алт г. Бар	ктный ин айкоммун наул (г. Р	проект" 'убцовск)			

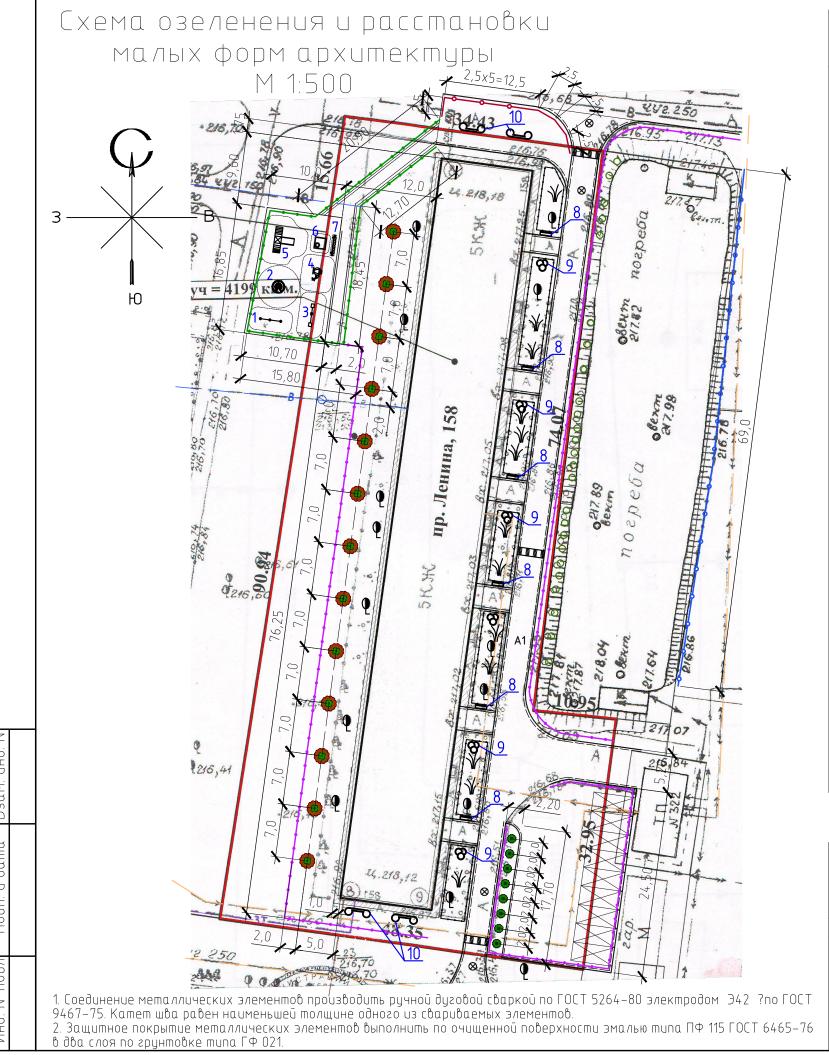

	Ведомосг	пь малых архитектурны	их фор	M
Nº n/n	Обозначение	Наименование	Кол- во	Примечания
1		Турник 2	1	000"АЛТАЙМАСТЕР", г. Барнаул
2		Карусель с рулем	1	000"АЛТАЙМАСТЕР", г. Барнаул
3		Балансир Ромашка	1	000"АЛТАЙМАСТЕР", г. Барнаул
4		Лаз вертолет 2	1	000"АЛТАЙМАСТЕР", г. Барнаул
5		Игровой комплекс 1	1	000"АЛТАЙМАСТЕР", г. Барнаул
6		Песочница Цветочек	1	000"АЛТАЙМАСТЕР", г. Барнаул
7		Скамейка Цветочек	1	000"АЛТАЙМАСТЕР", г. Барнаул
8		Скамейка 5	6	000"АЛТАЙМАСТЕР", г. Барнаул
		Фундаменты под оборудование бетон кл. В7,5 V=0,2 м <sup>3</sup>	42	V <sub>οδщ</sub> = 8,4 м <sup>3</sup>
9		Цветник(клумба) 1,5x1,5x0,45 м	6	МОНОЛИТ, г. Рубцовск
10		Цветник(клумба) 3,4х1,0 м	4	МОНОЛИТ, г. Рубцовск
11	<b></b>	Панельное ограждение Medium 2D h= 1,0м (L=22,5 п.м.)	9	000″АЛТАЙМАСТЕР", г. Барнаул
12	<b></b>	Панельное ограждение Medium 2D h= 2,0м (L=87,5 n.m.)	35	000"АЛТАЙМАСТЕР", г. Барнаул
		Фундаменты под панельное ограждение бетон кл. В7,5 V=0,134 м³	46	V <sub>общ</sub> =6,2 м <sup>3</sup>
13	• • • • •	Газонное ограждение 1 (L=272 п.м.)	136	000"АЛТАЙМАСТЕР", г. Барнаул
		Фундаменты под газонное ограждение бетон кл. В7,5 V=0,035 м <sup>3</sup>	139	V <sub>общ</sub> =4,9 м³
14	<b></b>	Забор из профнастила H=2,0 м (L=69 п.м.)		индив. изготовления
	ΓΟCT 24045-2010	Профлист С15-800-0,7		S <sub>общ</sub> =138 м <sup>2</sup>
	стойки (шаг 3,0 м)	Труба 60x60x4 гост 8639-82 L=2,5	24	17,05 кг/шт.
	распорки	Труба 60x60x4 гост 8639-82 L=2,94 м	46	20,05 кг/шт.
		Фундаменты под забор из профнастила, бетон кл. В7,5 V=0,134 м <sup>3</sup>	24	V <sub>общ</sub> =3,2 м <sup>3</sup>
15		Лежачий полицейский	3	
		ИДН 500-1 (анкеры 6 шт.)	18	000 "Кубометр" г. Барнаул
		ИДН 500-2 (анкеры 3 шт.)	6	000 "Кубометр" г. Барнаул
		- Payını oyrıknoyennua (13 mm)		

Рябина обыкновенная (13 шт.)

Пузыреплодник калинолистный (8 шт.)

						1372-3-212-17 ГП					
						Ремонт дворовой территории в рамках муниципальной программы по адресу: пр. Ленина, 158 в г. Рубцовске Алтайского края					
Изм.	Кол. уч.	Лист	№ док.	Подп.	Дата	б г. Рубцобске Алтаиского края					
Инже	нер	Чече/	НРГ	6. Tenf			Стадия	Стадия Лист Листов			
Нач. а	2p.						П	7			
ГИП		Черко	ιшинα	Clepy	1			1			
Нач. с	omð.	Савис		Pakent	_	Схема озеленения и расстановки	Проектный институт		ститут		
Н.кон	mp.	Черкс	ιшинα	Elepil		малых форм архитектуры	"Алтайкоммунпроекп				
						M 1:500	г. Бар	наул (г. Р	убцовск)		

Позиция	Наименование и техническая характеристика	Тип, марка, обозначение издели материа	я Завод-изготовитель	Ед.	Кол-во	Macca, ed., kz	Примечание
	Малые архитектурные формы						
1	Турник 2	B-5	000"АЛТАЙМАСТЕР"	ШM.	1	40	г. Барнаул
2	Карусель с рулем	ИО-КР6	000"АЛТАЙМАСТЕР"	шm.	1	83	г. Барнаул
3	Балансир Ромашка	ИО-Б4	000"АЛТАЙМАСТЕР"	шm.	1	33	г. Барнаул
4	Лаз Вертолет 2	ИО-Л13	000"АЛТАЙМАСТЕР"	шm.	1	75	г. Барнаул
5	Игровой комплекс 1	ИК-1	000"АЛТАЙМАСТЕР"	ШM.	1	160	г. Барнаул
6	Песочница Цветочек	ИО-П6	000"АЛТАЙМАСТЕР"	шm.	1	30	г. Барнаул
7	Скамейка Цветочек	CC-18	000"АЛТАЙМАСТЕР"	шm.	1	32	г. Барнаул
8	Скамейка 5	CC-5	000"АЛТАЙМАСТЕР"	шm.	6	25	г. Барнаул
9	Цветник (клумба) 1,5x1,5x0,45 м	Модель D31	ИП Секрета А.С.	ШM.	6		г. Рубцовск
10	Цветник (клумба) 3,4×1,0 м	Модель Т	ИП Секрета А.С.	шm.	4		г. Рубцовск
11	Панельное ограждение 2500x1030 мм	Medium 2D	000"АЛТАЙМАСТЕР"	П.М.	22.5		г. Барнаул
12	Панельное ограждение 2500x2030 мм	Medium 2D	000"АЛТАЙМАСТЕР"	П.М.	87.5		г. Барнаул
13	Ограждение газонное 1	0-1	000"АЛТАЙМАСТЕР"	П.М.	272		г. Барнаул
	Прочие элементы						
1	Искусственная неровность (серединный участок)	ИДН 500-1	000"Кубометр"	шm.	18		г. Барнаул
2	Лежачий полицейский (концевой участок)	ИДН 500-2	000"Кубометр"	ШM.	6		г. Барнаул
3	Дождеприёмный колодец секционный бетонный с решёткой	ВетоМах ДК-30.38.44-Б-В 04770,	1 000 "Стандаркпарк	ШM.	4	101.3	г. Новосибирск
	щелевой чугунной ВЧ кл.Е (верхняя часть, комплект)		СпдпЪР.,				
4	Дождеприёмный колодец секционный бетонный (средняя часть)	BetoMax ДК-30.38.44-Б-С 4770/	2 000 "Стандаркпарк	шm.	8	78.8	г. Новосибирск
			Сибирь"				
5	Корзина для дождеприемного колодца, оцинкованная сталь	КОДК-30.38.44-ОС 6179	000 "Стандаркпарк Сибирь"	шm.	4		г. Новосибирск

Взак				
Подп. и дата		1372-3-225-17	ГП.С	
	Muyayan Muyayan Muyayan Muyayan Markin I	ецификация элементов	Стадия Масса	Масштаб
Инв. № подл	ГИП Черкашина <i>Сцеру</i> Нач. отд. Савицкий <b>Рам</b>	основному комплекту ГП	Лист 1 Лист Проектный и	нститут
ZHZ	H.контр. Черкашина Ellepsf		"Алтайкомму г. Барнаул (г.	Рубцовск)

Позиция	Наименование и техническая характеристика	Tun, марка, обозначение документа, опросного листа	Код оборудования, изделия материала	Завод-изготовитель	Ед. измерения	Кол-во	Масса, ед., кг	Примечание
	<u>Материалы</u>							
1	Асфальтобетон плотный из горячей мелкозернистой щебеночной	Tun "Б" II марки, ГОСТ 9128-2009			m	146.1		Объемный вес 2,34 m/м <sup>3</sup>
	смеси. Битум БНД 90/130							
2	Асфальтобетон песчаный Битум БНД 90/130	Tun "Г" II марки, ГОСТ 9128-2009			m	9.48		Объемный вес 2,29 m/м <sup>3</sup>
3	Щебень марка 600, фракцией 40-70 мм	ГОСТ 25607-2009			м <sup>3</sup>	233.41		
4	Гравийно-песчаная смесь	ГОСТ 25607-2009			м <sup>3</sup>	20.92		
5	Песок средней крупности	ГОСТ 8736-2014			м <sup>3</sup>	62		
6	Песок из отсевов дробления, марка 800, мелкий	ГОСТ 8736-2014			м <sup>3</sup>	26.25		
7	Бетон класса В7,5	ГОСТ 26633-2015			м <sup>3</sup>	48.12		в т.ч. 25,42 м <sup>3</sup> на установку борт. камней
8	Бетон класса В15	ГОСТ 26633-2015			M <sup>3</sup>	15.32		
	Элементы площадок, подъездов, тротуаров из сборных							
	конструкций							
1	Камни бортовые бетонные дорожные (780x300x160 мм)	ГОСТ 6665-91		ИП Секрета А.С.	шт.	442		г. Рубцовск
2	Камни бортовые бетонные тротуарные (780x200x80 мм)	ГОСТ 6665-91		ИП Секрета А.С.	шт.	144		г. Рубцовск
	Элементы озеленения							
1	Рябина обыкновенная, высота 3,0-3,5 м				шт.	13		
2	Пузыреплодник калинолистный, высота 1,25-1,50 м				ШM.	8		

Расход материалов дан без учета коэффициентов на уплотнение

Изм.	Кол. уч.	/lucm	№ док.	Подп.	Дата

1372-3-225-17 ГП.С