

АКЦИОНЕРНОЕ ОБЩЕСТВО "ПРОЕКТНЫЙ ИНСТИТУТ "АЛТАЙКОММУНПРОЕКТ" РУБЦОВСКИЙ КОМПЛЕКСНЫЙ ОТДЕЛ

Заказчик: "ЖСК-3"

Ремонт дворовой территории в рамках муниципальной программы по адресу: пер.Алейский,41 в г.Рубцовске Алтайского края

ДИЗАЙН-ПРОЕКТ

1372-3-208-17 ГП - Генеральный план



АКЦИОНЕРНОЕ ОБЩЕСТВО "ПРОЕКТНЫЙ ИНСТИТУТ "АЛТАЙКОММУНПРОЕКТ" РУБЦОВСКИЙ КОМПЛЕКСНЫЙ ОТДЕЛ

Заказчик: "ЖСК-3"

Ремонт дворовой территории в рамках муниципальной программы по адресу: пер.Алейский,41 в г.Рубцовске Алтайского края

ДИЗАЙН-ПРОЕКТ

1372-3-208-17 ГП - Генеральный план

Начальник отдела

Главный инженер проекта

П. Г. Савицкий

Е. Г. Черкашина

Ведомость рабочих чертежей основного комплекта ГП.

Лист	Наименование	Примечание
1	Общие данные	
2	Схема вырубки деревьев и демонтажа малых форм архитектуры	
3	Схема генерального плана	
4	План организации рельефа	
5	План покрытий.	
6	Узел 2 ÷ 5	
7	Конструкция дренажного колодца	
8	План расстановки малых архитектурных форм и переносных изделий	
9	План озеленения земельного участка жилого дома .	

Ведомость ссылочных и прилагаемых документов.

Обозначение	Наименование	Примечание
	Ссылочные документы	
Серия 3.503-71/88	Дорожные одежды автомобильных дорог общего	
	пользования. Материалы для проектирования.	
№129 от 09.04.2015г	Постановление Администрации Алтайского края "Об	
	утверждении нормативов градостроительного	
	проектирования Алтайского края "	
	Прилагаемые документы	
1372-3-208-17 ГП.С	Спецификация материалов к основному комплекту	1 лист

Ведомость основных комплектов

Обозначение	Наименование	Примечание
1372-3-208-17 ГП	Генеральный план	

Проектная документация разработана в соответствии с градостроительным планом земельного участка; заданием на проектирование, градостроительным заданием и сводами правил, устанавливающих требования по обеспечению безопасной эксплуатации зданий, строений, сооружений и безопасного использования прилегающих к ним территорий, с соблюдением технических условий.

Гл. инженер проекта

(подпись)

Черкашина Е.Г.

(дата)

Технико - экономические показатели земельного участка благоустройства

N N п/п	Наименование	Площадь, м²	%
1	Площадь благоустроенного участка	3177	100
2	Площадь застройки	865,7	27,2
3	Площадь покрытий	961,4	30,3
4	Площадь озеленения	1349,9	42,5

Характеристика земельного участка жилого дома по пер.Алейский,41

Участок благоустройства расположен в центральной части г .Рубцовска по пер.Алейский,41. Участок представляет собой придомовую территорию жилого дома по пер .Алейский,41. Площадь участка жилого дома составляет 2975 м² (0,2975 га). Площадь участка благоустройства составляет 3177 м² (0.3177 га)

Участок имеет существующее благоустройство:

-отмостка шириной 1,0 м по периметру жилого дома по пер .Алейский,41 с покрытием из асфальтобетона . Покрытие находиться в удовлетворительном состоянии ;

- площадки перед входами в подъезды с покрытием из бетонной тротуарной плитки. Покрытие находиться в удовлетворительном состоянии.
- внутридворовой проезд с западной стороны от жилого дома по пер .Алейский,41 имеет разрушенное покрытие из асфальтобетона . Покрытие проезда разрушено, имеет трещины местами отсутствует. Требуется срезка асфальтового покрытия площадок и устройство выравнивающего слоя по существующей конструкции покрытия;
- площадка для временного хранения автомобилей жителей дома с покрытием из щебня . Покрытие находиться в удовлетворительном состоянии ;
 - детская игровая площадка, расположенная с западной стороны о жилого дома не имеет покрытия ;
 - ограждение палисадников из металлических конструкций, высотой 1,00 м
 - ограждение детской площадки из металлических конструкций, высотой 1,00 м
 - газон и цветники;
 - древесно-кустарниковые насаждения;
 - малые формы архитектуры.

В подземном пространстве участка проходит сеть канализации, сеть водопровода, тепловая сеть, слаботочный и высоковольтный кабель.

Подъезд пожарных машин может осуществляться с восточной стороны - от ул. Осипенко по внутридворовому проезду.

Проектные предложения

Перед началом работ по благоустройству территории необходимо

- демонтировать бетонный бортовой камень вдоль существующего внутридворового проезда;
- выполнить срезку асфальтобетонного покрытия проезда;
- демонтировать покрытие площадки для временного хранения автомобилей жителей дома из щебня ;
- демонтировать ограждение существующей площадки для временного хранения автомобилей из металлических конструкций, высотой 1,00 м;
- -демонтировать ограждение палисадника из металлических конструкций, высотой 1,00 м, с южной стороны жилого дома;
 - демонтировать скамьи, расположенные на площадках перед входами в подъезды жилого дома.
- для устройства покрытия площадки A 4 для временного хранения автомобилей жителей дома, необходимо срезать грунт на толщину 0.16 м.

Так же проектом предлагается вырубка старых деревьев , с корчеванием пней расположенных с восточной и западной сторон от жилого дома по пер.Алейский, 41

Проектом предлагается выполнить благоустройство придомовой территории с устройством :

- выравнивающего слоя по существующему покрытию проезда из щебеночного плотного асфальтобетона;
- нового покрытия площадки для временного хранения автомобилей жителей дома из плотного фальтобетона;
- нового покрытия тротуара из песчанного асфальтобетона с западной и южной сторон от жилого дома;
 - нового бортового камня БР 78.20.8 ГОСТ 6665-91 вдоль покрытия тротуара;
- нового бортового камня БР 78.30.16 ГОСТ 6665-91 вдоль покрытия проезда из асфальтобетона и площадки для временного хранения автомобилей жителей дома из плотного асфальтобетона ;
 - расстановку малых форм архитектуры;
- газонное ограждение площадки для временного хранения автомобилей жителей дома , расположенной с западной стороны от жилого дома по пер .Алейский,41, из стандартных секционных панелей 0,50(h)x2,0 м;
- травмобезопасного панельного ограждения территории жилого дома, расположенного вдоль проезда, из стандартных секционных панелей 1,00(h)x2,50 м;
 - посадка деревьев и кустарников;
 - расстановка малых форм архитектуры;
 - устройство дренажных колодцев для отвода поверхностных вод с покрытия проезда;

Перед началом выполнения работ по устройству выравнивающего слоя по существующему покрытию проезда необходимо выполнить подсыпку из щебня М 600, фракцией 40-70мм ГОСТ 8267-2009 на существующее основание проезда и выполнить грейдирование по проектируемому щебеночному основанию

						1372-3-208-17 ГП					
						Ремонт дворовой территории многоквартирного жилого дома в рамках					
						муниципальной программы по адресу: пер.Алейский,41в г.Рубцовске					
Изм.	Кол.	Лист.	№док.	Подпись.	Дата	Алтайского края					
Инженер		Ткаченко		каченко ///			Стадия	Лист	Листов		
Нач.	гр.							1			
Гл.сг	ец.			010	2		H				
ГИП		Черка	ашина	Colepy		05	Проектный институт		ІСТИТУТ		
Нач.отд.		Савицкий		Capel		Общие данные	"Алтайкоммунпроект"				
Н.ког	Н.контр.		ашина	Clepit			г. Барнаул (г. Рубцово		убцовск)		

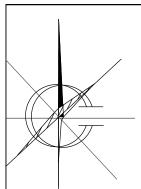


Схема вырубки деревьев и демонтажа малых форм архитектуры . M 1:500.



Ведомость демонтажа элементов благоустройства жилого дома

№ п/п	Наименование видов работ	Ед. изм.	Колич.	Примечание
1	Вырубка деревьев (вязы) 0,96м³ кряжей с корчевкой пня (более Ø32 см)	ШТ	15	
2	Демонтаж бортового камня БР 100.30.15 ГОСТ 6665-91 по покрытию А1	м.п	260	
3	Демонтаж асфальтобетонного покрытия проезда А 1(толщ. 0,06 м)	M ²	400,80	
4	Демонтаж щебеночного покрытия площадки Щ 1(толщ. 0,30 м)	M ²	400,80	
5	Демонтаж ограждения из металлических конструкций, высотой 1,0 м	M ²	26,80	
	(общий вес 402 кг)			
6	Демонтаж ограждения палисадника из металлических конструкций ,	M ²	2,30	
	высотой 1,0 м(общий вес 34.5 кг)			
7	Демонтаж скамеек (деревянная на металлич. стойках, размер 1,0х0,7 м.	ШТ	8	
	Вес стоек 78 кг)			

Условные обозначения

- Граница земельного участка жилого дома по пер . Алейский,41

A1

- Демонтируемое покрытие проезда жилого дома из асфальтобетона

- Демонтируемое покрытие площадки из щебня

- Демонтируемое ограждение , высотой 1,00 м



- Газон существующий сохраняемый




- Дерево, подлежащее вырубке с корчевкой пня



-Бортовой камень БР 78.30.16 ГОСТ 6665-91, подлежащий демонтажу

Расположение деревьев, подлежащих вырубке, с корчевкой пня уточнить на местности.

						1372-3-208-17 ГП					
						Ремонт дворовой территории многоквартирного жилого дома в рамках муниципальной программы по адресу: пер.Алейский,41в г.Рубцовске					
14014	1/	П	None	П	Пото						
Изм.	Кол.	Лист.	іч≌док.	Подпись.	дата	Алтайского края					
Инженер		Ткаченко		каченко Жий			Стадия	Лист	Листов		
Нач.	гр.							0			
Гл.сг	1ец.			0.40	2		11				
ГИП		Черкашина Стеру			0 5	Проектный институт					
Нач.отд.		Савицкий		Capel		Схема вырубки деревьев и демонтажа	"Алтайкоммунпроект"				
Н.ког	нтр.	Черка	шина	Clepil	/			наул (г. Р	т. Рубцовск)		

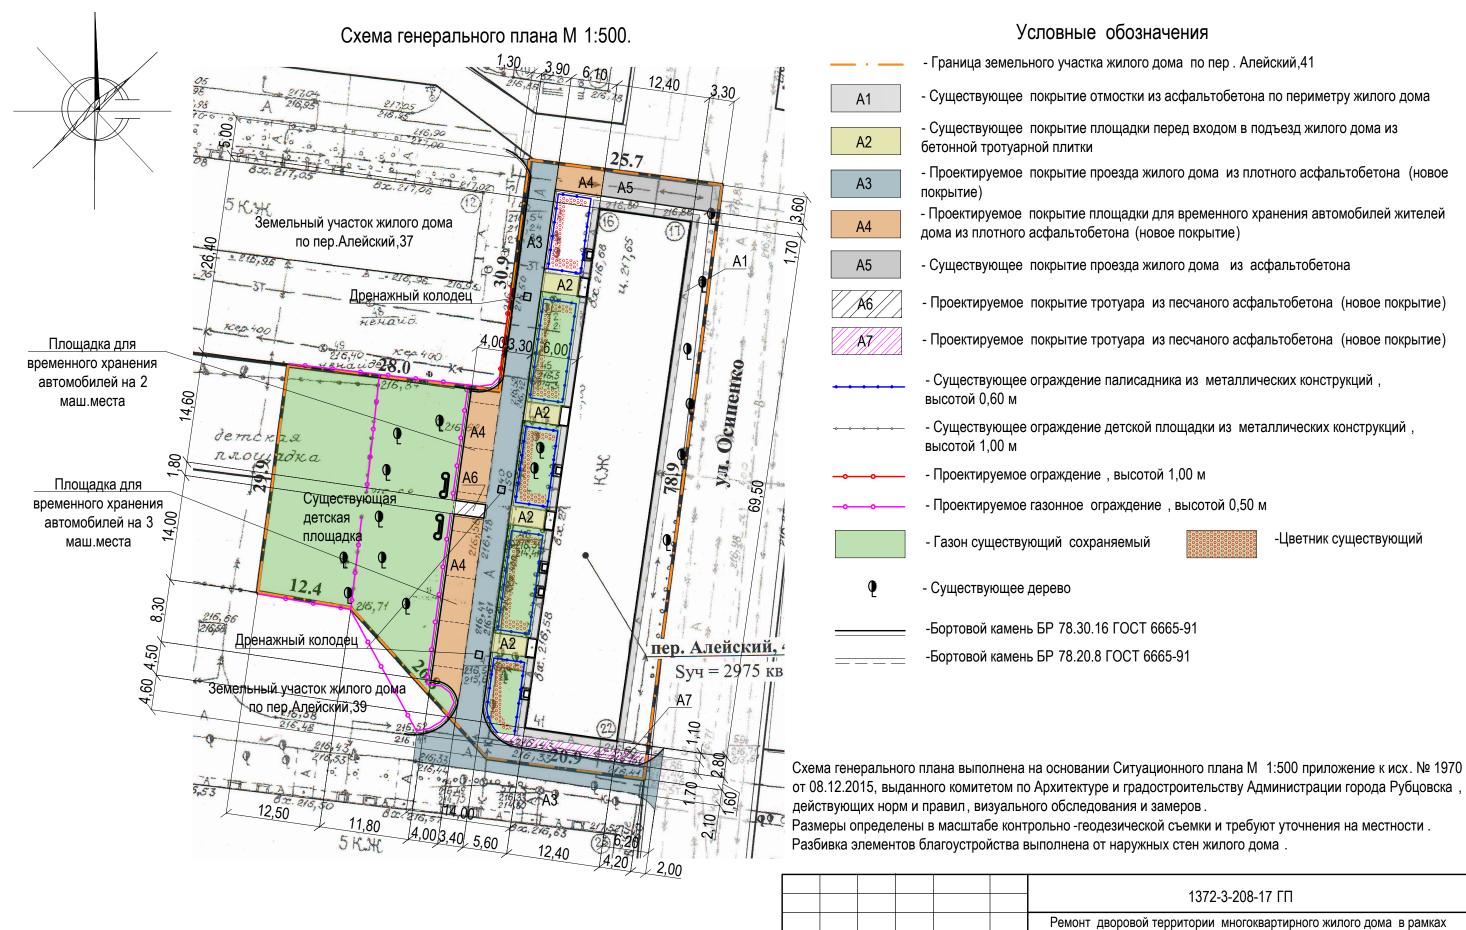

						 1372-3-208-17 ГГ	1				
						1012 0 200 11 111					
						Ремонт дворовой территории многоквартирного жилого дома в рамках					
						муниципальной программы по адресу: пер.Алейский,41в г.Рубцовске					
Изм.	Кол.	Лист.	№док	Подпись.	Дата	Алтайского края	4	Tonomin, Training graphs			
Инж	енер	Ткаче	НКО	MKOV			Стадия	Стадия Лист Листов			
Нач.	. гр.							2			
Гл.с	пец.			010	0		П	ა			
ГИП		Черка	ашина			_	1 / Birarmonniyiii pook		НСТИТУТ		
Нач.	отд.	Сави	цкий	Jakert		Схема генерального плана			нпроект"		
Н.ко	нтр.	Черка	ашина	Clepit			г. Бар	наул (г. Р	убцовск)		

План организации рельефа М 1:500. 26.2Дренажный колодец 25.7 Земельный участок жилого дома по пер.Алейский,37 (216,65)216,50 216,50 теначо. Площадка для временного хранения Kep 400 216,42 автомобилей на 2 ченайде**28.0** Осипенко маш.места Дренажный колодец 210,48 ncx 22 216,4800 dka 大兴 A6 216,50 Существующая 216,50 детская Площадка для площадка временного хранения автомобилей на 3 маш.места 12.4 Дренажный колодец пер. Алейский, Syч = 2975 кв Земельный участок жилого дома по пер Алейский, 39 5 K.K (216,56)216,41 (216,48)216,41 216,33

Чертеж выполнен на основании схемы генерального плана .

Организация рельефа методом проектных (красных) горизонталей не выполнялась. Участок имеет незначительный уклон северную и южную сторону.

Условные обозначения

- Граница земельного участка жилого дома по пер . Алейский,41

- Существующее покрытие отмостки из асфальтобетона по периметру жилого дома Α1

- Существующее покрытие площадки перед входом в подъезд жилого дома из A2 бетонной тротуарной плитки

- Проектируемое покрытие проезда жилого дома из плотного асфальтобетона (новое

А3 покрытие) - Проектируемое покрытие площадки для временного хранения автомобилей жителей A4

A5 - Существующее покрытие проезда жилого дома из асфальтобетона

/A6/ - Проектируемое покрытие тротуара из песчаного асфальтобетона (новое покрытие)

- Проектируемое покрытие тротуара из песчаного асфальтобетона (новое покрытие)

- Существующее ограждение палисадника из металлических конструкций,

высотой 0,60 м

дома из плотного асфальтобетона (новое покрытие)

- Проектируемое ограждение, высотой 1,00 м

- Проектируемое газонное ограждение, высотой 0,50 м

-Цветник существующий - Газон существующий сохраняемый

-Бортовой камень БР 78.30.16 ГОСТ 6665-91

-Бортовой камень БР 78.20.8 ГОСТ 6665-91

- Уклон в промилле (‰) - Направление уклона

- Расстояние (м), на котором действует данный уклон

(216,48)- Отметка по верху бортового камня


- Существующее дерево

216,33 - Красная отметка

A7

216,33 - Черная отметка

						1372-3-208-17 ГП				
						Ремонт дворовой территории многоквартирного жилого дома в рамках муниципальной программы по адресу: пер.Алейский,41в г.Рубцовске				
Изм.	Кол.	Лист.	№док.	Подпись.	Дата	Алтайского края				
Инж	енер	Ткаче	НКО	MKOV			Стадия	Стадия Лист Листо		
Нач.	гр.						П	1		
Гл.сг	1ец.			010	0		11	4		
ГИП		Черка	ашина	Corepy		_	Проектный инстит		ІСТИТУТ	
Нач.отд.		Савицкий Севей		Capel !		План организации рельефа	Проектный институт "Алтайкоммунпроект"			
Н.ко	нтр.	Черка	шина	Clepit			г. Барнаул (г. Рубцовск)			

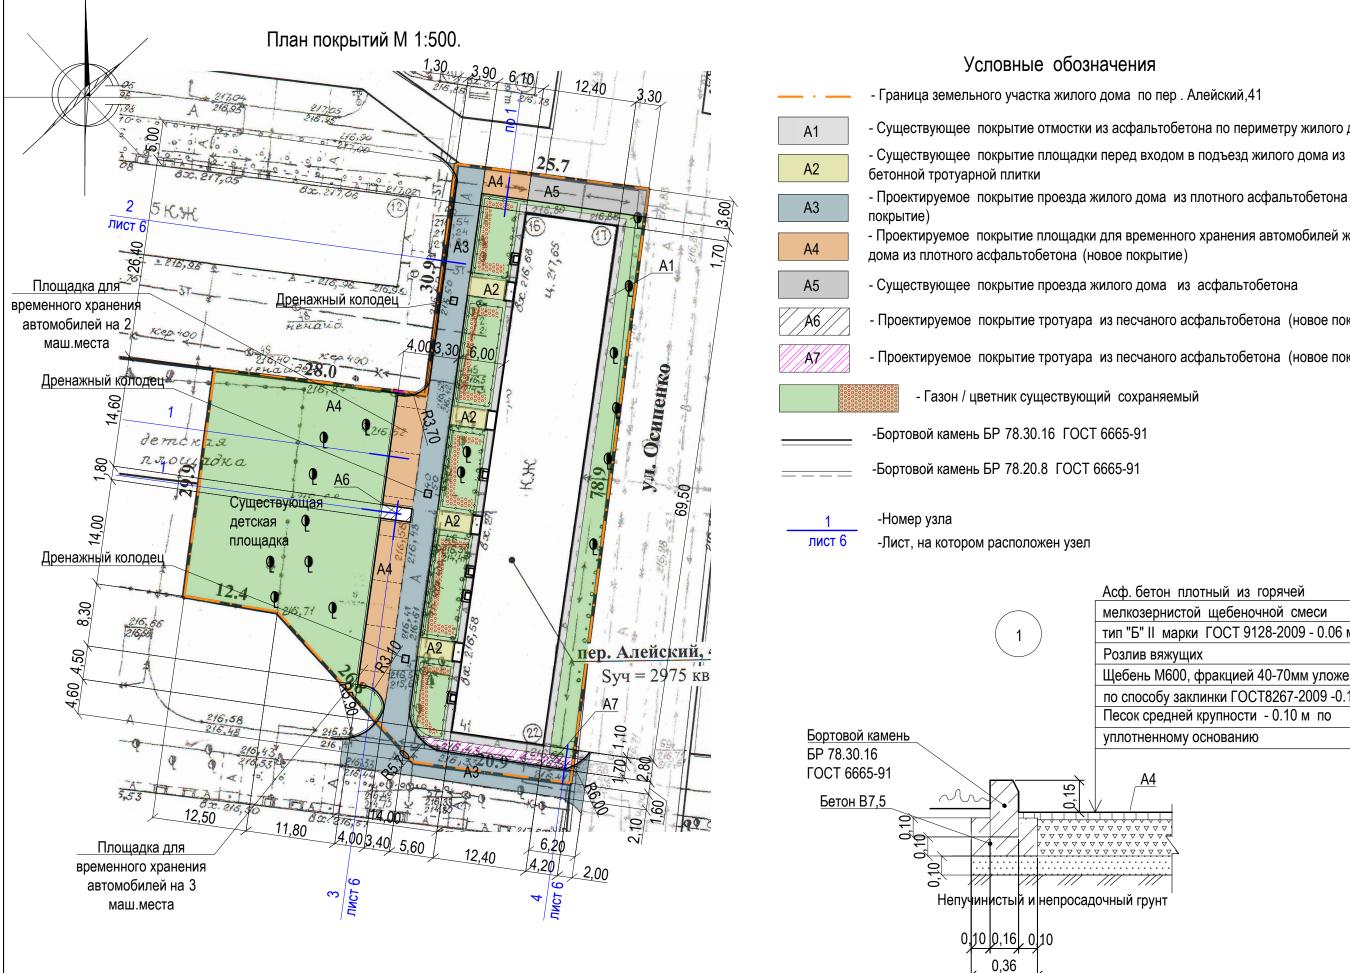

- Граница земельного участка жилого дома по пер . Алейский,41

- Существующее покрытие отмостки из асфальтобетона по периметру жилого дома

- Проектируемое покрытие проезда жилого дома из плотного асфальтобетона (новое


- Проектируемое покрытие площадки для временного хранения автомобилей жителей дома из плотного асфальтобетона (новое покрытие)

- Существующее покрытие проезда жилого дома из асфальтобетона

- Проектируемое покрытие тротуара из песчаного асфальтобетона (новое покрытие)

- Проектируемое покрытие тротуара из песчаного асфальтобетона (новое покрытие)

- Газон / цветник существующий сохраняемый

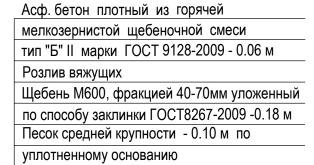


Ведомость проездов, тротуаров, дорожек и площадок жилого дома


Nº ⊓/⊓	Наименование	Тип	Площадь покрытия м²	Примечания
1	Покрытие отмостки из асфальтобетона	A1	138,60	Существующее
2	Покрытие площадки перед входом в подъезд из бетонной тротуарной	A2	48,00	Существующее
	плитки			
3	Покрытие проезда из плотного асфальтобетона	А3	400,80	Выравнив. слой L _{БР78.30.16} =139,70м
4	Покрытие площадки для временного хранения автомобилей жителей	A4	171,60	Новое покрытие L _{БР78.30.16} =54,80м
	дома из плотного асфальтобетона			
5	Покрытие проезда из плотного асфальтобетона	A5	55,70	Существующее
6	Покрытие тротуара из песчаного асфальтобетона	A6	7,20	Новое покрытие L _{БР78.20.8} =1,80м
7	Покрытие тротуара из песчаного асфальтобетона	A7	32,10	Новое покрытие L _{БР78.20.8} =7,80м

Размеры определены в масштабе контрольно -геодезической съемки и требуют уточнения на местности . Высота бортового камня в местах пересечения тротуаров с проезжей частью, а так же перепад высот бордюров вдоль газонов, примыкающим к путям пешеходного движения, не должен превышать 0,04 м.


Перед началом выполнения работ по устройству выравнивающего слоя по существующему покрытию проезда необходимо выполнить подсыпку из щебня М 600, фракцией 40-70мм ГОСТ 8267-2009 на существующее основание проезда и выполнить грейдирование по проектируемому щебеночному основанию .

						1372-3-208-17 ГП					
						Ремонт дворовой территории многоквартирного жилого дома в рамках муниципальной программы по адресу: пер.Алейский,41в г.Рубцовске					
3М.	Кол.	Лист.	№док.	Подпись.	Дата	Алтайского края					
1нже	енер	Ткаче	НКО	7 Стадия Лист				Лист	Листов		
ач.	•			9.			П	5			
Л.СП	іец.			In	p						
ИΠ		Черка	ашина	Sept		——————	Проектный институт				
Іач.с	ач.отд. Савицкий		цкий	Jaken -		План покрытий	"Алтайкоммунпрое́кт"				
І.кон	контр. Черкашина		Clepit			г. Барнаул (г. Рубцовск)					

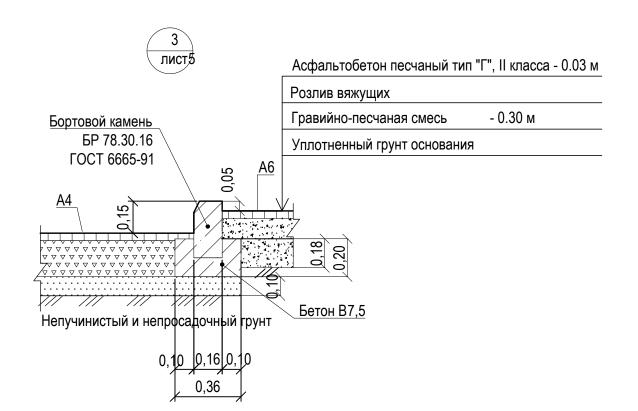

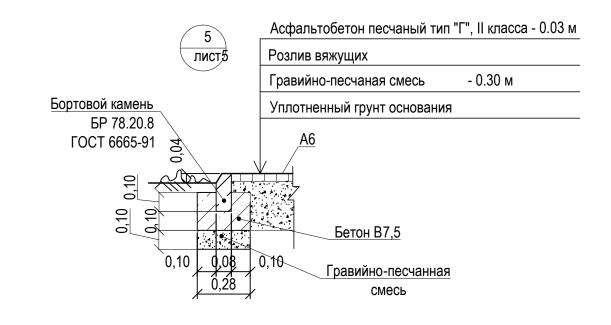

лист,5

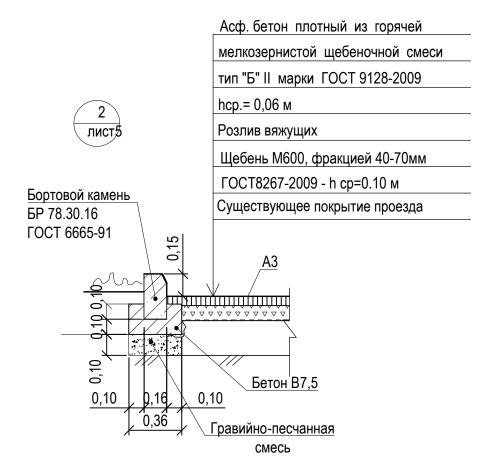

Асфальтобетон песчаный тип "Г", II класса - 0.03 м

Розлив вяжущих

Гравийно-песчаная смесь - 0.15 м

Уплотненный грунт основания

Бетон В7,5


Гравийно-песчанная смесь 0,10 0,08 0,10 смесь

Розлив вяжущих (битумы нефтяные дорожные жидкие, класс СГ 70 / 130):

- покрытие АЗ 0,321 т
- покрытие А4 0,1373 т
- покрытие А6 0,006 т
- покрытие А7 0,02568 т

						1372-3-208-17 ГП					
						Ремонт дворовой территории многоквартирного жилого дома в рамках					
						муниципальной программы по адресу: пер.Алейский,41в г.Рубцовске					
Изм.	Кол.	Лист.	№док	Подпись.	Дата	Алтайского края					
Инженер		Ткаченко		MKOV			Стадия	Лист	Листов		
Нач.	гр.							6			
Гл.сг	ец.			010	0		11	O			
ГИП		Черкашина		Черкашина Сучеру			Про	ектный ин	ститут		
Нач.отд.		Савицкий		Савицкий Сарын Узел 2 ÷ 5		Узел 2 ÷ 5	"Алтайкоммунпроект"		іпроект"		
Н.кон	нтр.	Черка	ашина	Clepil			г. Барнаул (г. Рубцов		убцовск)		

Конструкция дренажного колодца

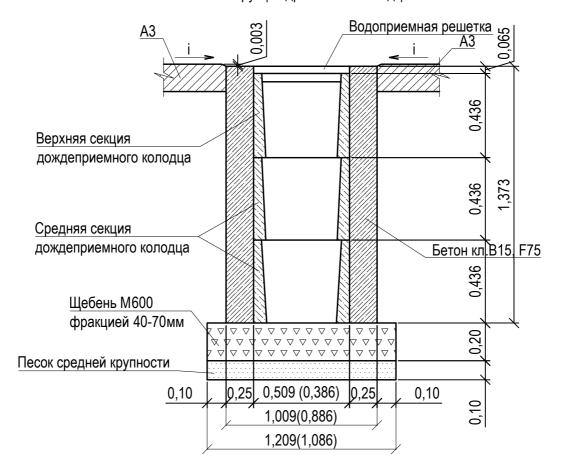

Указания к монтажу:

Дождеприемный, дренажный колодец следует устанавливать в свежезалитый бетон на подушку из щебня фракцией 40-70мм толщиной 200мм и подстилающего слоя песка средней крупности толщиной 100мм.

После установки дождеприемных, дренажных колодцев (колич. 3 шт) на внутридворовом проезде A 3 жилого дома по пер .Алейский,41 необходимо восстановить асфальтобетонное покрытие проезда .

Расход материалов для восстановления покрытия A 3 на три дренажных колодца $(6,0 \, \text{m}^2)$:

- щебень M600 фракцией 40-70мм 1.08 м³
- песок средней крупности 0,60м³.

Расход материалов на устройство трех дождеприемных дренажных колодцев :

- щебень M600 фракцией 40-70мм 0,78 м³.
- песок средней крупности 0,39м³.
- бетон кл. B15 F75 11,49м³.

						1372-3-208-17 ГП						
Ремонт дворовой территории многокварти муниципальной программы по адресу: пе Изм. Кол. Лист. №док Подпись. Дата Алтайского кра		пер.Алейский,41в г.Рубцовске										
Изм.	Кол.	JINCI.	ичдок.	подпись.	дата	Алтайского крах	Алтайского края					
Инж	енер	Ткачен	нко	MKOV			Стадия	Лист	Листов			
Нач.	гр.						п	7				
Гл.сг	1ец.			010			П	<i>'</i>				
ГИП	-	Черка	шина	Ann			Про	ектный ин	нститут			
Нач.отд.		Савицкий Девей			Конструкция дренажного колодца	"Алта	4лтайкоммунпроект"					
Н.кон	Н.контр. Черкашина		шина	Clepil,			г. Барнаул (г. Рубцовск)					

План расстановки малых архитектурных форм и переносных изделий М 1:500. Осипенко Площадка для 2,0x8=16,0 временного хранения автомобилей на 2 demok площ маш.места dka Существующая детская Площадка для площадка временного хранения автомобилей на 3 маш.места пер. Алейский Syy = 2975Схема установки столбов травмобезопасного ограждения Схема установки газонного ограждения 2,00 Столб ограждения 0,50 1,90 Бетон 7,5 Бетон 15 0-1 Ø 0,25 0,25

Ведомость малых архитектурных форм и переносных изделий жилого дома

Поз.	Обозначение	Наименование	Колич.	Примечания
		Ограждение газонное	140	М
1		Ограждение газонное О-1, h=0,50м	70	ШТ
2	ГОСТ 26633-2012	Фундаменты под газонное ограждение; бетон В7,5; 0,036м³	76	V _{общ} =2,74м³
	Элементы травмобезо	пасного панельного ограждения	12,10	М
3		Ограждение (толщ . прута 5 мм) 2,50x1,00(h)м	5	ШТ
4	ГОСТ 26633-2012	Фундаменты столбов ограждения Бетон В15, F75, 0,093	6	V _{общ} =0,558м³
5	•	Скамейка	8	торговая сеть
6		Столик с лавочками	1	торговая сеть
7		Цветник	2	торговая сеть
8	FOCT 26633-2012	Фундаменты под скамейки; бетон В7,5,F75;0,045м³	32	V _{общ} =1,44м³

Проектом предлагается выполнить газонное ограждение площадки для временного хранения автомобилей жителей дома, детской площадки (длиной 140м) из стандартных секционных панелей 0,50(h)x2,00 м.

Способ изготовления - сборная конструкция. Защитное покрытие столбов - в заводском исполнении. Фундаменты столбов ограждения предлагается выполнить Ø250мм и глубиной 0,75 м от уровня земли. Общий расход бетона класса В 7,5 на фундаменты ограждения - 2,74м³.

Проектом принято ограждение вдоль проезда (длиной 12,10 м) из элементов травмобезопасного панельного ограждения. Проектом принято травмобезопасное ограждение с возможностью их приобретения в г. Барнауле.

Проектом предлагается выполнить травмобезопасное ограждение вдоль проезда из секционных панелей шириной 2,50 м и высотой 1,0 м по металлическим столбам из трубы оцинкованной с полимерным покрытием. Крепление панелей к столбам ограждения осуществляется с применением элементов крепежа и аксессуаров для панельного ограждения. Защитное покрытие столбов и соединительных элементов - в заводском исполнении.

Фундаменты столбов панелей ограждения предлагается выполнить Ø250 мм и глубиной 1,90м от уровня земли. Общий расход бетона класса В 15 на фундаменты столбов панелей и калиток ограждения - 0,558 м³.

Ямы для устройства фундаментов газонного и секционного ограждения выполнять механизированным способом.

	_										
						1372-3-208-17 ГП					
					Ремонт дворовой территории многокварти муниципальной программы по адресу: пе	•					
Изм.	Изм. Кол. Лист. №до		№док	Подпись.	Дата	Алтайского края	1				
Инж	енер	Ткаче	НКО	MKOV			Стадия	Лист	Листов		
Нач.	ı. гр.						ПО				
Гл.сг	тец.			010			П	8			
ГИП		Черкашина Суру тд. Савицкий		4777			Проектный институт				
Нач.отд.				Савицкий		Савицкий Серей		План расстановки малых архитектурных форм и переносных изделий	Проектный институт "Алтайкоммунпроект" г. Барнаул (г. Рубцовск)		
Н.ког	нтр.				форм и переносных изделии 						



Ведомость элементов озеленения участка

	Номер по плану	Наименование породы и вида насаждений	Возраст, лет.	Кол. м², шт	Примечания
	1	Газон (с деревьями, кустарниками)	-	1275,9	м², существ, сохраняемый
P. Liberton, Co., Lines,	2	Цветник	-	74,00	м², существ, сохраняемый
March 10 to	3	Береза бородавчатая плакучая	3	1	шт., саженец, с комом 0,5х0,4 в естественном грунте
3	4	Липа сибирская	3	1	шт., саженец, с комом 0,5х0,4 в естественном грунте

Условные обозначения

- Граница земельного участка жилого дома по пер . Алейский,41

- Существующее дерево

- Проектируемое дерево

- Газон существующий сохраняемый

-Цветник существующий

Работы по озеленению выполнять после устройства покрытий и установки всех малых форм архитектуры . Существующие деревья и кустарники подлежат сохранению .Требуется выполнить обрезку нижних ветвей существующих сохраняемых деревьев , для исключения угрозы здоровью и жизни жителей дома .

						1372-3-208-17 ГП					
						Ремонт дворовой территории многоквартирного жилого дома в рамках муниципальной программы по адресу: пер.Алейский,41в г.Рубцовске					
Изм.	Кол.	Лист.	№док.	Подпись.	Дата	та Алтайского края					
Инж	енер	Ткаче	НКО	MKOV			Стадия	Лист	Листов		
Нач.	гр.							9			
Гл.сг	1ец.			010	0		''	9			
ГИП Черкашина Суру Нач.отд. Савицкий Раси Н.контр. Черкашина					План озеленения земельного	Проектный институт					
					участка жилого дома	"Алтайкоммунпроект"					
		/	y laotha minoro doma	г. Барнаул (г. Рубцовск)							

Позиция	Наименование и техническая характеристика	Тип, марка, обозначение документа, опросного листа	Код оборудования, изделия,материала	Завод- изготовитель	Ед. изм.	Кол-во	Масса ед. кг.	Примечание
	Малые архитектурные формы и переносные изделия							
1	Скамейка	CC-5		"Алтаймастер"	ШТ.	8	20	г.Барнаул
2	Столик с лавочками	СЛ-1		"Алтаймастер"	ШТ.	1	65	г.Барнаул
3	Цветник	Модель Т		г.Рубцовск, ИП Секрета А.С.	шт.	2		
	Материалы							
1	Асфальтобетон песчаный тип "Г", II класса. Битум БНД 90/130	II марки, ГОСТ 9128-2009			T	2,70		Объемный вес 2,29т/м ³
2	Асфальтобетон плотный из горячей мелкозернистой щебеночной смеси							
	тип "В". Битум БНД 90/130	II марки, ГОСТ 9128-2009			Т	80,40		Объемный вес 2,34т/м³
3	Щебень фракцией 40-70мм, Есж=600 кг/см уложенный по способу заклин	ги ГОСТ 25607-2009			M ³	73,65		
4	Гравийно-песчанная смесь	ГОСТ 8736-93*			M ³	12,30		
5	Песок средней крупности	FOCT 8736-93*			M ³	19,60		
6	Бетон кл. В 7,5	ГОСТ 26633-2012			M ³	13,80		в т.ч 11,40 м³ на установку бортовых камней
7	Бетон кл. В 15	FOCT 26633-2012			M ³	12,10		
	Элементы площадок, подъездов, тротуаров, из сборных конструкций.							
1	Камни бортовые бетонные дорожные , 780х300х160мм	FOCT 6665-91		г.Рубцовск, ИП Секрета А.С.	ШТ.	250		
2	Камни бортовые бетонные тротуарные , 780х200х80мм	FOCT 6665-91		г.Рубцовск, ИП Секрета А.С.	ШТ.	13		
	Прочие работы							
1	Устройство ограждения площадки для временного хранения автомобилей	0-1		"Алтаймастер"	ШТ	70		1372-3-208-17 ГП-8
	жителей дома, высотой 0,50 м							
2	Устройство травмобезопасного ограждения вдоль проезда ,			"Алтаймастер"	ШТ	5		1372-3-208-17 ГП-8
	высотой 1,00 м							

						1372-3-208-17 ГГ	1 .C			
						Ремонт дворовой территории многокварти муниципальной программы по адресу: пе	р.Алейский		•	
Изм.	Кол.	Лист.	№док.	Подпись.	Дата	Алтайского края	7			
Инже	енер	Ткачен	НКО	MKOV			Стадия	Лист	Листов	
Нач.	гр.						П	1	2	
Гл.сг	тец.			0.40			''	ı		
ГИП		Черка	шина	277		Спецификация элементов к основному	Про	ЭКТНЫЙ ИН	ститут	
Нач.	отд.	Сави	цкий	Capiel		комплекту ГП	"Алта	айкоммун	проект"	
Н.ко	нтр.	Черка	шина	Clepit			г. Барнаул (г. Рубцовск)			

Позиция	Наименование и техническая характеристика	Тип, марка, обозначение документа, опросного листа	Код оборудования, изделия,материала	Завод- изготовитель	Ед. изм.	Кол-во	Масса ед. кг.	Примечание
	Элементы озеленения							
1	Береза бородавчатая плакучая, высота 2-3 м				ШТ	1		
2	Липа разнолистная, высота 2-3 м				ШТ	1		
	Прочие элементы							
1	Дождеприемный колодец секционный бетонный, верхняя часть,	BetoMax ДК-30.38.44-Б-В	04770/1	ООО "Стандартпарк Сибирь"	ШТ.	3	101,30	Торговая сеть
	комплект с решеткой чугунной ВЧ кл .Е							
2	Дождеприемный колодец секционный бетонный , средняя часть	ВетоМах ДК-30.38.44-Б-С	4770/2	ООО "Стандартпарк Сибирь"	ШТ.	6	78,80	Торговая сеть
		1	1				1	1

Изм.	№уч.	Лист	№док.	Подпись	Дата