

РОССИЙСКАЯ ФЕДЕРАЦИЯ
ОБЩЕСТВО С ОГРАНИЧЕННОЙ ОТВЕТСТВЕННОСТЬЮ

658210, г. Рубцовск, Алтайский край
проспект Рубцовский, дом № 15, кв. № 84

«АРКАДА»

Телефон: 8-929-392-64-04

ПЕРЕПЛАНИРОВКА И ПЕРЕУСТРОЙСТВО ЖИЛЫХ ПОМЕЩЕНИЙ № 11,
12, 13, 14, 15, 16, 18, 19, 20, 21, 22, 23, 24, 25, 26, 28, 33, 34, 35, 36, 37, 38, 39, 40
ПО УЛ. ГРОМОВА № 30, В ГОРОДЕ РУБЦОВСКЕ, АЛТАЙСКОГО КРАЯ,
ПОД ЖИЛЫЕ БЛАГОУСТРОЕННЫЕ КВАРТИРЫ

Заказчик: Администрация города Рубцовска, Алтайского края

ПРОЕКТНАЯ ДОКУМЕНТАЦИЯ

РАЗДЕЛ 4 Подраздел 4.3.

Внутренние инженерные
системы электроснабжения

Шифр О-11-18-ЭОМ

Директор

Гл. инженер проекта

В.А. Чистяков

А.Н. Ониденко



г. Рубцовск, 2018 год.

СОСТАВ ПРОЕКТА

Наименование документа	Номер или шифр документа	Разработчик
Раздел 2 Архитектурно-строительные решения	О-11-18-АС	ООО «Аркада»
Раздел 4.1 Внутренние инженерные системы теплоснабжения, вентиляции и кондиционирования	О-11-18-ОВ	ООО «Аркада»
Раздел 4.2 Внутренние инженерные системы водоснабжения и канализации	О-11-18-ВК	ООО «Аркада»
Раздел 4.3 Внутренние инженерные системы электроснабжения	О-11-18-ЭОМ	ООО «Аркада»
Раздел 10 Проект мероприятий по обеспечению пожарной безопасности	О-11-18-МОПБ	ООО «Аркада»

№	Лист	№ докум.	Подпись	Дата
Проектор	Чистяков В.А.			
Генер.	Ониденко А.Н.			
Зав. инженер	Качура Д.Ю.			
Контр.	Ониденко А.Н.			

О-11-18-ЭОМ

Раздел 4
Подраздел 4.1.
Внутренние инженерные системы электроснабжения

ООО «Аркада»

Лист	Лист	Листов
		1

СОДЕРЖАНИЕ

- а) Обоснование принятой схемы электроснабжения.
- б) электроснабжение
- в) Указания по монтажу
- г) Электроосвещение и светотехнический расчет
- д) Заземление
- е) Учёт электроэнергии
- ж) Осмотр частей электроустановок, скрывающихся последующим производством работ
- и) Охрана окружающей среды
- к) Охрана труда и техники безопасности

Прилагаемые чертежи:

- Лист 1 – Ведомость рабочих чертежей основного комплекта.
Ведомость ссылочных и прилагаемых документов
- Лист 2 – Электроснабжение. План силовой распределительной сети на отметке 0.000
- Лист 3 – План групповой сети розеток. Фрагмент плана на отметке 0.000.
Квартира позиция А.
- Лист 4 – План групповой сети освещения. Фрагмент плана на отметке 0.000.
Квартира позиция А.
- Лист 5 – План групповой сети розеток. Фрагмент плана на отметке 0.000.
Квартира позиция Б.
- Лист 6 – План групповой сети освещения. Фрагмент плана на отметке 0.000.
Квартира позиция Б.
- Лист 7 – План групповой сети розеток. Фрагмент плана на отметке 0.000.
Квартира позиция В.
- Лист 8 – План групповой сети освещения. Фрагмент плана на отметке 0.000.
Квартира позиция В.
- Лист 9 – План групповой сети розеток. Фрагмент плана на отметке 0.000.
Квартира позиция Г.
- Лист 10 – План групповой сети освещения. Фрагмент плана на отметке 0.000.
Квартира позиция Г.
- Лист 11 – План групповой сети розеток. Фрагмент плана на отметке 0.000.
Квартира позиция Д.
- Лист 12 – План групповой сети освещения. Фрагмент плана на отметке 0.000.
Квартира позиция Д.
- Лист 13 – План групповой сети розеток. Фрагмент плана на отметке 0.000.
Квартира позиция Е.
- Лист 14 – План групповой сети освещения. Фрагмент плана на отметке 0.000.
Квартира позиция Е.

—	№ докум	Подпись	Дата

Лист 15 – План групповой сети розеток. Фрагмент плана на отметке 0.000.
Квартира позиция Ж.

Лист 16 – План групповой сети освещения. Фрагмент плана на отметке 0.000.
Квартира позиция Ж.

Лист 17 – Расчетная электрическая схема ЩР-1.

Лист 18 – Расчетная электрическая схема ЩУ-1, ЩУ-2, ЩУ-3, ЩУ-4.

Лист 19 – Расчетная электрическая схема ЩУ-5, ЩУ-6, ЩУ-7.

Лист 20 – Спецификация материалов и оборудования.

№	Лист	№ докум.	Подпись	Дата

О-11-18-ЭОМ

Лист

3

a) Обоснование принятой схемы электроснабжения.

Настоящий проект разработан на основании задания заказчика, на перепланировку и переустройство жилых помещений № 11, 12, 13, 14, 15, 16, 18, 19, 20, 21, 22, 23, 24, 25, 26, 28, 33, 34, 35, 36, 37, 38, 39, 40 по ул. Громова № 30, в городе Рубцовске, Алтайского края, под жилые благоустроенные квартиры, с соблюдением действующих электротехнических норм и правил.

Точка присоединения: ВРУ-0,4кВ здания общежития

Расчетная потребляемая мощность - 27,6 кВт.

Расчет электрических нагрузок выполнен в соответствии с СП 31-110-2003.

Напряжение в точке подключения ~380В ,50Гц.

Категория электроснабжения помещений по степени надежности - III.

Режим работы нейтрали - глухое заземление. Система заземления TN-C-S.

б) Электроснабжение.

Установить в электрощитовой распределительный щит (ЩР-1) с отходящими однополюсными автоматами на каждую проектируемую квартиру.

Распределительный щит ЩР-1 запитать от существующего ВРУ с прибором учёта здания общежития кабелем ВВГнг-LS 5x16 проложенном по стене.

От проектируемого распределительного щита до ЩУ каждой проектируемой квартиры проложить кабель ВВГнг-LS 5x6 по стене.

Прокладку кабелей по стенам общего коридора выполнить в штробах, после чего их необходимо заштукатурить цементно-песчаным раствором. Прокладку кабелей по потолку общего коридора осуществить в пустотах плит перекрытия. В каждой проектируемой квартире установить свой распределительный щит с однофазным прибором учёта электроэнергии 220В Меркурий-201.5 на ток 5(60)А (класс точности 1.0, дата госповерки не позднее 24 месяцев до установки) и вводным двухполюсным автоматическим выключателем на ток 40А с возможностью его дальнейшего опломбирования.

В ЩУ установить аппараты коммутации, защиты от КЗ и устройство защитного и противопожарного отключения УЗО (АВДТ). От ЩУ подключить сети освещения, розеток. Потребляемая мощность электроприемников определена методом коэффициента использования.

Сечения питающих и групповых кабельных линий выбраны по расчетному току нагрузки и проверены по потере напряжения у электроприемников - не более 5% от номинального.

Выбор проводов и кабелей выполнен в соответствии с ПУЭ и ТУ.

Согласно ГОСТ 50571.15-97 групповые и распределительные сети выполнены кабелем в защитной оболочке не поддерживающей горение. При разработке проекта учтены требования законодательства по охране окружающей среды.

При производстве работ техника безопасности должна быть организована в соответствии с требованиями МПОТ.

Лист	№ документ	Годность	Дата	4

в) Указания по монтажу

Марки кабелей и способы прокладки указаны на планах и расчетных схемах. Прокладывать кабели надо без натяжения, в местах доступных для осмотра и ремонта, с защитой от механических повреждений. Концы проводов, присоединяемых к счетчику, автоматам, щиткам и электроустановочным аппаратам, должны иметь запас по длине, достаточный для повторного подсоединения в случае их обрыва.

Групповые сети выполняются в 3-х - проводном исполнении кабелями ВВГнг-LS с медными жилами с двойной изоляцией. За подвесным потолком и в пустотах перегородок, выполненных из негорючих материалов НГ и группы горючести Г1, электропроводку выполнить кабелями в удовлетворяющих требованиям пожарной безопасности неметаллических трубах и неметаллических коробах, а также кабелями с изоляцией не распространяющей горение, с низким газо-дымовыделением (марка ВВГнг-LS).

Соединения и ответвления кабелей производятся в коробках, при этом кабели должны вводиться в коробки, аппараты и приборы вместе с защитной оболочкой. Электропроводка должна обеспечивать возможность легкого распознавания по всей длине проводников по цветам (согласно п.1.1.29 ПУЭ):

- голубого, синего - для обозначения нулевого рабочего проводника;
- двухцветной комбинации зелено-желтого цвета - для обозначения защитного проводника;
- черного, коричневого, розового, красного, фиолетового, серого, белого, оранжевого, бирюзового цвета - для обозначения фазных проводников.

Распределительные устройства должны иметь четкие надписи, указывающие назначение отдельных цепей и панелей.

Автоматические выключатели в распределительных устройствах допускается заменять на автоматические выключатели другой марки, такого же габарита, с уставками тока указанными на расчетных схемах.

Монтаж, подключение электрооборудования (механизмов, машин и аппаратов) произвести по паспортам на данное оборудование. Места установки электроустановочных изделий уточняются при монтаже.

г). Электроосвещение и светотехнический расчет

Нормы освещенности, ограничения слепящего действия, пульсации и другие качественные показатели осветительных установок принимаются в соответствии с требованиями СНиП 23-05-95 «Естественное и искусственное освещение», ВСН 59-88 и других нормативных документов, утвержденных или согласованных с Госстроем России и ведомствами Российской Федерации в установленном порядке.

Для освещения помещений использованы светильники со светодиодными лампами, выбранные в зависимости от назначения помещения и характера выполняемой работы, а также с учетом необходимой степенью защиты.

Необходимое количество светильников определено по «Методу коэффициента использования».

→	Лист	№ документ	Подпись

O-11-18-ЭОМ

Лист

5

$$N = E/\text{мин} * K/\text{зап} * S * Z / \Phi/\text{л} * n, \quad \text{где:}$$

$E/\text{мин}$ - заданная минимальная освещенность, лк,
 $K/\text{зап}$ - коэффициент запаса,
 S - освещаемая площадь помещения, м²,
 $Z = 1,1$ - коэффициент минимальной освещенности,
 $\Phi/\text{л}$ - световой поток светильника, лк.
 n - коэффициент использования светильника.

Светильники и нормируемая освещенность показаны на плане осветительной сети. Выбор сечения проводников осуществляется по расчетному току для питающего кабеля осветительной сети ВВГнг-LS 3х1,5мм².

д). Заземление

Схема электроснабжения - электрическая сеть TN-C-S с заземленной нейтралью и занулением открытых проводящих частей с совмещением в какой-то её части нулевого рабочего и защитного проводников.

Для защиты обслуживающего персонала от поражения электрическим током все металлические нетоковедущие части электрооборудования должны быть соединены с главной заземляющей шиной с помощью РЕ проводника.

В качестве заземляющих проводников для однофазных электроприемников использовать отдельную (третью) жилу кабеля питания, а для трехфазных электроприёмников использовать отдельную (пятую) жилу кабеля питания.

Для заземления используется существующее заземляющее устройство здания. Для защиты и уравнивания потенциала к главной заземляющей шине присоединить все металлические нетоковедущие части стационарного электрооборудования (станины и корпуса оборудования, электрических двигателей, металлические шкафы).

Проводимость ГЗШ не менее проводимости PEN-проводника и выполняется из меди или стали.

Конструкция ГЗШ предусматривает возможность индивидуального присоединения к ней проводников. Отсоединение проводников должно быть возможным только при помощи инструмента. Все контактные соединения должны соответствовать требованиям ГОСТ 10434 к контактным соединениям класса 2.

Сопротивление заземляющего устройства должно быть не более 4 Ом с учетом использования естественных заземлителей, а также заземлителей повторных заземлений PEN или РЕ проводника ВЛ (согласно п.1.7.101 ПУЭ).

е). Учёт электроэнергии

Для измерения количества потребленной электроэнергии в квартирах принимается однофазный электронный электросчетчик Меркурий 201.5 на ток 5(60)А, подключенный по схеме непосредственного включения.

№	документ	Подпись	Дата
→			

Высота от пола до коробки зажимов электросчетчика должна быть в пределах 0,8 - 1,7 м. Высота от пола до коробки зажимов электросчетчика должна быть в пределах 0,8 - 1,7 м.

Конструкция и размер шкафа учета должен обеспечивать удобный доступ к зажимам счетчиков. Кроме того должна быть обеспечена возможность удобной замены счетчика.

При монтаже электропроводки для присоединения счетчиков непосредственного включения около счетчиков необходимо оставлять концы проводов длиной не менее 120 мм. Изоляция или оболочка нулевого провода на длине 100 мм перед счетчиком должна иметь отличительную окраску.

Для безопасной установки и замены счетчиков в сетях напряжением до 380 В должна предусматриваться возможность отключения счетчика, установленными до него на расстоянии не более 10 м коммутационным аппаратом или предохранителями. Снятие напряжения должно предусматриваться со всех фаз, присоединяемых к счетчику.

ж). Осмотр частей электроустановок, скрывающихся последующим производством работ

После окончания электромонтажных работ, скрывающихся последующим производством, должен производиться осмотр заземляющего устройства и электропроводки, о чем должен составляться акт за подписями представителей монтажной организации и заказчика.

и). Охрана окружающей среды

При разработке проекта учтены требования законодательства по охране окружающей среды. В процессе строительства и эксплуатации проектируемое электрооборудование не оказывает вредного воздействия на окружающую природную среду. Все устанавливаемое электрооборудование, кабельная продукция, электроустановочные изделия и материалы должны иметь сертификаты соответствия качества.

к). Охрана труда и техники безопасности.

В целях выполнения стандартов по охране труда и техники безопасности проектом предусматривается:

- применение быстродействующих автоматических выключателей выбранных в соответствии с ожидаемыми токами нагрузки потребителей;
- применение устройства защитного отключения (УЗО);
- устройство системы заземления;
- применение светильников и электроустановочных изделий, отвечающих требованиям взрыво-, и пожаробезопасности.

Настоящим проектом предусмотрено безопасное обслуживание электрооборудования.

№	Ст	№ докум.	Подпись	Дата

О-11-18-ЭОМ

Лист

-

При обслуживании силовой сети и электросети освещения следует руководствоваться должностными инструкциями, ПТЭЭП и межотраслевыми правилами по охране труда (правила безопасности) при эксплуатации электроустановок (РД 153-34.0-03.150-00).

При производстве работ запрещается:

- работать без применения средств защиты на токоведущих частях, находящихся под напряжением и вблизи них;
- работать неисправным инструментом и приближаться к токоведущим частям ближе, чем указано в нормативных документах;
- работа в случае, когда токоведущие части располагаются за спиной либо с обеих сторон оператора;
- пользоваться неизолированным инструментом и металлическими стремянками.

№-	Вист	№ докум.	Подпись	Дата

О-11-18-ЭОМ

Рук

8

Ведомость рабочих чертежей основного комплекта

Лист	Наименование	Примечание
1	Ведомость рабочих чертежей основного комплекта. Ведомость ссылочных и прилагаемых документов	Ссылочные документы
2	План силовой распределительной сети на отметке 0.000.	
3	План групповой сети розеток. Фрагмент плана на отметке 0.000. Квартира (поз. А).	
4	План групповой сети освещения. Фрагмент плана на отметке 0.000. Квартира (поз. А).	
5	План групповой сети розеток. Фрагмент плана на отметке 0.000. Квартира (поз. Б).	
6	План групповой сети освещения. Фрагмент плана на отметке 0.000. Квартира (поз. Б).	
7	План групповой сети розеток. Фрагмент плана на отметке 0.000. Квартира (поз. В).	
8	План групповой сети освещения. Фрагмент плана на отметке 0.000. Квартира (поз. В).	
9	План групповой сети розеток. Фрагмент плана на отметке 0.000. Квартира (поз. Г).	
10	План групповой сети освещения. Фрагмент плана на отметке 0.000. Квартира (поз. Г).	
11	План групповой сети розеток. Фрагмент плана на отметке 0.000. Квартира (поз. Д).	
12	План групповой сети освещения. Фрагмент плана на отметке 0.000. Квартира (поз. Д).	
13	План групповой сети розеток. Фрагмент плана на отметке 0.000. Квартира (поз. Е).	
14	План групповой сети освещения. Фрагмент плана на отметке 0.000. Квартира (поз. Е).	
15	План групповой сети розеток. Фрагмент плана на отметке 0.000. Квартира (поз. Ж).	
16	План групповой сети освещения. Фрагмент плана на отметке 0.000. Квартира (поз. Ж).	
17	Расчетная электрическая схема ЦР-1.	
18	Расчетная электрическая схема ЩУ-1, ЩУ-2, ЩУ-3, ЩУ-4	
19	Расчетная электрическая схема ЩУ-5, ЩУ-6, ЩУ-7	
20	Спецификация оборудования, изделий и материалов	

Ведомость ссылочных и прилагаемых документов

Обозначение	Наименование	Примечание
ГОСТ Р 50571.7-97	Электроустановки зданий. Часть 4. Требования по обеспечению безопасности. Отделение, отключение, управление	
СНиП 3.05.06-85	Электротехнические устройства	
СНиП 12-03-2001	Безопасность труда в строительстве	
СП 31-110-2003	Проектирование и монтаж электроустановок жилых и общественных зданий	
ПУЭ	Правила устройства электроустановок. 6-е издание, Москва, "Главгосэнергонадзор России", 1998 г.	
ПУЭ	Правила устройства электроустановок. 7-е издание, Москва, "Издательство НЦ ЭНАС", 1999 г.	
ПГЭЭП	Правила технической эксплуатации электроустановок потребителей. Москва, "Издательство НЦ ЭНАС", 2003г.	

О-11-18 ЭОМ

Проект выполнен в соответствии с действующими нормами и правилами и предусматривает мероприятия, обеспечивающие безопасную для жизни и здоровья людей эксплуатацию объекта при соблюдении предусмотренных рабочими чертежами мероприятий.

Главный инженер проекта _____
 подпись _____
 фамилия _____
 дата _____

Изм.	Кол.уч	Лист	№док	Подпись	Дата

Перепланировка и переустройство жилых помещений № 11, 12, 13, 14, 15, 16, 18, 19, 20, 21, 22, 23, 24, 25, 26, 28, 33, 34, 35, 36, 37, 38, 39, 40 в городе Рубцовске, Алтайского края, под жилье благоустроенные квартиры.

Администрация города Рубцовска, Алтайского края.

Стадия

Лист

Листов

ПД


1

20

Ведомость рабочих чертежей основного комплекта. Ведомость ссылочных и прилагаемых документов

ООО "Аркада"
 Рубцовск 2018 год

Проектируемая планировка на отметке 0.000. М 1:100

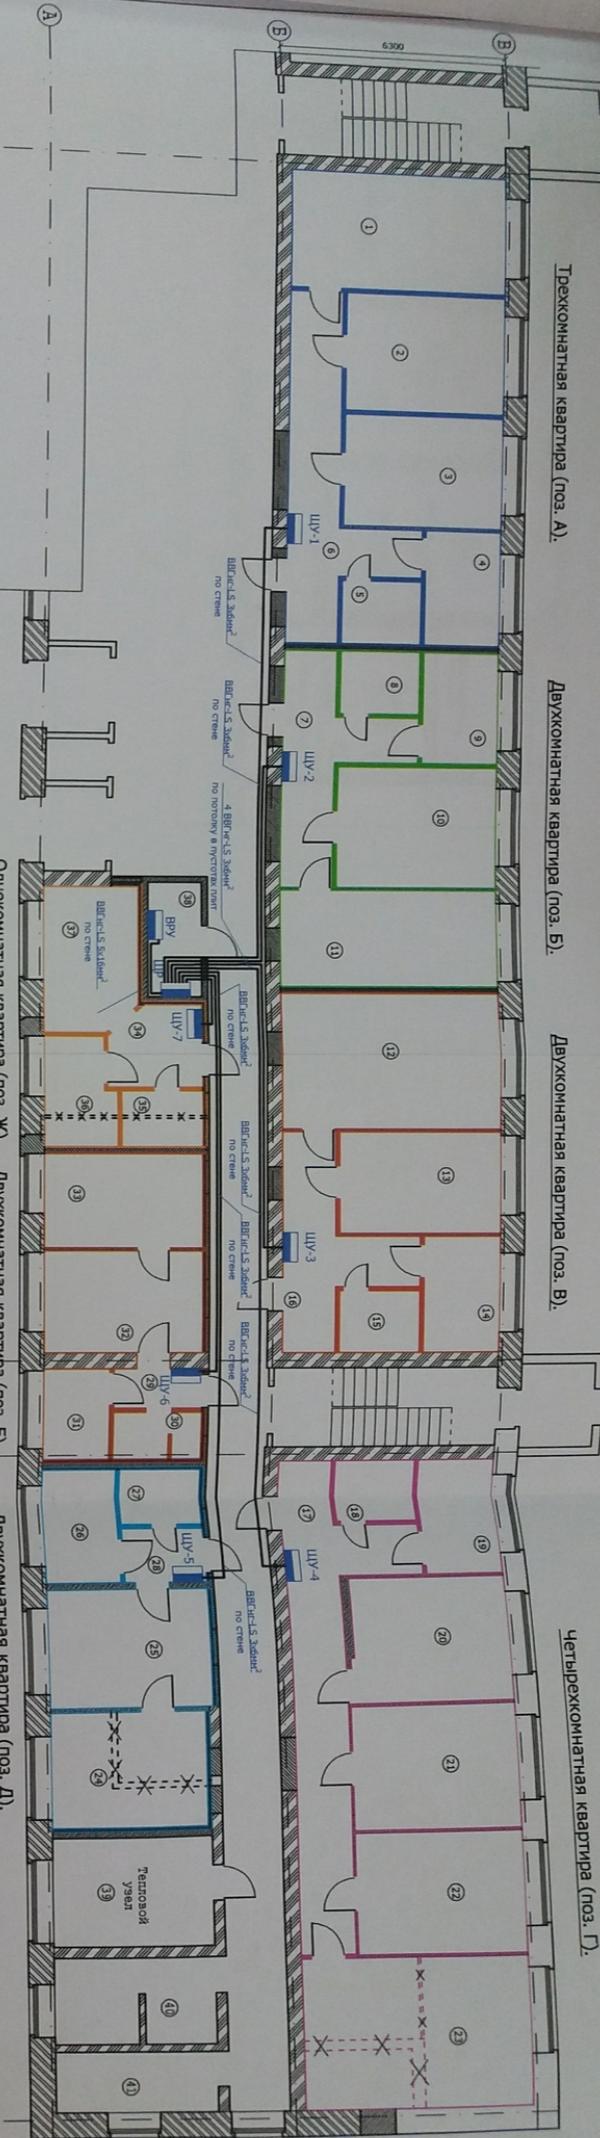

Трехкомнатная квартира (поз. А).

Двухкомнатная квартира (поз. Б).

Четырехкомнатная квартира (поз. Г).

Однокомнатная квартира (поз. Д).

Двухкомнатная квартира (поз. Е).

Двухкомнатная квартира (поз. Ж).

Экспликация помещений

Номер помещения	Наименование	Площадь м ²	Номер помещения	Наименование	Площадь м ²
A	Квартира 3-х комнатная	72,56	20	Комната	13,93
1	Комната	18,70	21	Комната	14,20
2	Комната	13,86	22	Комната	13,76
3	Комната	13,20	23	Комната	22,55
4	Кухня	6,51	Д	Квартира 2-х комнатная	37,43
5	Совмещенный санузел	3,74	24	Комната	12,13
6	Коридор	16,55	25	Комната	12,90
7	Коридор	12,05	26	Кухня	6,02
8	Совмещенный санузел	3,74	27	Совмещенный санузел	3,34
9	Кухня	6,34	28	Коридор	3,04
10	Комната	14,52	29	Коридор	2,61
11	Комната	15,76	30	Совмещенный санузел	3,09
12	Комната	22,09	31	Кухня	4,5
13	Комната	12,14	32	Комната	11,91
14	Кухня	6,67	X	Квартира однокомнатная	24,25
15	Совмещенный санузел	3,74	34	Коридор	5,33
16	Коридор	11,83	35	Совмещенный санузел	3,34
Г	Квартира 4-х комнатная	96,41	36	Кухня	5,48
17	Коридор	21,66	37	Комната	10,01
18	Совмещенный санузел	3,74	38	Электрическая	
19	Кухня	6,57	37	Тепловой узел	

Согласно решению суда необходимо выделить:

- квартиру с числом комнат не менее двух и общей площадью - 46,7м²;

- квартиру с числом комнат не менее двух и общей площадью - 55,54м²;

- квартира с числом комнат не менее двух и общей площадью - 29,89м².


- Установить в электроцентровой распределительный щит с отходящими однолопастными автоматами на каждую проектируемую квартиру;
- От проектируемого распределительного щита до каждой проектируемой квартиры проложить кабель ВВГнг-LS 5х6 по стене;
- Прокладку кабелей по стекам общего коридора выполнить в штробах, после чего их необходимо заштукатурить цементно-песчанным раствором;
- Прокладку кабелей по потолку общего коридора осуществлять в пустотах плит перекрытия;
- В каждой проектируемой квартире установить свой распределительный щит с однородным прибором учёта электроэнергии и отводящими автоматами;
- Электромонтажные работы необходимо вести в соответствии с требованиями ГОСТ Р50571.7-97, ПУЭ, СНиП 3.05.06-85.

0-11-18 ЭОМ

Представляется и передается по приказу градостроительной № 11, 12, 13, 14, 15, 16	19, 20, 21, 22, 23, 24, 25, 26, 27, 28, 29, 30, 31, 32, 33, 34, 35, 36, 37, 38, 39, 40 по ул. Горького в городе Рубцовске, Алтайского края под № 106-Балакирево-2010
Разработан	Конструктор
Администрация города Рубцовска,	Г.Рубцовск
Алтайского края.	ПД
И.Ильин	2
О.Н.Комарова	
И.Ильин	
Директор	
Чистиков	
План силовой	000 "АРКА"
распределительной сети	
на отметке 0.000.	
	Рубцовск 2010

Фрагмент плана на отметке 0.000. План групповой розеточной сети.

Трехкомнатная квартира (поз. А). М 1:75.

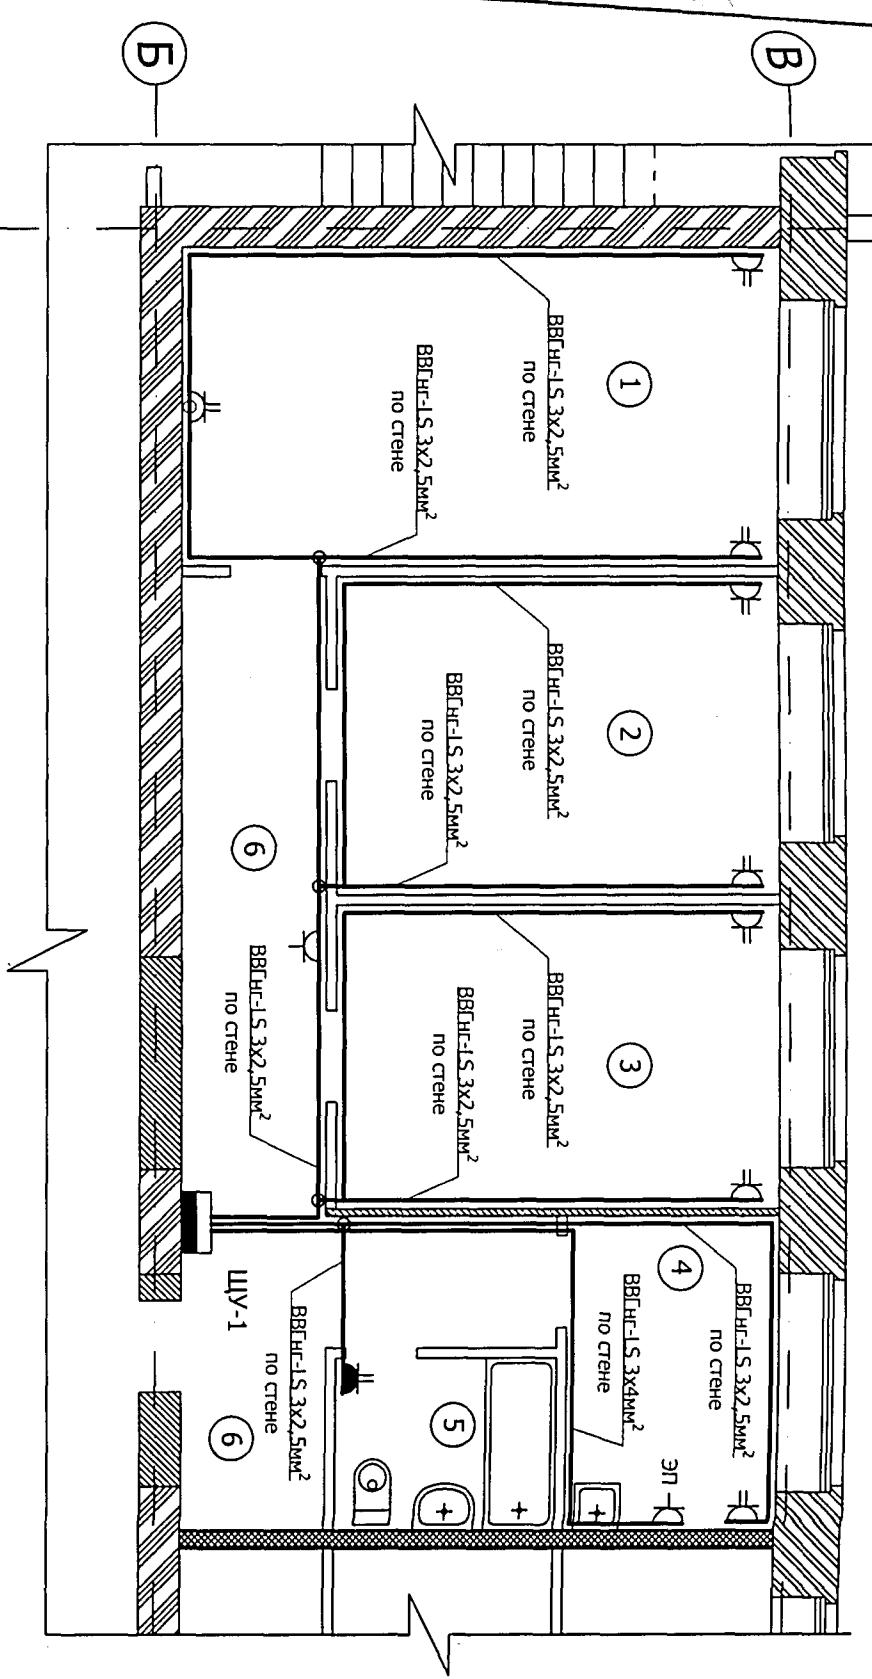

Указания по монтажу:

- Напряжение на розетках ~220 В;
- Розетки для подключения бытовых электроприборов в комнатах устанавливать на стене на высоте 0,3м от уровня пола, на кухне и в ванной на высоте 0,9м от уровня пола;
- Розетку для подключения электроплиты устанавливать на стене на высоте 0,6м от уровня пола;
- Прокладку кабелей через стены и перекрытия выполнить в отрезках неметаллических труб (ПВХ), с соответствующей герметизацией их негорючим составом;
- Электромонтажные работы необходимо вести в соответствии с требованиями ГОСТ Р 50571.7-97, ПУЭ, СНИП 3.05.06-85.

Экспликация помещений

Номер помещения	Наименование	Площадь м ²
A	Трехкомнатная квартира	72,56
1	Общая комната	18,7
2	Комната	13,86
3	Комната	13,20
4	Кухня	6,51
5	Совмещенный санузел	3,74
6	Коридор	16,55

O-11-18 ЭОМ

Перепланировка и переустройство жилых помещений № 11, 12, 13, 14, 15, 16, 18, 19, 20, 21, 22, 23, 24, 25, 26, 28, 33, 34, 35, 36, 37, 38, 39, 40 по ул. Громова № 30, в городе Рубцовске, Алтайского края, под жилые благоустроенные квартиры.


Изм.	Кол.уч	Лист	№док	Подпись	Дата	Администрация города Рубцовска, Алтайского края.	Стадия	Лист	Листов
Разработал	Качура	Р.Н.					ПД	3	
Н.контроль	Ониденко	Р.Н.							
ГИП	Ониденко	Р.Н.							
Директор	Чистяков	Р.Н.							

План групповой сети розеток.
Фрагмент плана на отметке 0.000.
Трехкомнатная квартира (поз. А).

ООО "АРКАДА"
Рубцовск 2018 год

Фрагмент плана на отметке 0.000. План групповой сети освещения.

Трехкомнатная квартира (1103. А). М 1:3.

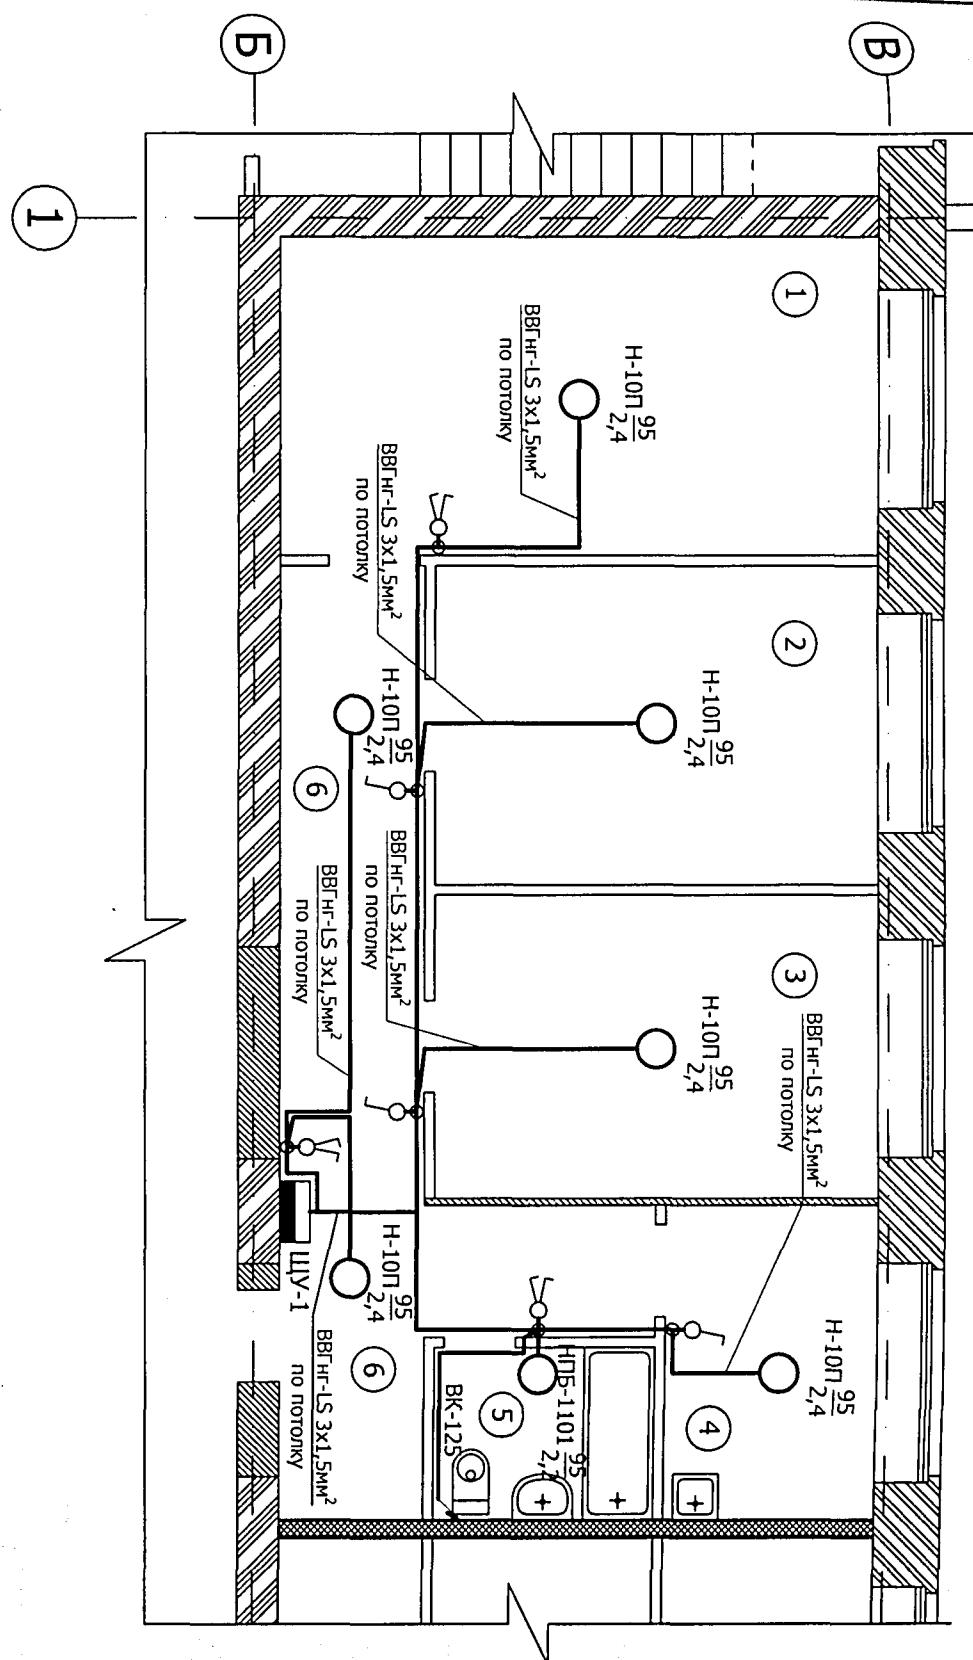

Экспликация помещений


Номер помещения	Наименование	Площадь м ²
А	Трехкомнатная квартира	72,56
1	Общая комната	18,7
2	Комната	13,86
3	Комната	13,20
4	Кухня	6,51
5	Совмещенный санузел	3,74
6	Коридор	16,55

卷之三

1. Напряжение на светильниках ~220 В;
 2. Выключатели управления освещением устанавливать на стенае со стороны дверной ручки на высоте 0,9м от уровня пола;
 3. Прокладку кабелей через стены и перекрытия выполнить в отрезках неметаллических труб (ПВХ), с соответствующей герметизацией их негорючим составом;
 4. Электромонтажные работы необходимо вести в соответствии с требованиями ГОСТ Р50571.7-97, ПУЭ, СНиП 3.05.06-85.

O-11-18 ЭОМ			
Изм.	кол.уч	Лист	№док
			Подпись
Разработал	Каура		Дата
Н.контроль	Ониденко		
ГИП	Ониденко		
Директор	Чистяков		
Администрация города Рубцовска, Алтайского края.			
Перепланировка и переустройство жилых помещений № 11, 12, 13, 14, 15, 16, 18, 19, 20, 21, 22, 23, 24, 25, 26, 28, 33, 34, 35, 36, 37, 38, 39, 40 по ул. Громова № 30, в городе Рубцовске, Алтайского края, под жилые благоустроенные квартиры.			
		Стадия	Лист
		ПД	4
		Листов	
		000 "АРКАДА"	
		Рубцовск 2018 год	
План групповой сети освещения. Фрагмент плана на отметке 0.000. Трехкомнатная квартира (п.оз. А).			

План групповой розеточной сети на отметке 0.000. Двухкомнатная квартира (поз. Б). М 1:50.

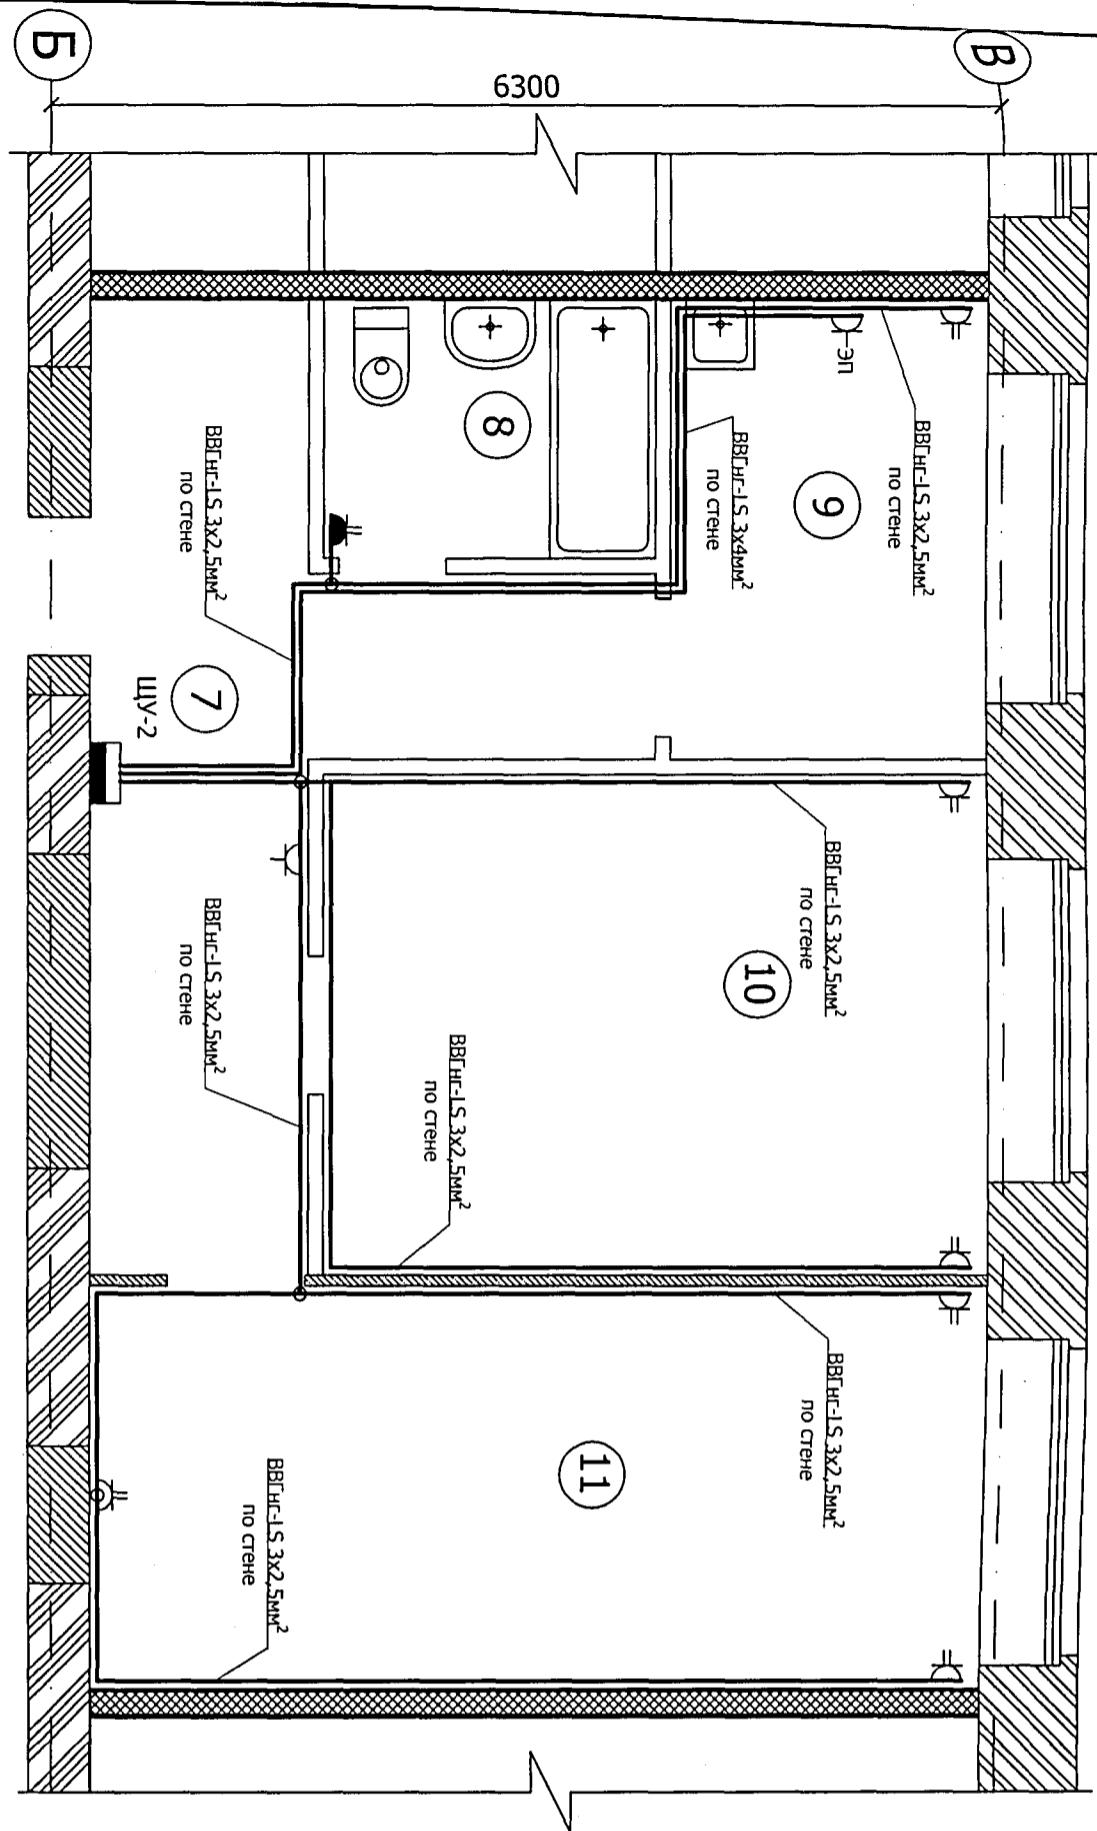

Экспликация помещений

Номер помещения	Наименование		Площадь м ²
Б	Двухкомнатная квартира		52,41
7	Коридор		12,05
8	Совмещенный санузел		3,74
9	Кухня		6,34
10	Комната		14,52
11	Общая комната		15,76


О-11-18 ЭОМ

Перепланировка и переустройство жилых помещений № 11, 12, 13, 14, 15, 16, 17, 19, 20, 21, 22, 23, 24, 25, 26, 28, 33, 34, 35, 36, 37, 38, 39, 40 по ул. Громова № 30, в городе Рубцовске, Алтайского края, под жилые благоустроенные квартиры.

Изм.	Кол-уч	Лист	Подпись	Дата	Разработал	Качура	Администрация города Рубцовска, Алтайского края.	Стадия	Лист	Листов
					Н.контроль	Онищенко		ПД	5	
					ГМП	Онищенко				
					Директор	Чистяков	План групповой сети розеток. фрагмент плана на отметке 0.000. Двухкомнатная квартира (поз. Б).	ООО "АРКАДА"		Рубцовск 2018 год

План групповой сети освещения на отметке 0.000. Двухкомнатная квартира (поз. Б). М 1:50.

Экспликация помещений

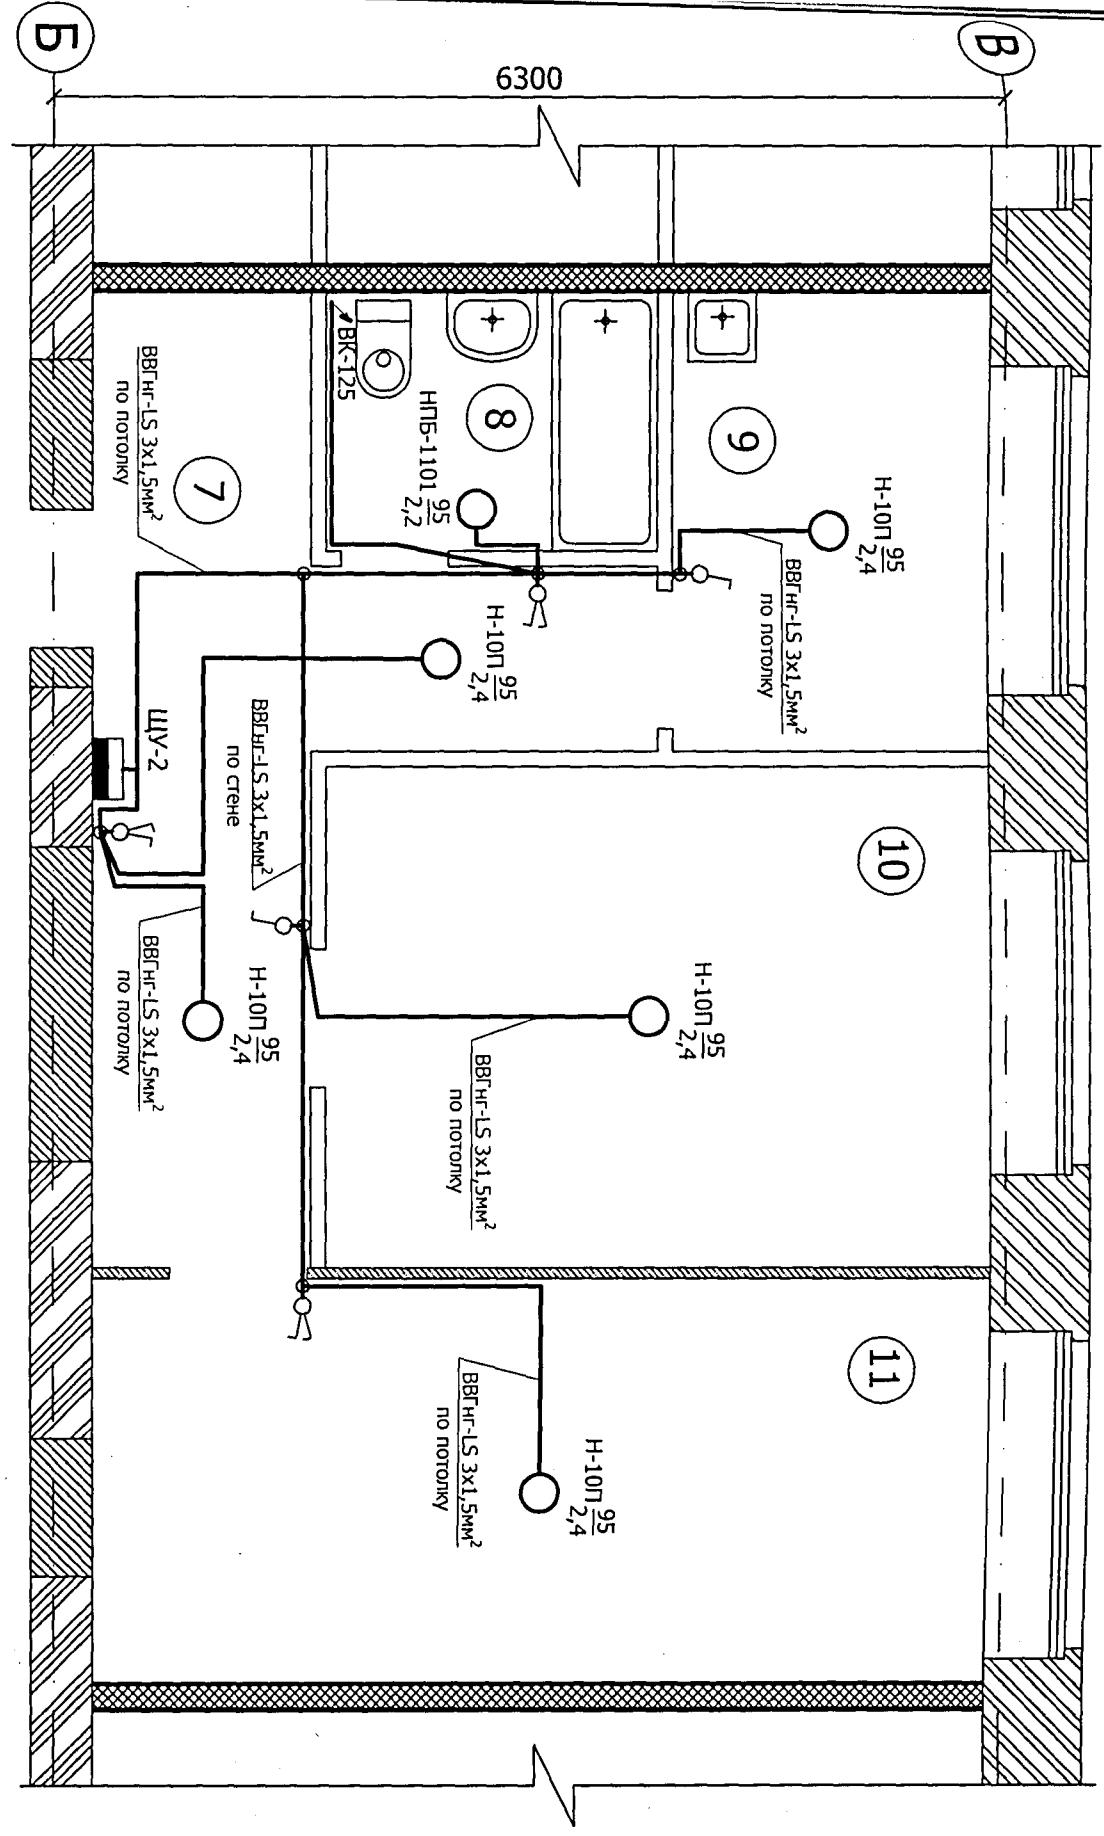

Указания по монтажу:


- Напряжение на светильниках ~220 В;
- Выключатели управления освещением устанавливать на стенах со стороны дверной ручки на высоте 0,9м от уровня пола;
- Прокладку кабелей через стены и перекрытия выполнить в отрезках неметаллических труб (ПВХ), с соответствующей герметизацией их негорючим составом;
- Электромонтажные работы необходимо вести в соответствии с требованиями ГОСТ Р50571.7-97, ПУЭ, СНИП 3.05.06-85.

О-11-18 ЭОМ					
Перепланировка и переустройство жилых помещений № 11, 12, 13, 14, 15, 16, 18, 19, 20, 21, 22, 23, 24, 25, 26, 28, 33, 34, 35, 36, 37, 38, 39, 40 по ул. Громова № 30, в городе Рубцовске, Алтайского края, под жилые благоустроенные квартиры.					
Изм.	Кол.уч	Лист	Подп.	Дата	
Разработал	Качура	Одн.			
Н.контроль	Онищенко	Одн.			
ГИП	Онищенко	Одн.			
Директор	Чистяков	С.Вениамин			

План групповой сети освещения.
Фрагмент плана на отметке 0.000.
Двухкомнатная квартира (поз. Б).

ООО "АРКАДА"
Рубцовск 2018 год

План групповой розеточной сети на отметке 0.000. Двухкомнатная квартира (поз. В). М 1:50.

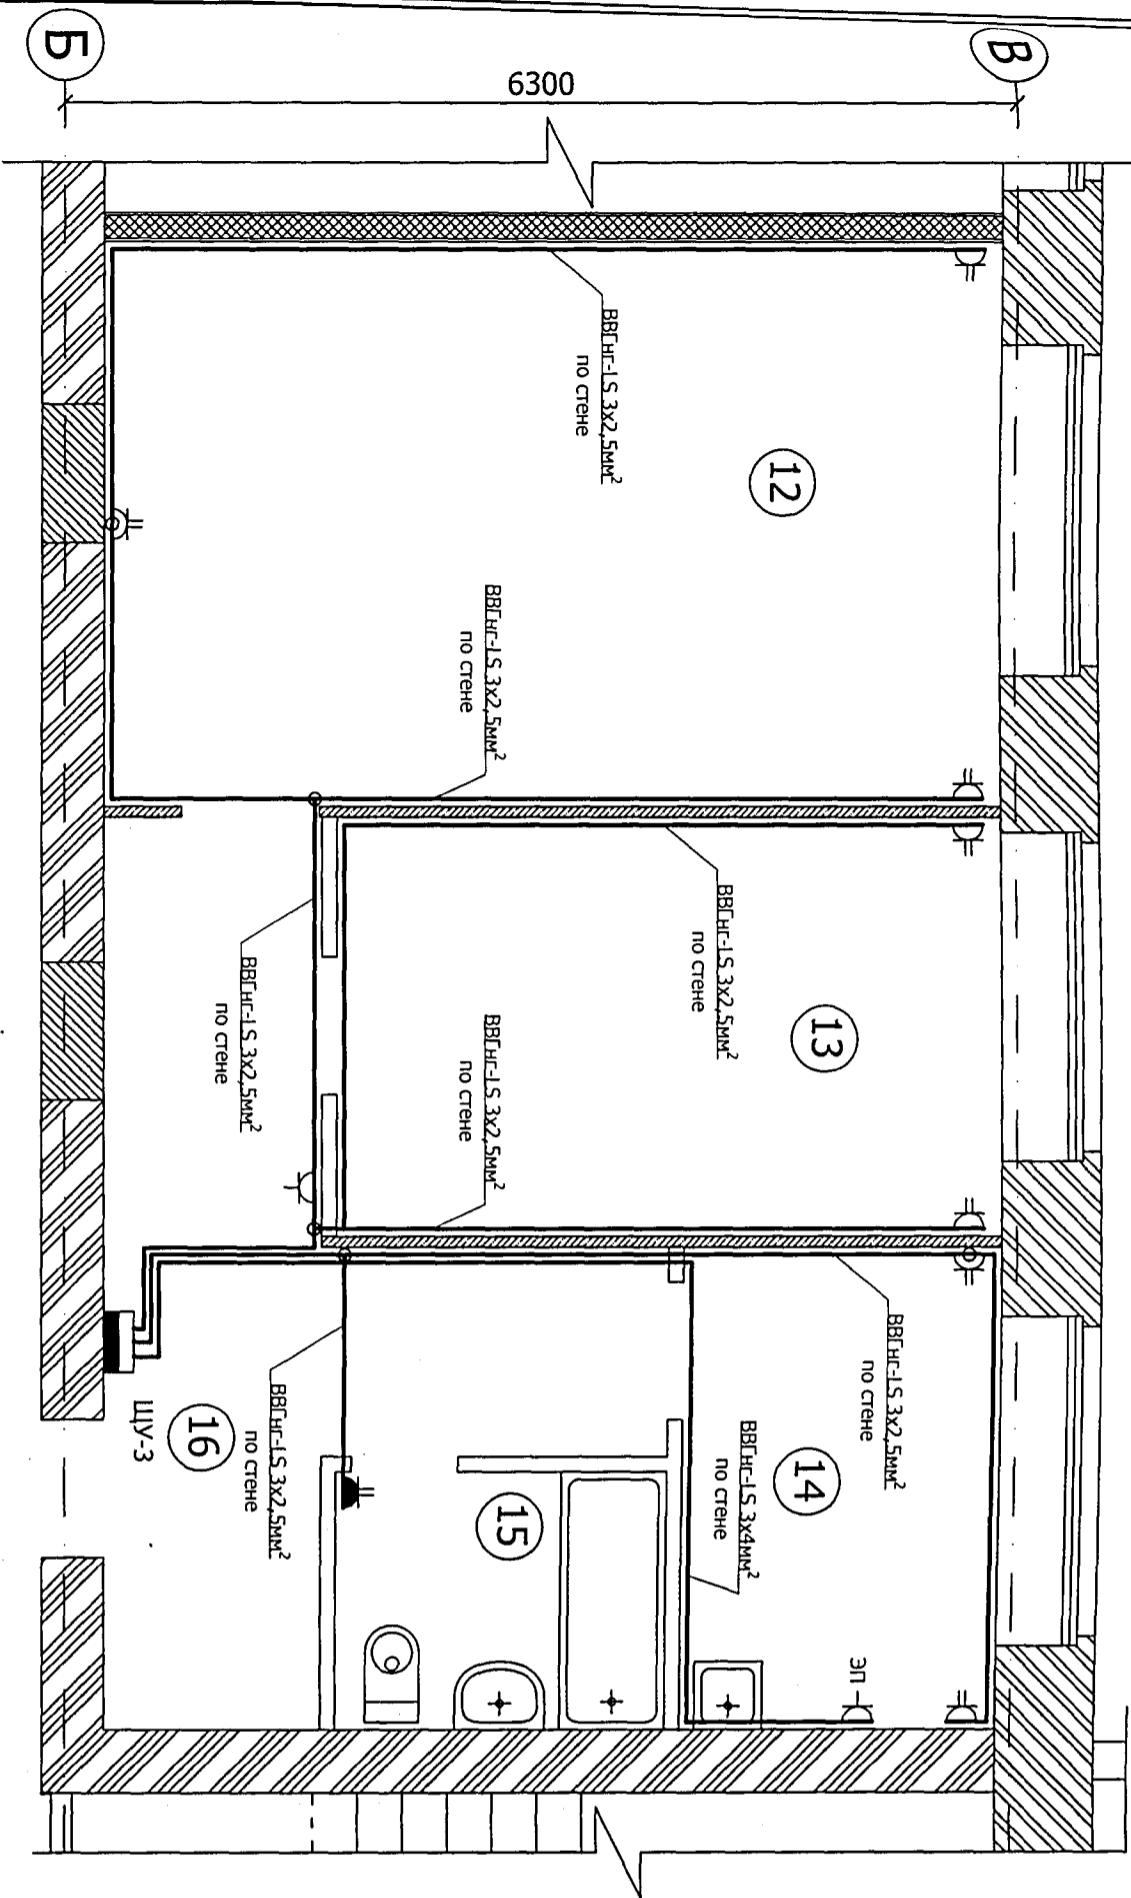

Экспликация помещений


Номер помещения	Наименование	Площадь м ²
B	Двухкомнатная квартира	56,47
12	Общая комната	22,09
13	Комната	12,14
14	Кухня	6,67
15	Совмещенный санузел	3,74
16	Коридор	11,83

О-11-18 ЭОМ

Перепланировка и переустройство жилых помещений № 11, 12, 13, 14, 15, 16, 18, 19, 20, 21, 22, 23, 24, 25, 26, 28, 33, 34, 35, 36, 37, 38, 39, 40 по ул. Громова № 30, в городе Рубцовске, Алтайского края, под жилые благоустроенные квартиры.

Изм.	Кол.уч	Лист	Подпок	Подпись	Дата	Разработал	Качура	Администрация города Рубцовска, Алтайского края.	Стадия	Лист	Листов
						Н.контроль	Ониденко		ПД	7	
						ГИП	Ониденко				
						Директор	Чистяков				
								План групповой сети розеток. Фрагмент плана на отметке 0.000. Двухкомнатная квартира (поз. В).	ООО "АРКАДА"		Рубцовск 2018 год

План групповой сети освещения на отметке 0.000. Двухкомнатная квартира (поз. В). М 1:50.

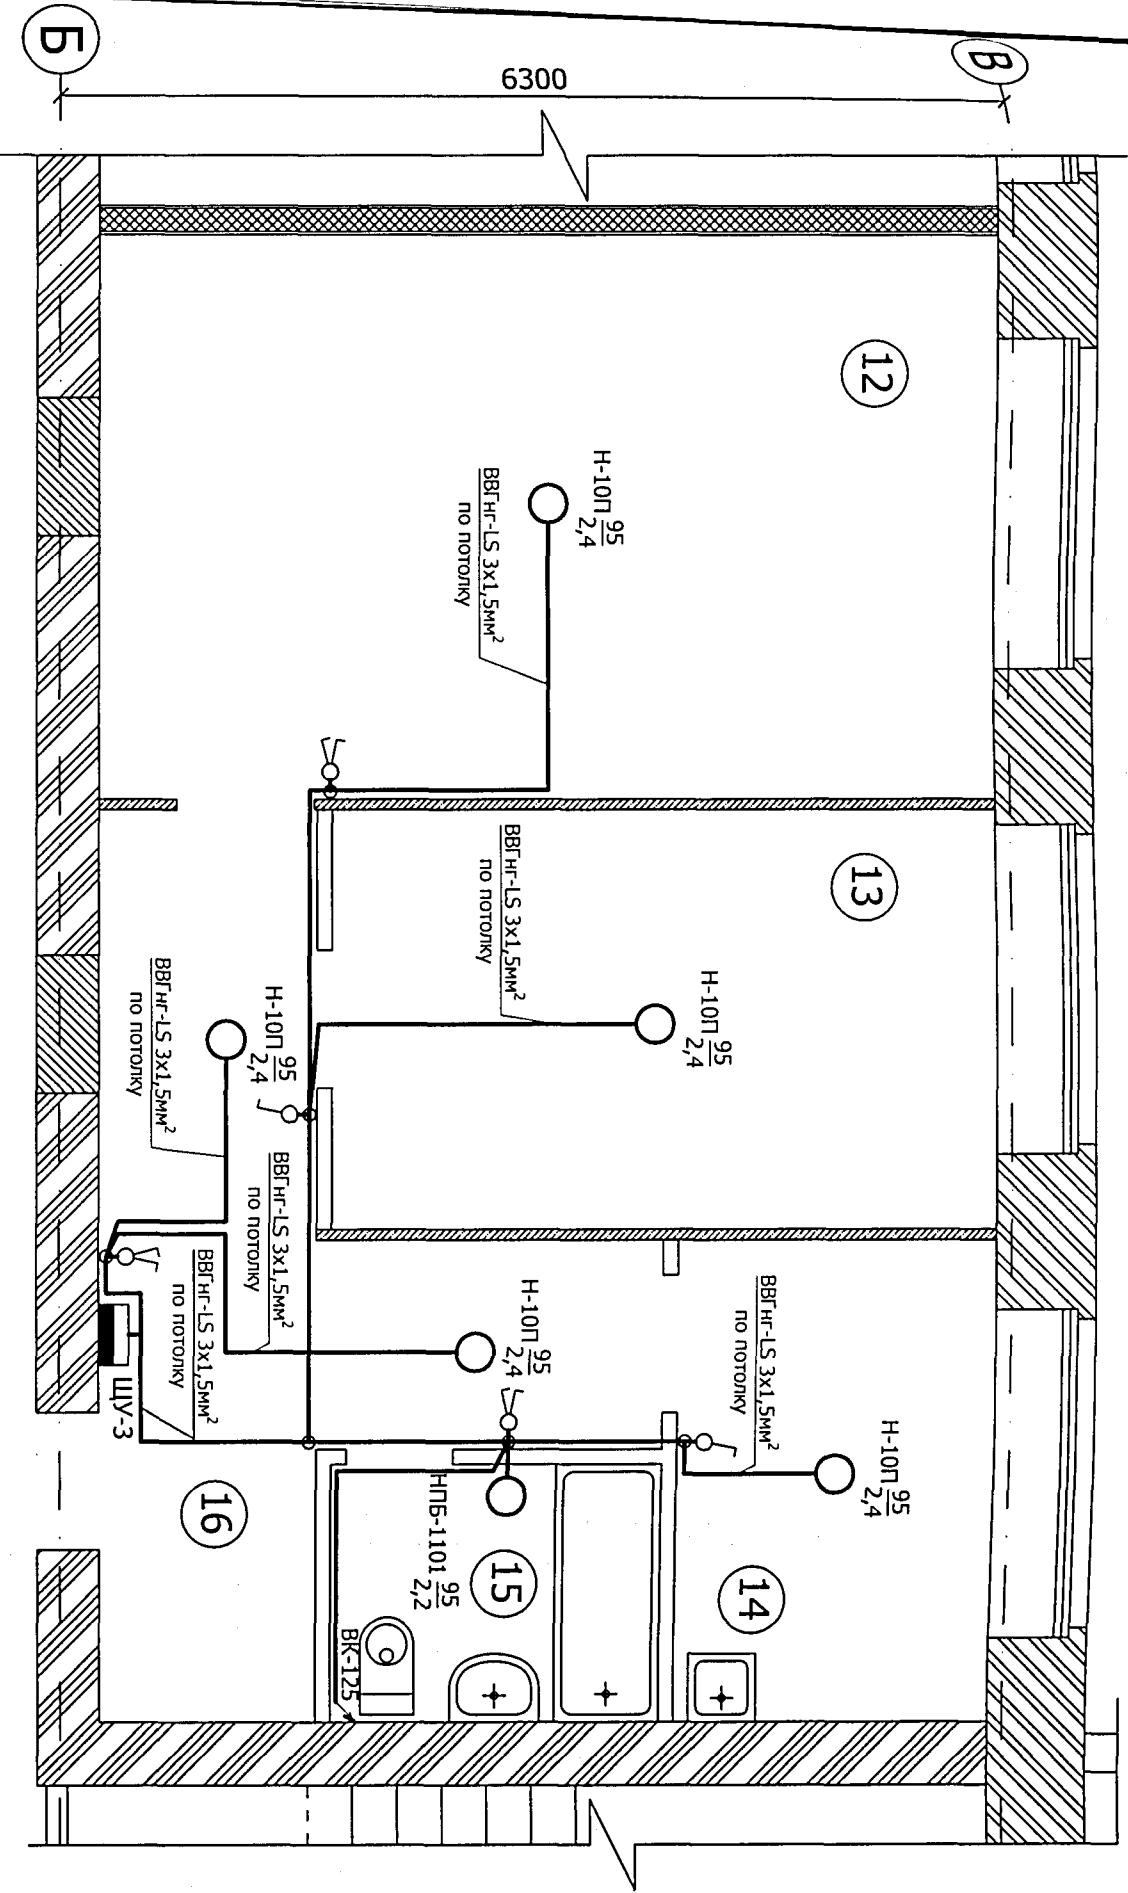

- Указания по монтажу:**
- Напряжение на светильниках ~220 В;
 - Выключатели управления освещением устанавливать на стенах со стороны дверной ручки на высоте 0,9м от уровня пола;
 - Прокладку кабелей через стены и перекрытия выполнить в отрезках неметаллических труб (ПВХ), с соответствующей герметизацией их негорючим составом;
 - Электромонтажные работы необходимо вести в соответствии с требованиями ГОСТ Р 50571.7-97, ПУЭ, СНИП 3.05.06-85.

Экспликация помещений

Номер помещения	Наименование	Площадь м ²
B	Двухкомнатная квартира	56,47
12	Общая комната	22,09
13	Комната	12,14
14	Кухня	6,67
15	Совмещенный санузел	3,74
16	Коридор	11,83

О-11-18 ЭОМ


Перепланировка и переустройство жилых помещений № 11, 12, 13, 14, 15, 16, 18, 19, 20, 21, 22, 23, 24, 25, 26, 28, 33, 34, 35, 36, 37, 38, 39, 40 по ул. Громова № 30, в городе Рубцовске, Алтайского края, под жилые благоустроенные квартиры.

Изм.	Кол.ч	Лист	Недок	Подпись	Дата	Стадия	Лист	Листов
Разработал						Администрация города Рубцовска,		
Н.контроль						Алтайского края.		
ГИП								
Директор								
Чистяков								

План групповой сети освещения.
Фрагмент плана на отметке 0.000.
Двухкомнатная квартира (поз. В).

ООО "АРКАДА"
Рубцовск 2018 год

План групповой розеточной сети на отметке 0.000.
Четырехкомнатная квартира (поз. Г). М 1:75.

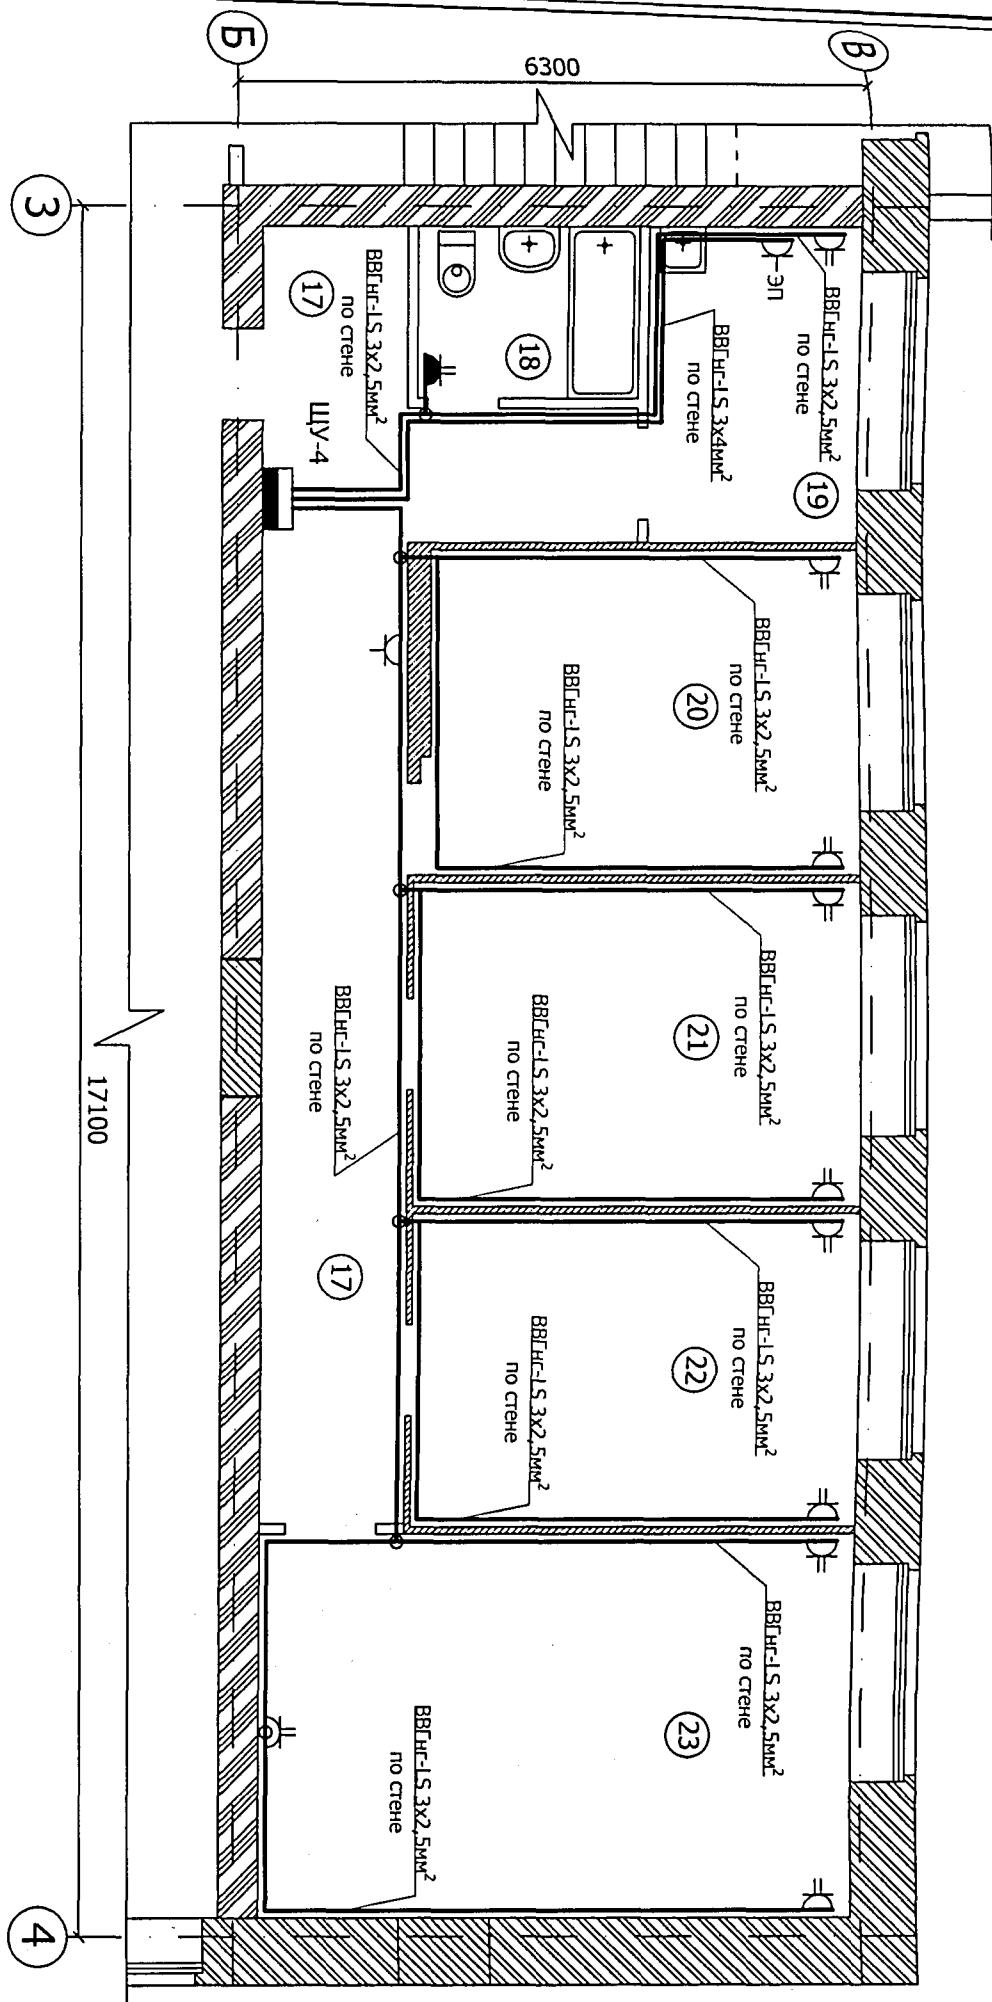

Экспликация помещений

Номер помещения	Наименование	Площадь м ²
Г	Четырехкомнатная квартира	96,41
17	Коридор	21,66
18	Совмещенный санузел	3,74
19	Кухня	6,57
20	Комната	13,93
21	Комната	14,02
22	Комната	13,76
23	Общая комната	22,55


О-11-18 ЭОМ

Перепланировка и переустройство жилых помещений № 11, 12, 13, 14, 15, 16, 18, 19, 20, 21, 22, 23, 24, 25, 26, 28, 33, 34, 35, 36, 37, 38, 39, 40 по ул. Громова № 30, в городе Рубцовске, Алтайского края, под жилые благоустроенные квартиры.

- Указания по монтажу:
- Напряжение на розетках ~220 В;
 - Розетки для подключения бытовых электроприборов в комнатах устанавливать на стене на высоте 0,3м от уровня пола, на кухне и в ванной на высоте 0,9м от уровня пола;
 - Розетку для подключения электроплиты устанавливать на стене на высоте 0,6м от уровня пола;
 - Прокладку кабелей через стены и перекрытия выполнить в отрезках неметаллических труб (ПВХ), с соответствующей герметизацией их негорючим составом;
 - Электромонтажные работы необходимо вести в соответствии с требованиями ГОСТ Р 50571.7-97, ПУЭ, СНиП 3.05.06-85.

Изм.	Кол.чт	Лист	Подпись	Дата	Администрация города Рубцовска, Алтайского края.	Стадия	Лист	Листов
Разработал	Качура	<i>Ониденко</i>				ПД	9	
Н.контроль								
ГИП								
Директор	Чистяков	<i>Ониденко</i>						
					План групповой сети розеток. Фрагмент плана на отметке 0.000. Четырехкомнатная квартира (поз. Г).			ООО "АРКАДА"
								Рубцовск 2018 год

План групповой сети освещения на отметке 0.000.
Четырехкомнатная квартира (поз. Г). М 1:75.

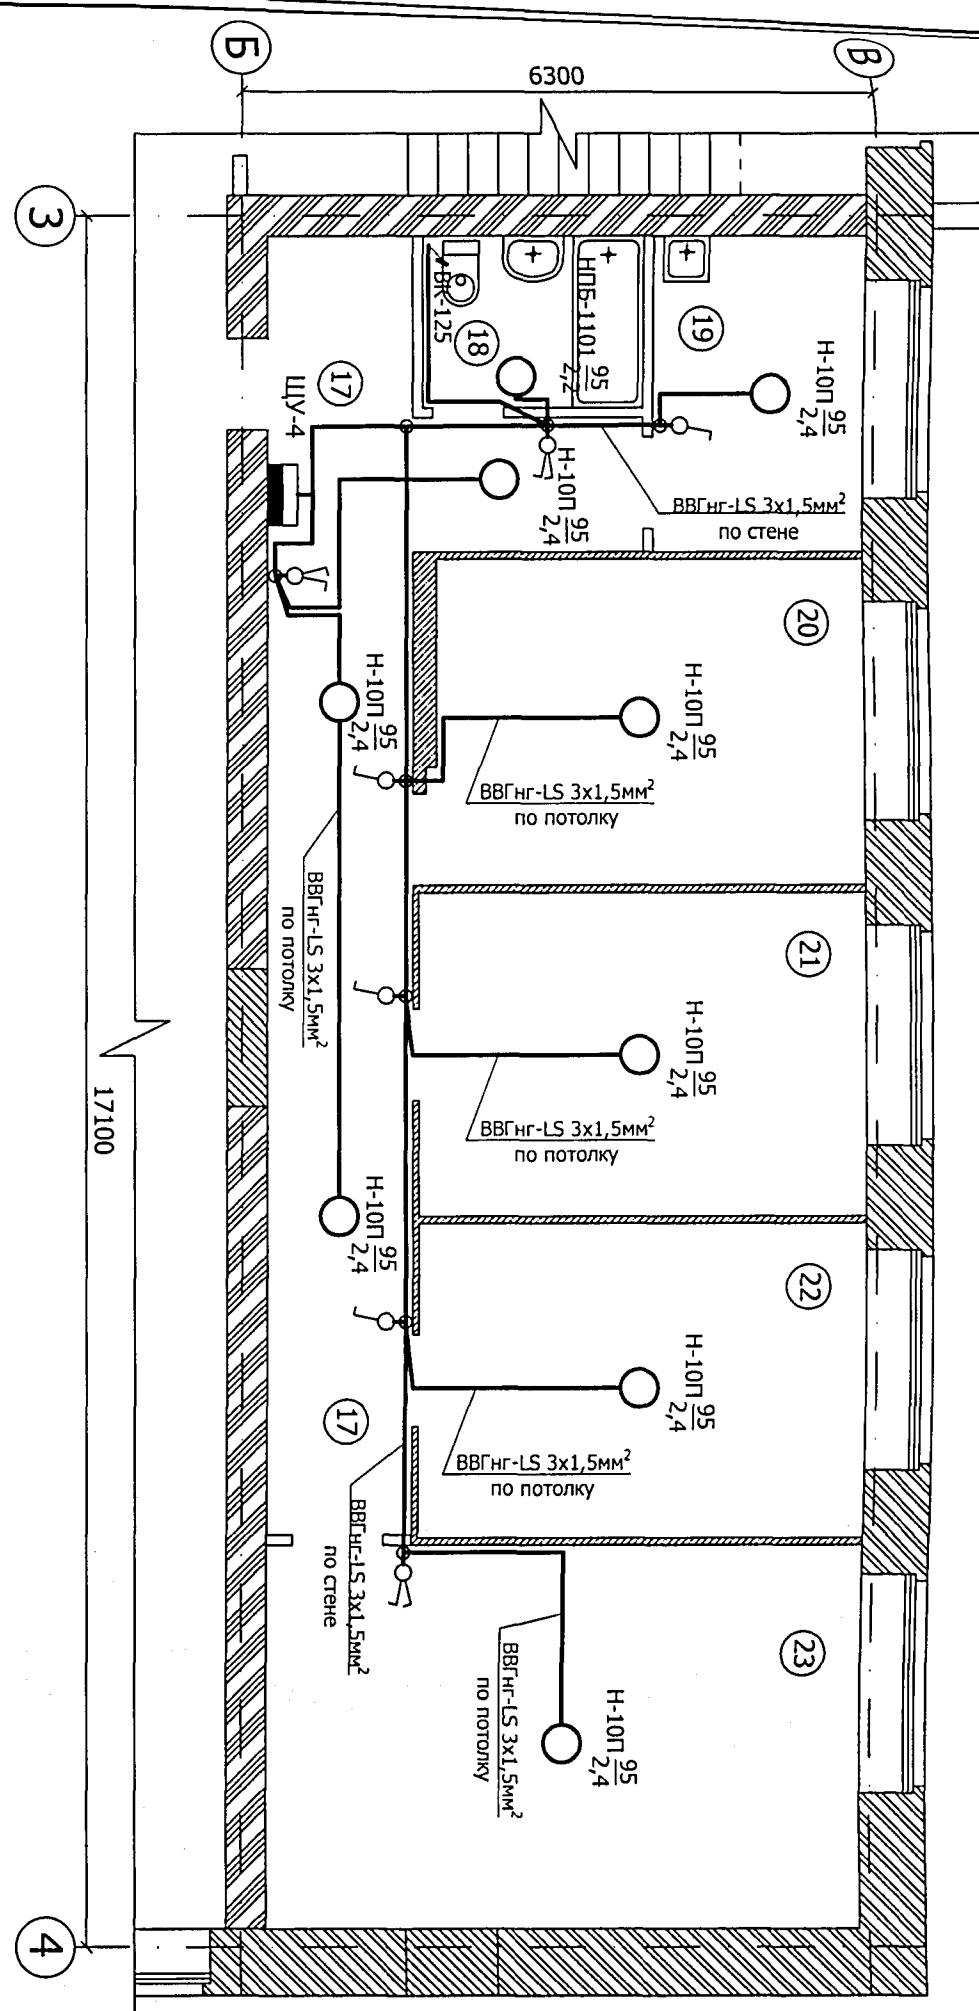

Экспликация помещений

Номер помещения	Наименование	Площадь м ²
Г	Четырехкомнатная квартира	96,41
17	Коридор	21,66
18	Совмещенный санузел	3,74
19	Кухня	6,57
20	Комната	13,93
21	Комната	14,02
22	Комната	13,76
23	Общая комната	22,55

О-11-18 ЭОМ

Перепланировка и переустройство жилых помещений № 11, 12, 13, 14, 15, 16, 18, 19, 20, 21, 22, 23, 24, 25, 26, 28, 33, 34, 35, 36, 37, 38, 39, 40 по ул. Громова № 30, в городе Рубцовске, Алтайского края, под жилые благоустроенные квартиры.


- Указания по монтажу:**
- Напряжение на светильниках ~220 В;
 - Выключатели управления освещением устанавливать на стенах со стороны дверной ручки на высоте 0,9м от уровня пола;
 - Прокладку кабелей через стены и перекрытия выполнить в отрезках неметаллических труб (ПВХ), с соответствующей герметизацией их негорючим составом;
 - Электромонтажные работы необходимо вести в соответствии с требованиями ГОСТ Р 50571.7-97, ПУЭ, СНИП 3.05.06-85.

Изм.	Кол.уч	Лист	№ лист	Подпись	Дата
Разработал	Качура	Р.А.			
Н.контроль	Онищенко	Р.А.			
ГиП	Онищенко	Р.А.			
Директор	Чистяков	Р.А.			

План групповой сети освещения.
Фрагмент плана на отметке 0.000.
четырехкомнатная квартира (поз. Г).

ООО "АРКАДА"
Рубцовск 2018 год

План групповой розеточной сети на отметке 0.000.
Двухкомнатная квартира (поз. Д). М 1:50.

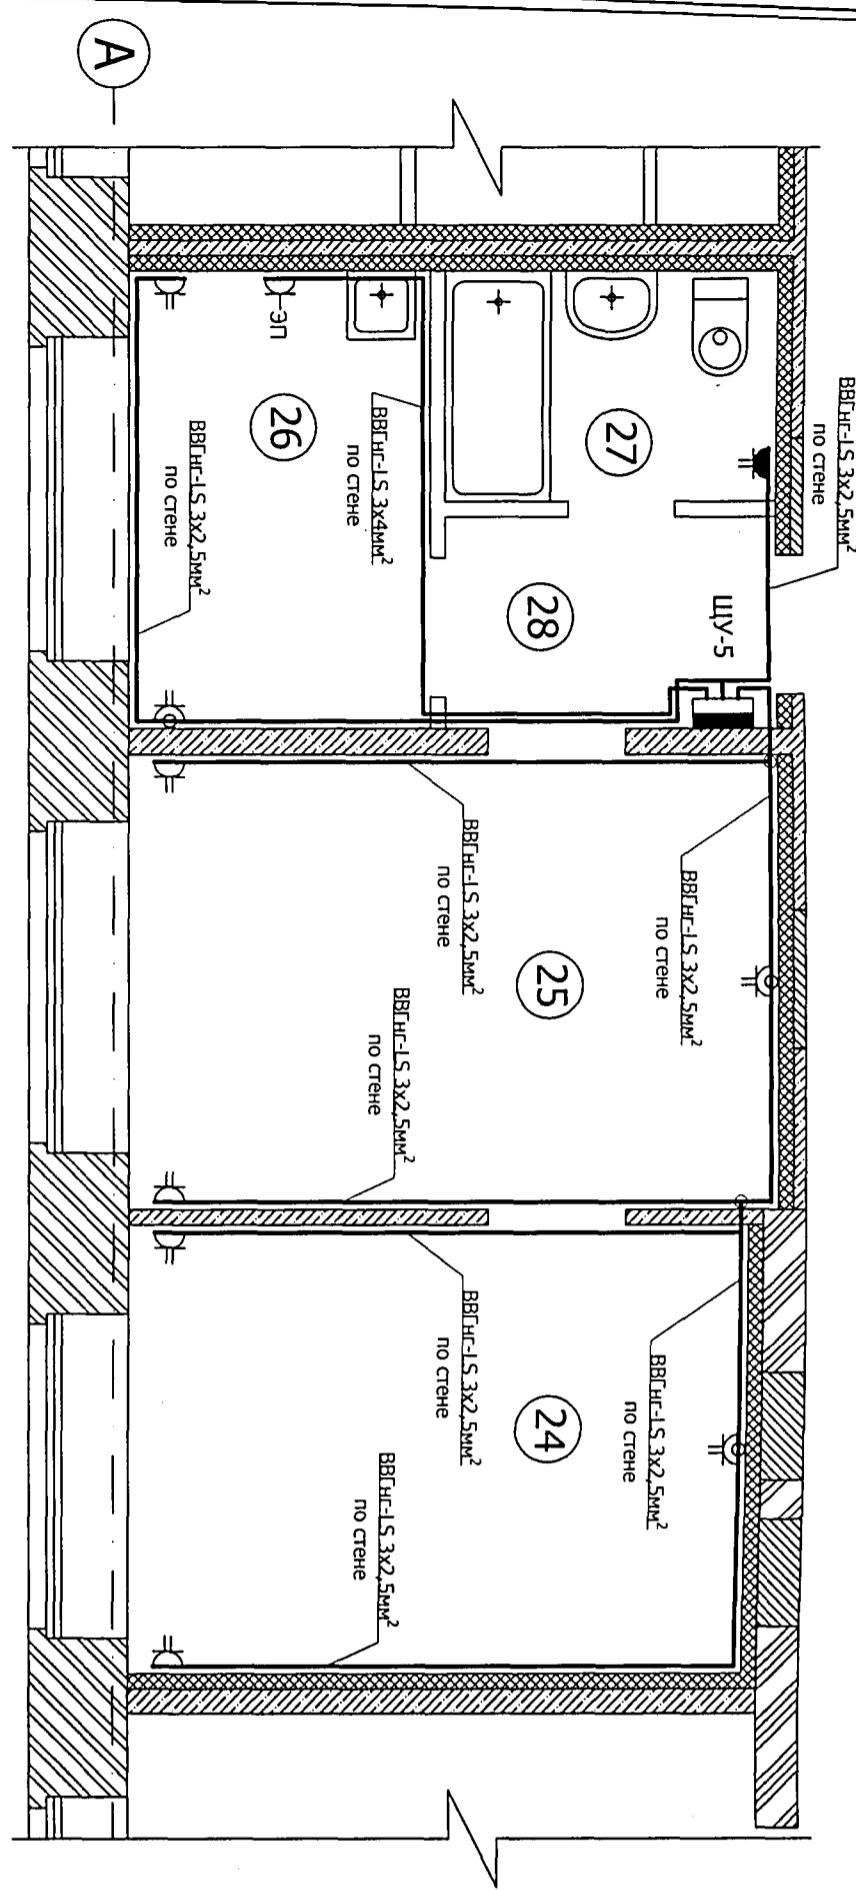

Экспликация помещений

Номер помещения	Наименование	Площадь м ²
Д	Двухкомнатная квартира	37,43
24	Комната	12,13
25	Общая комната	12,90
26	Кухня	6,02
27	Совмещенный санузел	3,34
28	Коридор	3,04

О-11-18 ЭОМ

Перепланировка и переустройство жилых помещений № 11, 12, 13, 14, 15, 16, 18, 19, 20, 21, 22, 23, 24, 25, 26, 28, 33, 34, 35, 36, 37, 38, 39, 40 по ул. Громова № 30, в городе Рубцовске, Алтайского края, под жилые благоустроенные квартиры.


- Указания по монтажу:
1. Напряжение на розетках ~220 В;
 2. Розетки для подключения бытовых электроприборов в комнатах устанавливать на стене на высоте 0,3м от уровня пола, на кухне и в ванной на высоте 0,9м от уровня пола;
 3. Розетку для подключения электроплиты устанавливать на стене на высоте 0,6м от уровня пола;
 4. Прокладку кабелей через стены и перекрытия выполнить в отрезках неметаллических труб (ПВХ), с соответствующей герметизацией их негорючим составом;
 5. Электромонтажные работы необходимо вести в соответствии с требованиями ГОСТ Р 50571.7-97, ПУЭ, СНиП 3.05.06-85.

Изм.	Кол.уч	Лист	№док	Подпись	Дата
Разработал	Качура	<i>Р.А.</i>			
Н.контроль	Онищенко	<i>А.Н.</i>			
ГМП	Онищенко	<i>А.Н.</i>			
Директор	Чистяков	<i>А.Н.</i>			

План групповой сети розеток.
Фрагмент плана на отметке 0.000.
Двухкомнатная квартира (поз. Д).

ООО "АРКАДА"
Рубцовск 2018 год

План групповой сети освещения на отметке 0.000.
Двухкомнатная квартира (поз. Д). М 1:50.

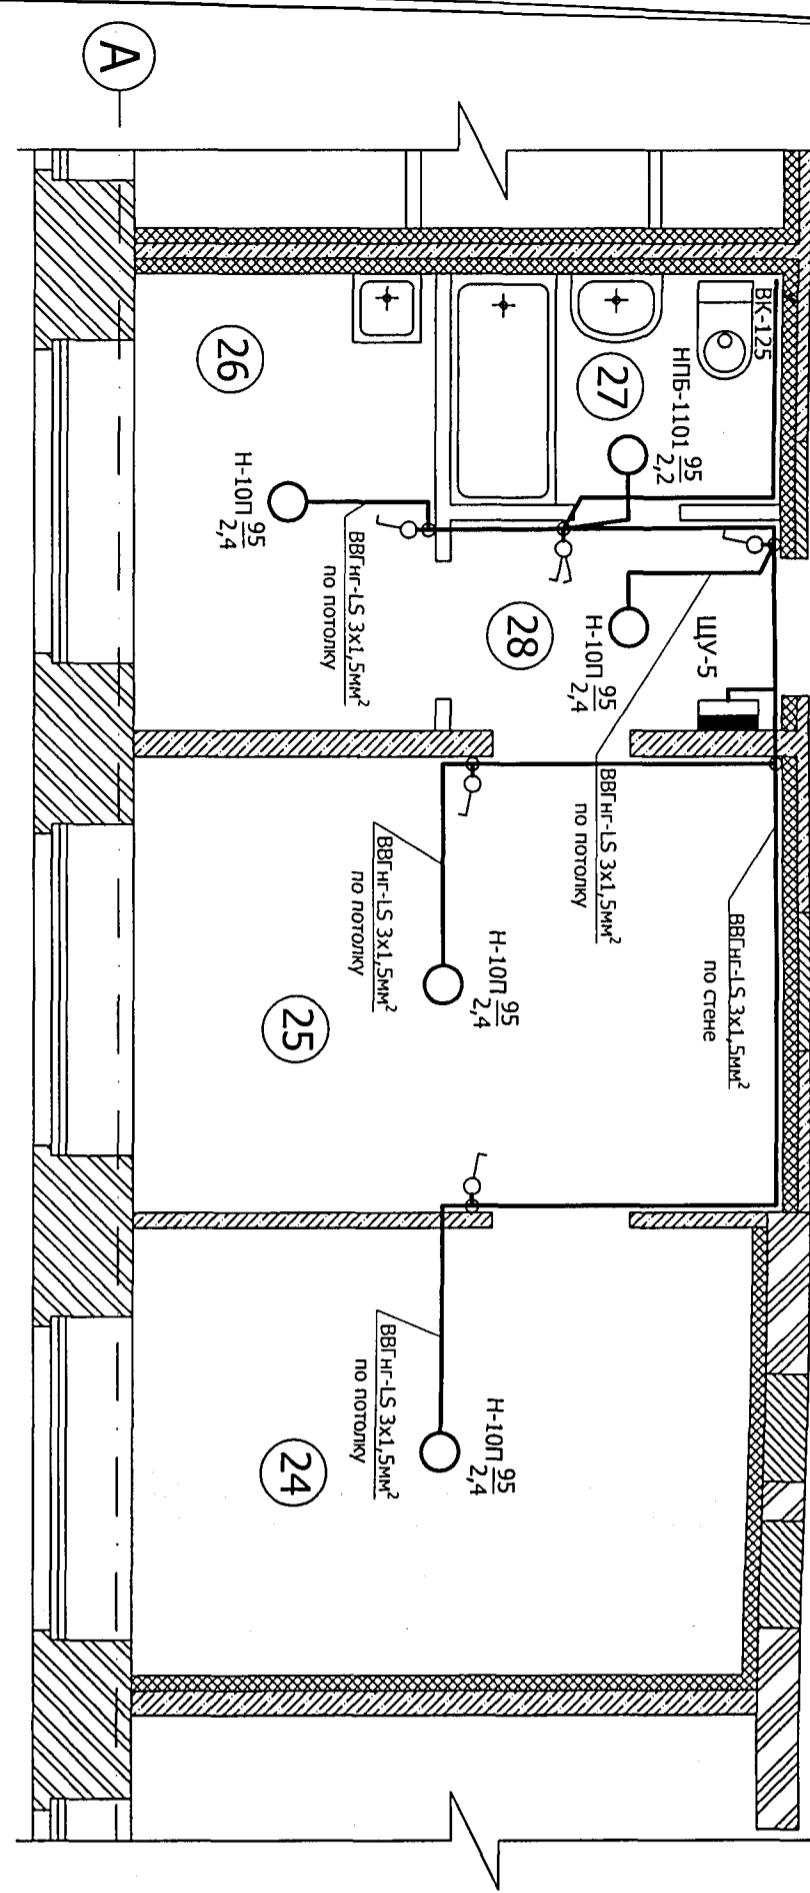

Экспликация помещений

Номер помещения	Наименование	Площадь м ²
Д	Двухкомнатная квартира	37,43
24	Комната	12,13
25	Общая комната	12,90
26	Кухня	6,02
27	Совмещенный санузел	3,34
28	Коридор	3,04

Указания по монтажу:

- Напряжение на светильниках ~220 В;
- Выключатели управления освещением устанавливать на стенах со стороны дверной ручки на высоте 0,9м от уровня пола;
- Прокладку кабелей через стены и перекрытия выполнить в отрезках неметаллических труб (ПВХ), с соответствующей герметизацией их негорючим составом;
- Электромонтажные работы необходимо вести в соответствии с требованиями ГОСТ Р50571.7-97, ПУЭ, СНиП 3.05.06-85.

О-11-18 ЭОМ


Перепланировка и переустройство жилых помещений № 11, 12, 13, 14, 15, 16, 18, 19, 20, 21, 22, 23, 24, 25, 26, 28, 33, 34, 35, 36, 37, 38, 39, 40 по ул. Громова № 30, в городе Рубцовске, Алтайского края, под жилые благоустроенные квартиры.

Изм.	Кол.уч	Лист	№док	Подпись	Дата	Разработал	Качура	Администрация города Рубцовска, Алтайского края.	Стадия	Лист	Листов
						Н.контроль	Ониденко		ПД	12	
						ГИП	Ониденко				
						Директор	Чистяков				

Фрагмент плана на отметке 0.000.
Двухкомнатная квартира (поз. Д).

ООО "АРКАДА"
Рубцовск 2018 год

План групповой розеточной сети на отметке 0.000.
Двухкомнатная квартира (поз. Е). М 1:50.

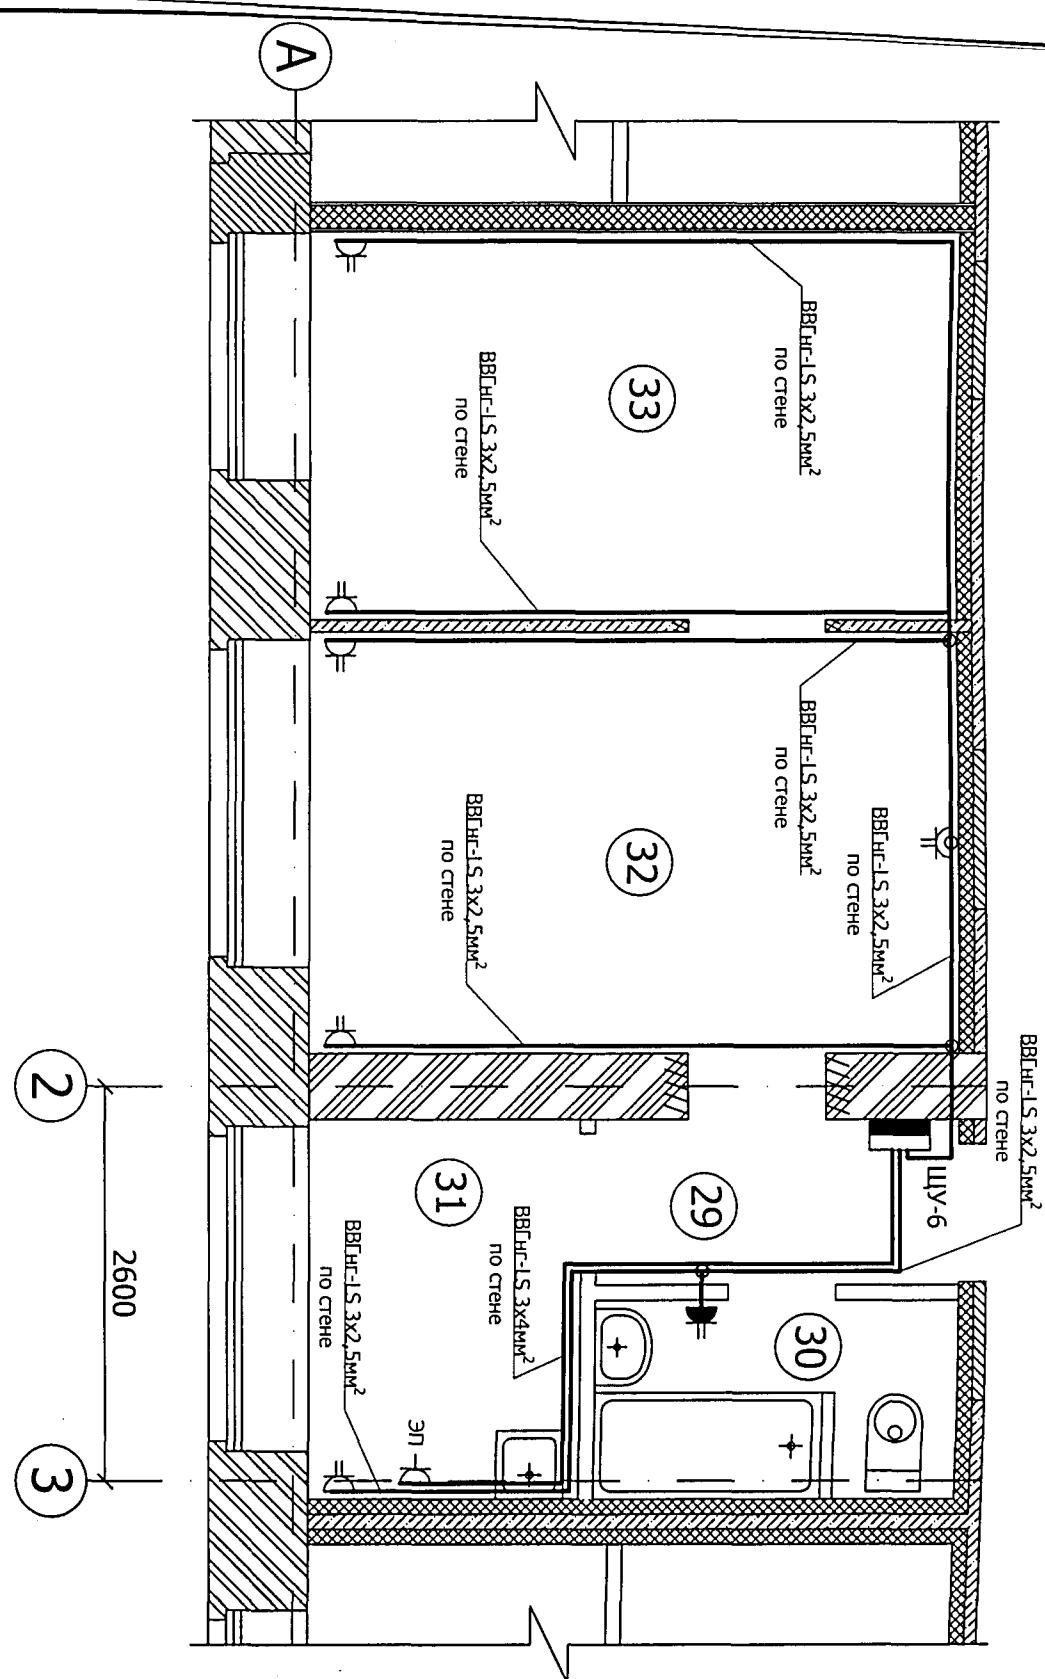

- Указания по монтажу:**
- Напряжение на розетках ~220 В;
 - Розетки для подключения бытовых электроприборов в комнатах устанавливать на стене на высоте 0,3м от уровня пола, на кухне и в ванной на высоте 0,9м от уровня пола;
 - Розетку для подключения электроплиты устанавливать на стене на высоте 0,6м от уровня пола;
 - Прокладку кабелей через стены и перекрытия выполнить в отрезках неметаллических труб (ПВХ), с соответствующей герметизацией их негорючим составом;
 - Электромонтажные работы необходимо вести в соответствии с требованиями ГОСТ Р 50571.7-97, ПУЭ, СНиП 3.05.06-85.

Экспликация помещений


Номер помещения	Наименование	Площадь м ²
E	Двухкомнатная квартира	33,11
29	Коридор	2,61
30	Совмещенный санузел	3,09
31	Кухня	4,50
32	Общая комната	11,91
33	Комната	11,0

O-11-18 ЭОМ

Перепланировка и переустройство жилых помещений № 11, 12, 13, 14, 15, 16, 18, 19, 20, 21, 22, 23, 24, 25, 26, 28, 33, 34, 35, 36, 37, 38, 39, 40 по ул. Громова № 30, в городе Рубцовске, Алтайского края, под жилье благоустроенные квартиры.

Изм.	Кол.уч	Лист	Нр док	Подпись	Дата	Стадия	Лист	Листов
Разработал	Качура	<i>Р.Н.</i>				Администрация города Рубцовска,		
Н.контроль	Ониденко	<i>Р.Н.</i>				Алтайского края.		
ГИП	Ониденко	<i>Р.Н.</i>						
Директор	Чистяков	<i>Р.Н.</i>						
						План групповой сети розеток.		
						Фрагмент плана на отметке 0.000.		
						Двухкомнатная квартира (поз. Е).		
						ООО "АРКАДА"		
								Рубцовск 2018 год

План групповой сети освещения на отметке 0.000.
Двухкомнатная квартира (поз. Е). М 1:50.

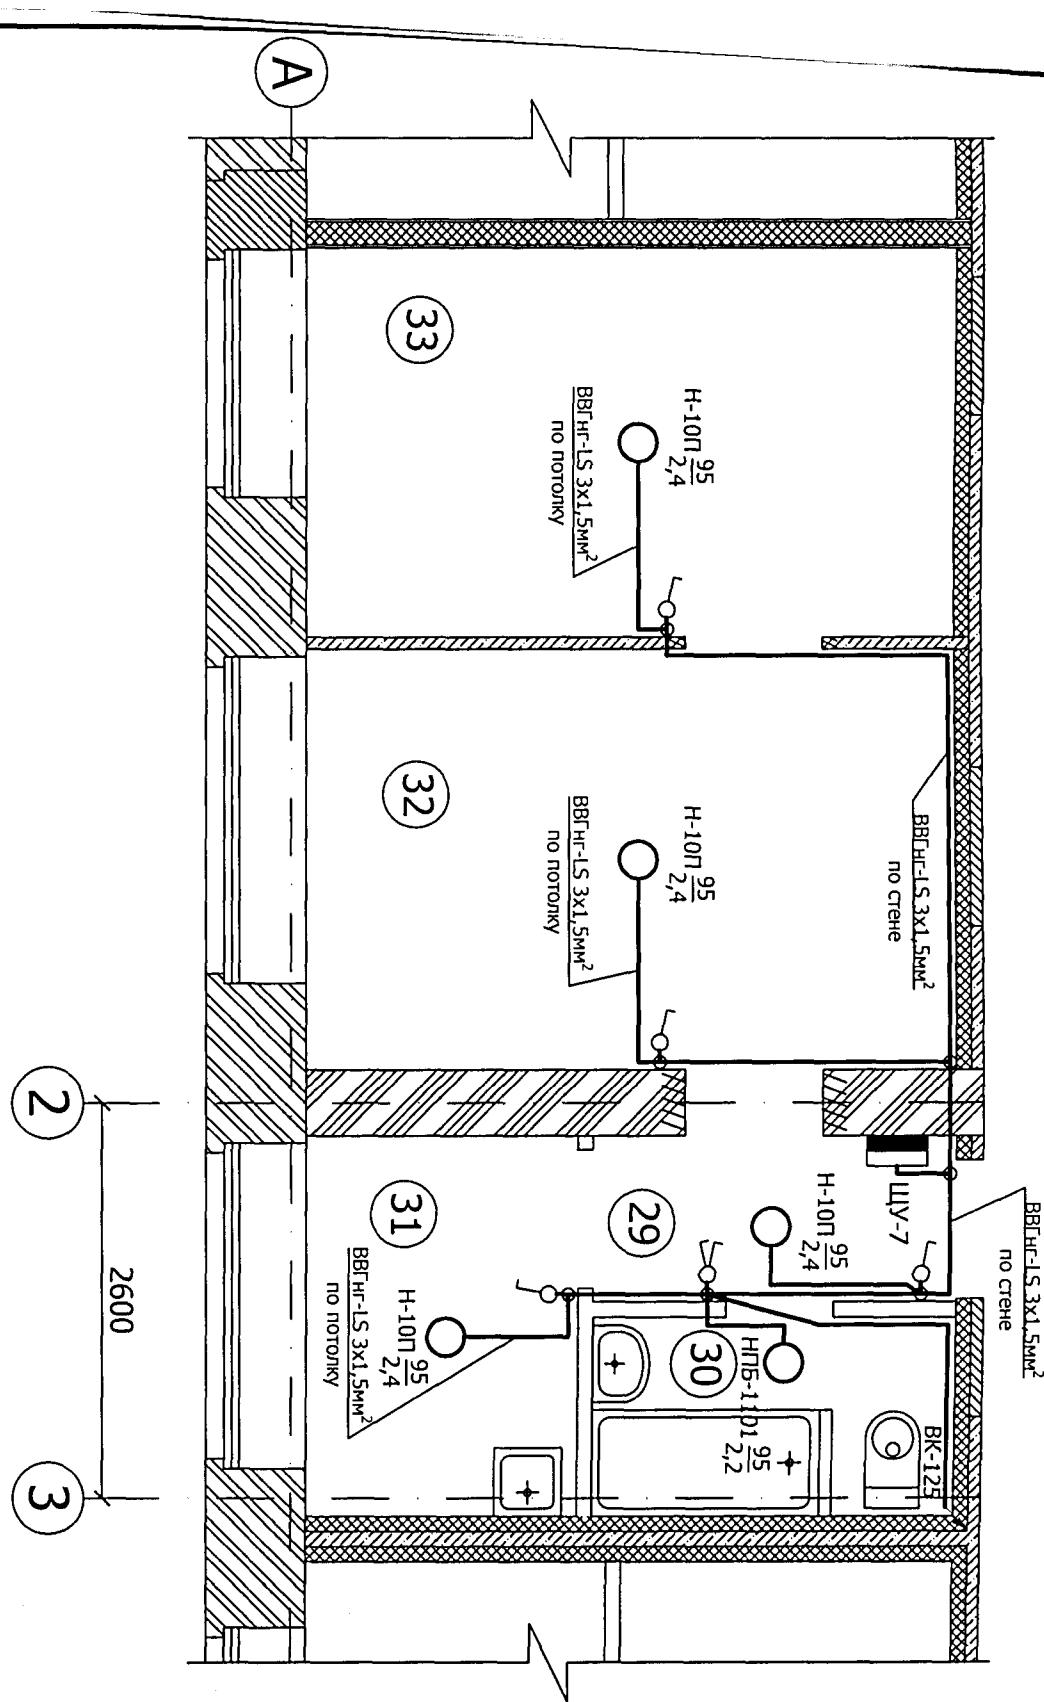


- Указания по монтажу:
- Напряжение на светильниках ~220 В;
 - Выключатели управления освещением устанавливать на стенах со стороны дверной ручки на высоте 0,9м от уровня пола;
 - Прокладку кабелей через стены и перекрытия выполнить в отрезках неметаллических труб (ПВХ), с соответствующей герметизацией их негорючим составом;
 - Электромонтажные работы необходимо вести в соответствии с требованиями ГОСТ Р 50571.7-97, ПУЭ, СНиП 3.05.06-85.

О-11-18 ЭОМ					
Перепланировка и переустройство жилых помещений № 11, 12, 13, 14, 15, 16, 18, 19, 20, 21, 22, 23, 24, 25, 26, 28, 33, 34, 35, 36, 37, 38, 39, 40 по ул. Громова № 30, в городе Рубцовске, Алтайского края, под жилые благоустроенные квартиры.					
изм.	Коп.уч	лист	нр.док.	Подпись	Дата
разработал	Качура	<i>А.А.</i>			
нконтроль	Онищенко	<i>А.А.</i>			
ГИП	Онищенко	<i>А.А.</i>			
директор	Чистяков (руководитель)	<i>А.А.</i>			
План групповой сети освещения. Фрагмент плана на отметке 0.000. Двухкомнатная квартира (поз. Е).			ООО "АРКАДА" Рубцовск 2018 год		

Экспликация помещений

Номер помещения	Наименование	Глощадь м ²
E	Двухкомнатная квартира	33,11
29	Коридор	2,61
30	Совмещенный санузел	3,09
31	Кухня	4,50
32	Общая комната	11,91
33	Комната	11,0

**План групповой розеточной сети на отметке 0.000.
Однокомнатная квартира (поз. Ж). М 1:50.**

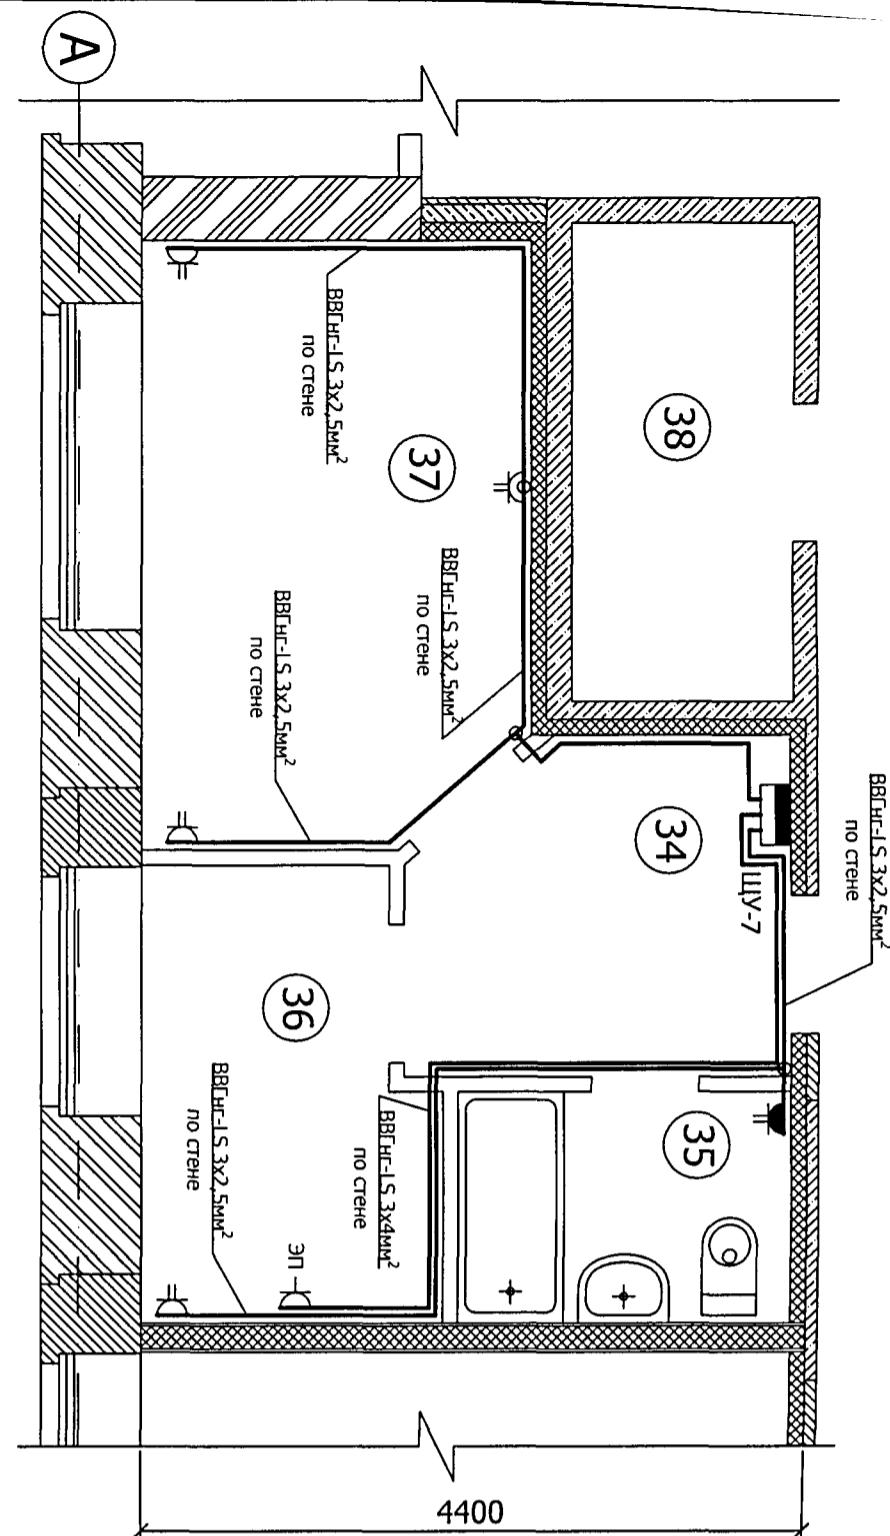

Указания по монтажу:

1. Напряжение на розетках ~220 В;
2. Розетки для подключения бытовых электроприборов в комнатах устанавливать на стене на высоте 0,3м от уровня пола, на кухне и в ванной на высоте 0,9м от уровня пола;
3. Розетку для подключения электроплиты устанавливать на стене на высоте 0,6м от уровня пола;
4. Прокладку кабелей через стены и перекрытия выполнить в отрезках неметаллических труб (ПВХ), с соответствующей герметизацией их негорючим составом;
5. Электромонтажные работы необходимо вести в соответствии с требованиями ГОСТ Р 50571.7-97, ПУЭ, СНиП 3.05.06-85.

Экспликация помещений


Номер помещения	Наименование	Площадь м ²
Ж	Однокомнатная квартира	24,25
34	Коридор	5,33
35	Совмещенный санузел	3,34
36	Кухня	5,48
37	Комната	10,01
38	Смежное помещение электроцитовой	

O-11-18 ЭОМ

Перепланировка и переустройство жилых помещений № 11, 12, 13, 14, 15, 16, 18, 19, 20, 21, 22, 23, 24, 25, 26, 28, 33, 34, 35, 36, 37, 38, 39, 40 по ул. Громова № 30, в городе Рубцовске, Алтайского края, под жилые благоустроенные квартиры.

Изм.	Кол.уч	Лист	Мэдок	Подпись	Дата	Стадия	Лист	Листов
Разработал	Качура	<i>Р.Н.</i>				Администрация города Рубцовска,		
Н.контроль	Ониденко	<i>Р.Н.</i>				Алтайского края.		
ГИП	Ониденко	<i>Р.Н.</i>						
Директор	Чистяков	<i>Р.Н.</i>						
						План групповой сети розеток.		
						Фрагмент плана на отметке 0.000.		
						ООО "АРКАДА"		
						Однокомнатная квартира (поз. Ж).		
						Рубцовск 2018 год		

**План групповой сети освещения на отметке 0.000.
Однокомнатная квартира (поз. Ж). М 1:50.**

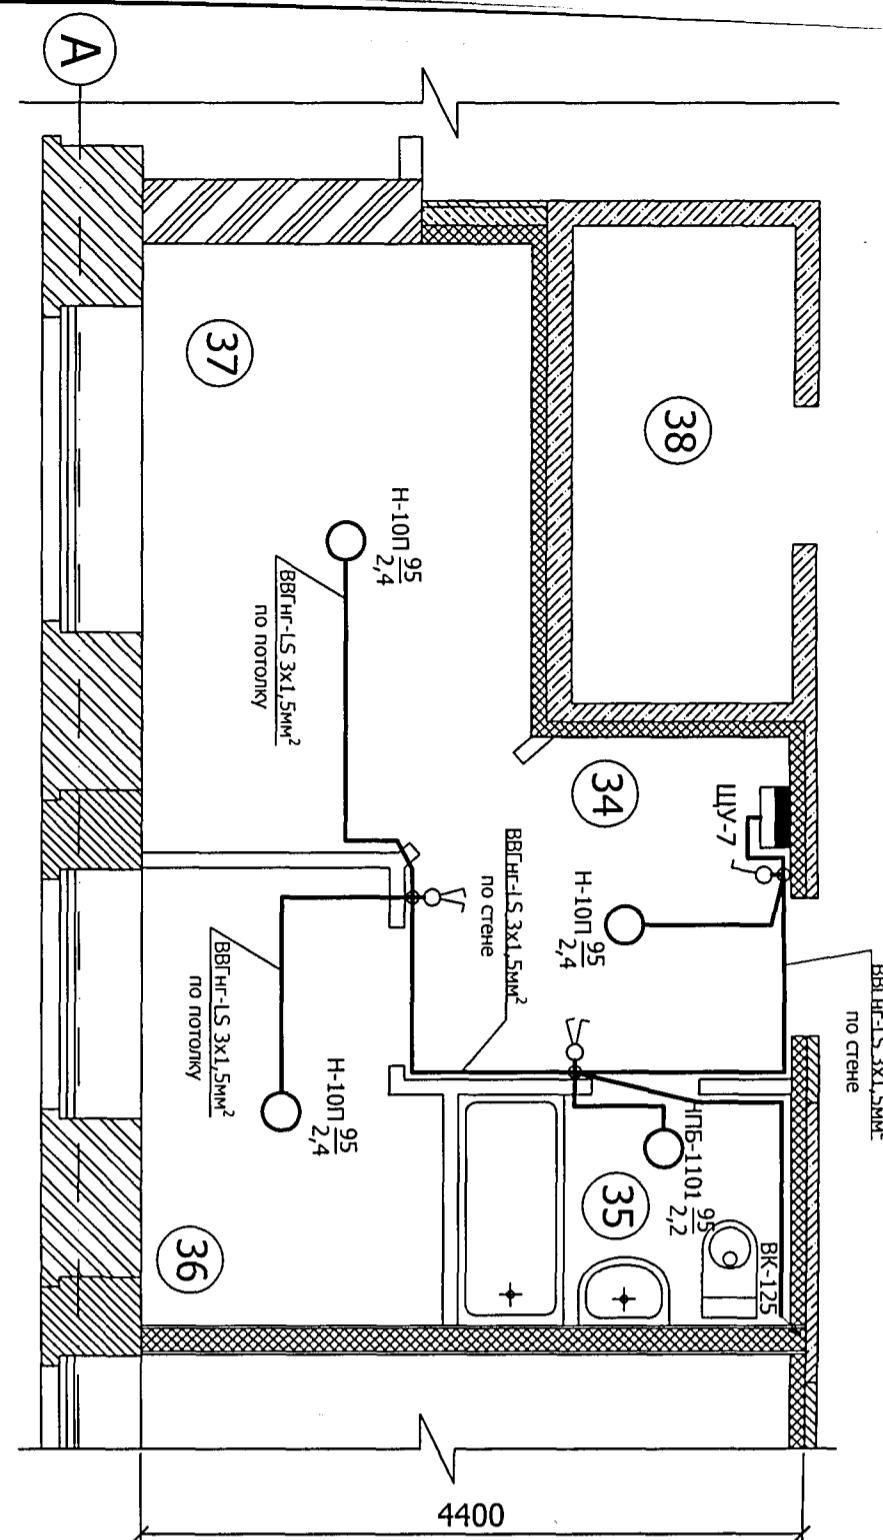

Указания по монтажу:

1. Напряжение на светильниках ~220 В;
2. Выключатели управления освещением устанавливать на стенах со стороны дверной ручки на высоте 0,9м от уровня пола;
3. Прокладку кабелей через стены и перекрытия выполнить в отрезках неметаллических труб (ПВХ), с соответствующей герметизацией их негорючим составом;
4. Электромонтажные работы необходимо вести в соответствии с требованиями ГОСТ Р 50571.7-97, ПУЭ, СНиП 3.05.06-85.

Экспликация помещений

Номер помещения	Наименование	Площадь м ²
Ж	Однокомнатная квартира	24,25
34	Коридор	5,33
35	Совмещенный санузел	3,34
36	Кухня	5,48
37	Комната	10,01
38	Смежное помещение электричтовой	

О-11-18 ЭОМ

Перепланировка и переустройство жилых помещений № 11, 12, 13, 14, 15, 16, 18, 19, 20, 21, 22, 23, 24, 25, 26, 28, 33, 34, 35, 36, 37, 38, 39, 40 по ул. Громова № 30, в городе Рубцовске, Алтайского края, под жилые благоустроенные квартиры.

Изм.	Кол.уч	Лист	Но.док	Подпись	Дата
Разработал	Качура				
Н.контроль	Онищенко				
ГПП	Онищенко				
Директор	Чистяков				

Администрация города Рубцовска,
Алтайского края.

Стадия Лист Листов

ПД 16


План групповой сети освещения.
Фрагмент плана на отметке 0.000.
Однокомнатная квартира (поз. Ж).

ООО "АРКАДА"
Рубцовск 2018 год

Источник питания

От ВРУ
ВВГнг-LS 5x16мм²
по стеке, L=5м

Распределительная панель (щит) Тип	
Автомат отходящей линии, Тип	Автомат (рубильник) ввода, Тип
Тип, ном.ток автомата (рубильника)	Номинальный ток расцепителя, А (плавкой вставки)
Номинальный ток расцепителя, А (плавкой вставки)	Тип, ном.ток автомата (рубильника)

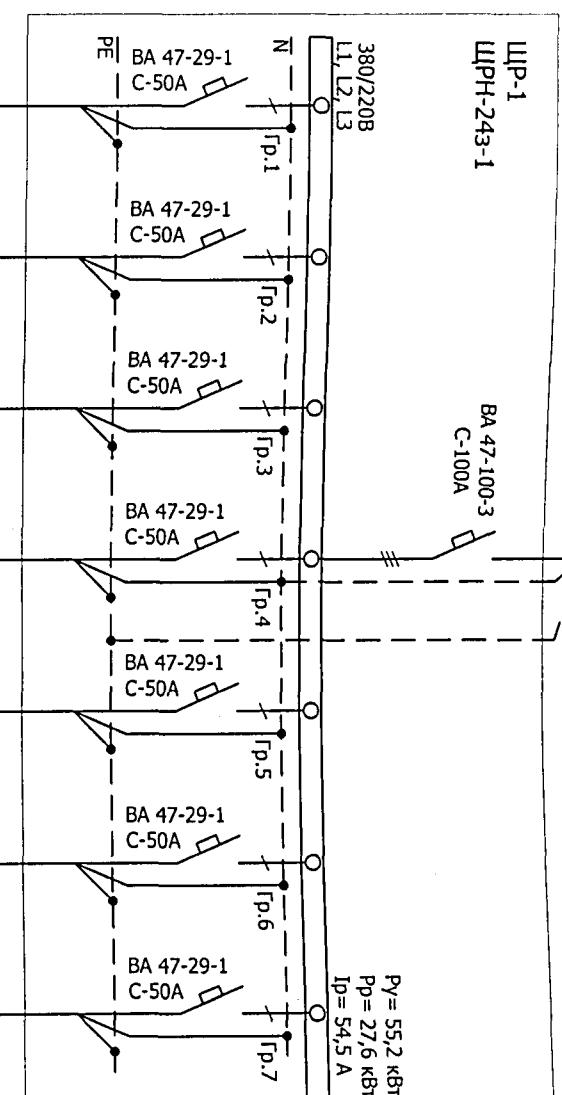

Электроприёмник		Распределительная сеть						
Наименование электроприёмника		Обозначение на плане						
№ Помещения по плану		Щит учёта	Щит учёта	Щит учёта	Щит учёта	Щит учёта	Щит учёта	Щит учёта
1. Выбор сечения кабеля произведен по табл. 1.3.б. ПУЭ изд. 7								
2. Нарезку кабеля производить после контрольного промера длины трасс								
3. Система заземления использовать трехфазных сетей переменного тока - TN-C-S								
4. Нулевой рабочий проводник (N) изолировать от заземленных частей щита								
5. Возможна замена автоматических выключателей на выключатели других марок, аналогичных установленным по своим характеристикам								
6. Электромонтажные работы необходимо вести в соответствии с требованиями ГОСТ Р 50571.7-97, ПУЭ, СНИП 3.05.06-85.								

O-11-18 ЭМ

Изм. кол.уч. лист №док. Подп. Дата

Разраб. Качура

Н. контр. Ониденко

ГИП

Директор. Чистяков

Расчетная электрическая

схема ЩР-1.

г. Рубцовск 2018 год

Стадия


Лист

Листов

ПД

17

От щр-1 ВВГнг-LS 3х6мм², по стеке

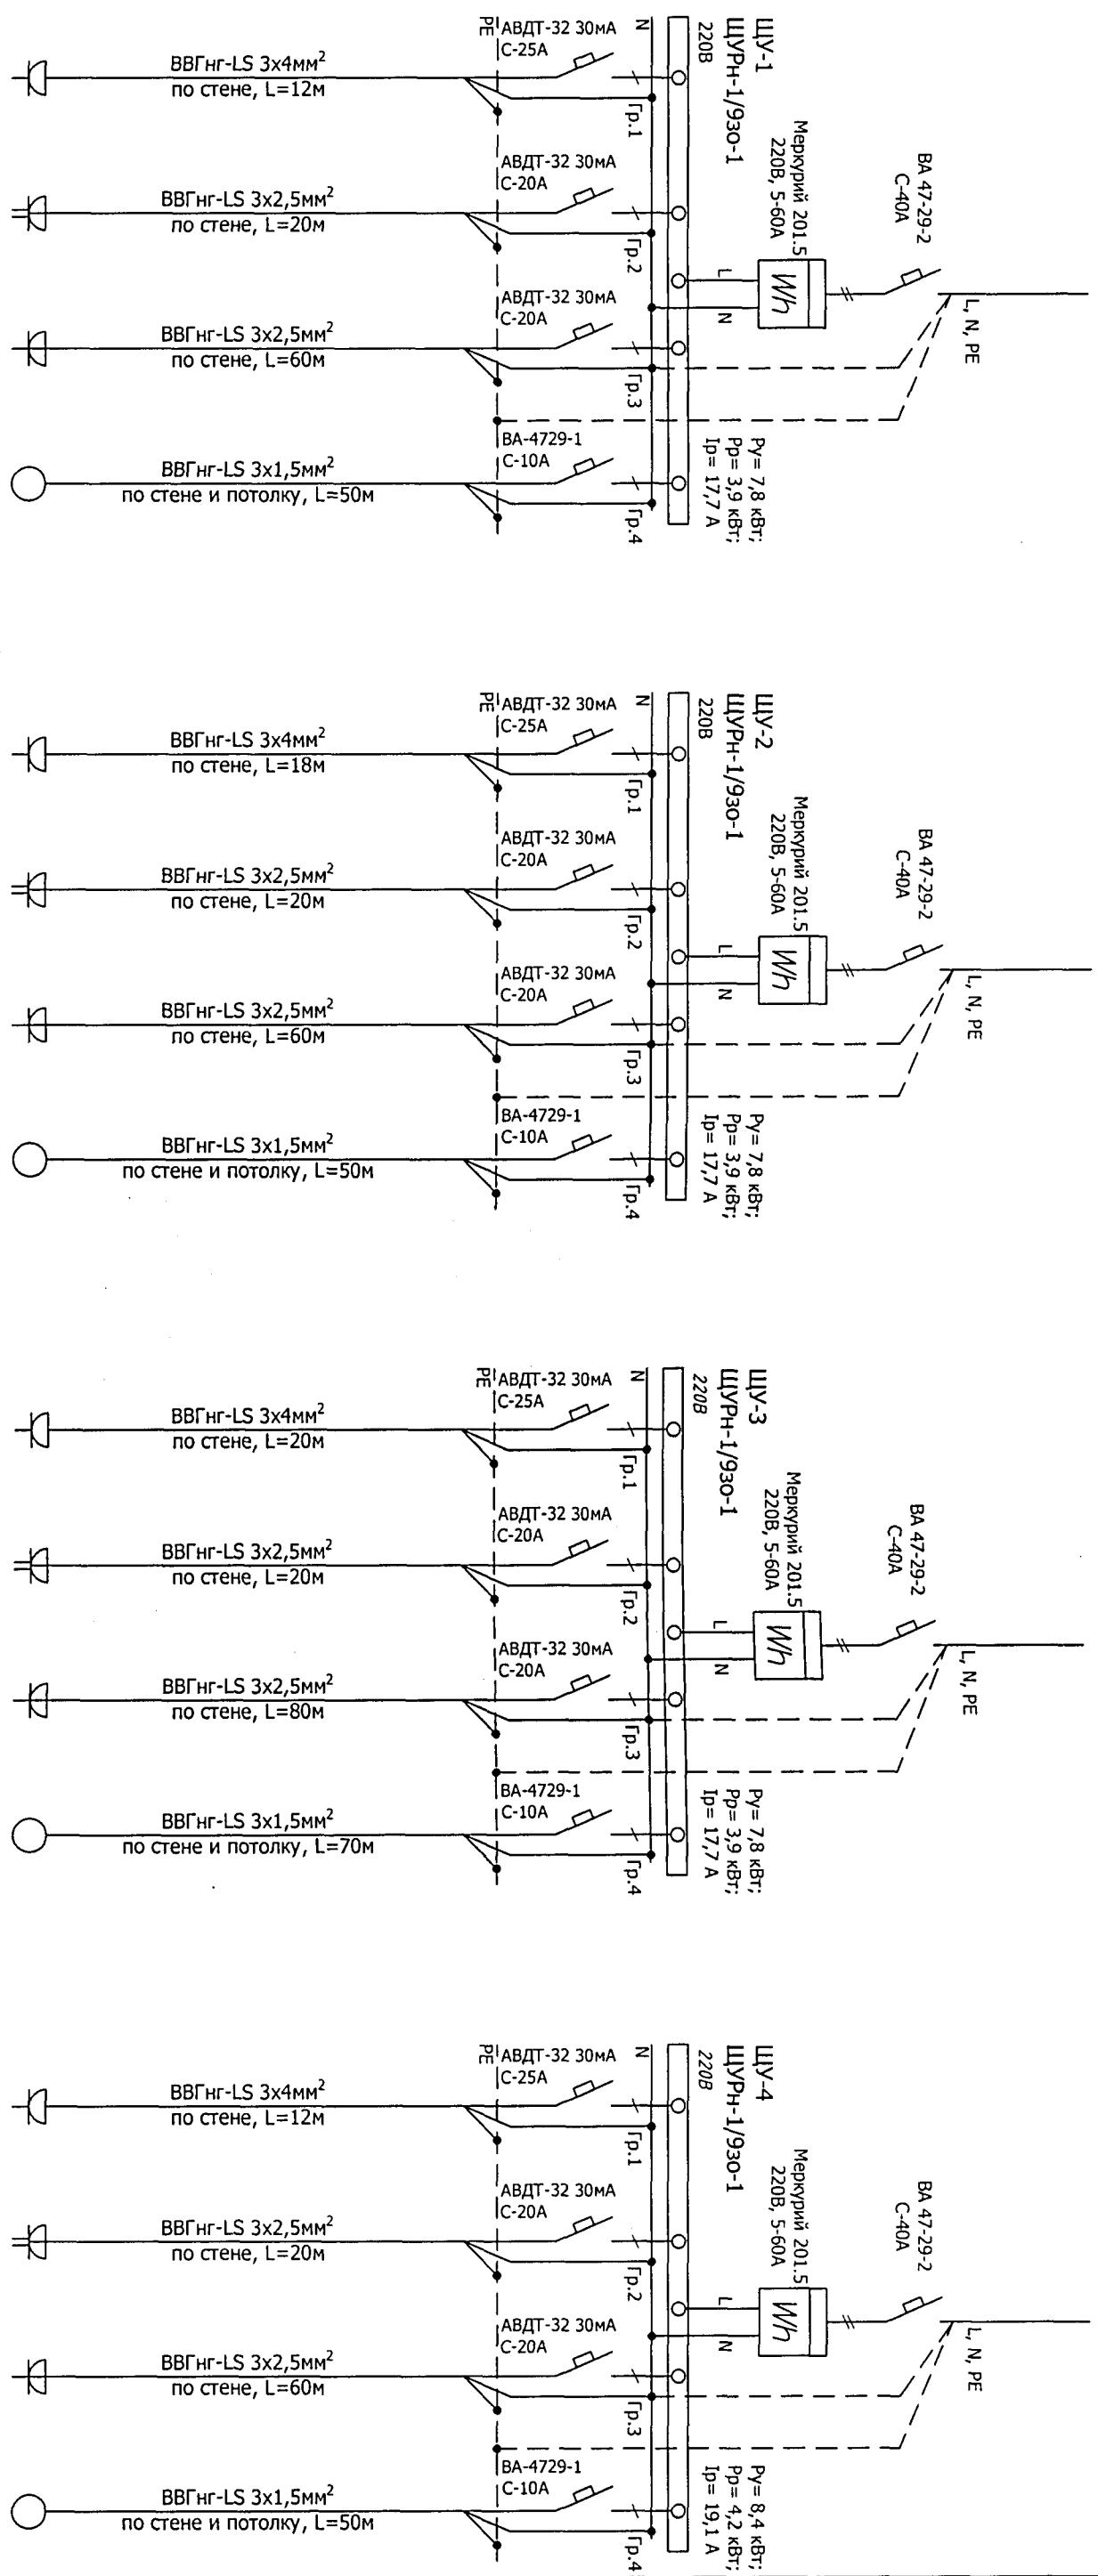

1. Выбор сечения кабеля произведен по табл. 1.3.6. ПУЭ изд. 7													
2. Нарезку кабеля производить после контрольного промера длины трасс													
3. Система заземления используемых трехфазных сетей переменного тока - TN-C-S													
4. Нулевой рабочий проводник (N) изолировать от заземленных частей щита													
5. Возможна замена автоматических выключателей на выключатели других марок, аналогичных установленным по своим характеристикам													
6. Электромонтажные работы необходимо вести в соответствии с требованиями ГОСТ Р 50571.7-97, ПУЭ, СНиП 3.05.06-85.													
Изм.	Кол.ч.	Лист	№док.	Подп.	Дата								
Разработал	Качура	Сергей	09.14										
Н. контр.	Онищенко	Юрий	09.14										
ГИП	Онищенко	Юрий	09.14										
Директор.	Чистяков	Сергей	09.14										

О-11-18 ЭОМ

Расчетная электрическая

схема ЩУ-1, ЩУ-2, ЩУ-3, ЩУ-4


Г. Рубцовск 2018 год

- Выбор сечения кабеля произведен по табл. 1.3.6. ПУЭ изд. 7
- Нарезку кабеля производить после контрольного промера длины трасс
- Система заземления используемых трехфазных сетей переменного тока - TN-C-S
- Нулевой рабочий проводник (N) изолировать от заземленных частей щита
- Возможна замена автоматических выключателей на выключатели других марок, аналогичных установленным по своим характеристикам
- Электромонтажные работы необходимо вести в соответствии с требованиями ГОСТ Р 50571.7-97, ПУЭ, СНиП 3.05.06-85.

От щр-1 ВВГнг-LS 3х6мм², по стеке

От щр-1 ВВГнг-LS 3х6мм², по стеке

От щр-1 ВВГнг-LS 3х6мм², по стеке

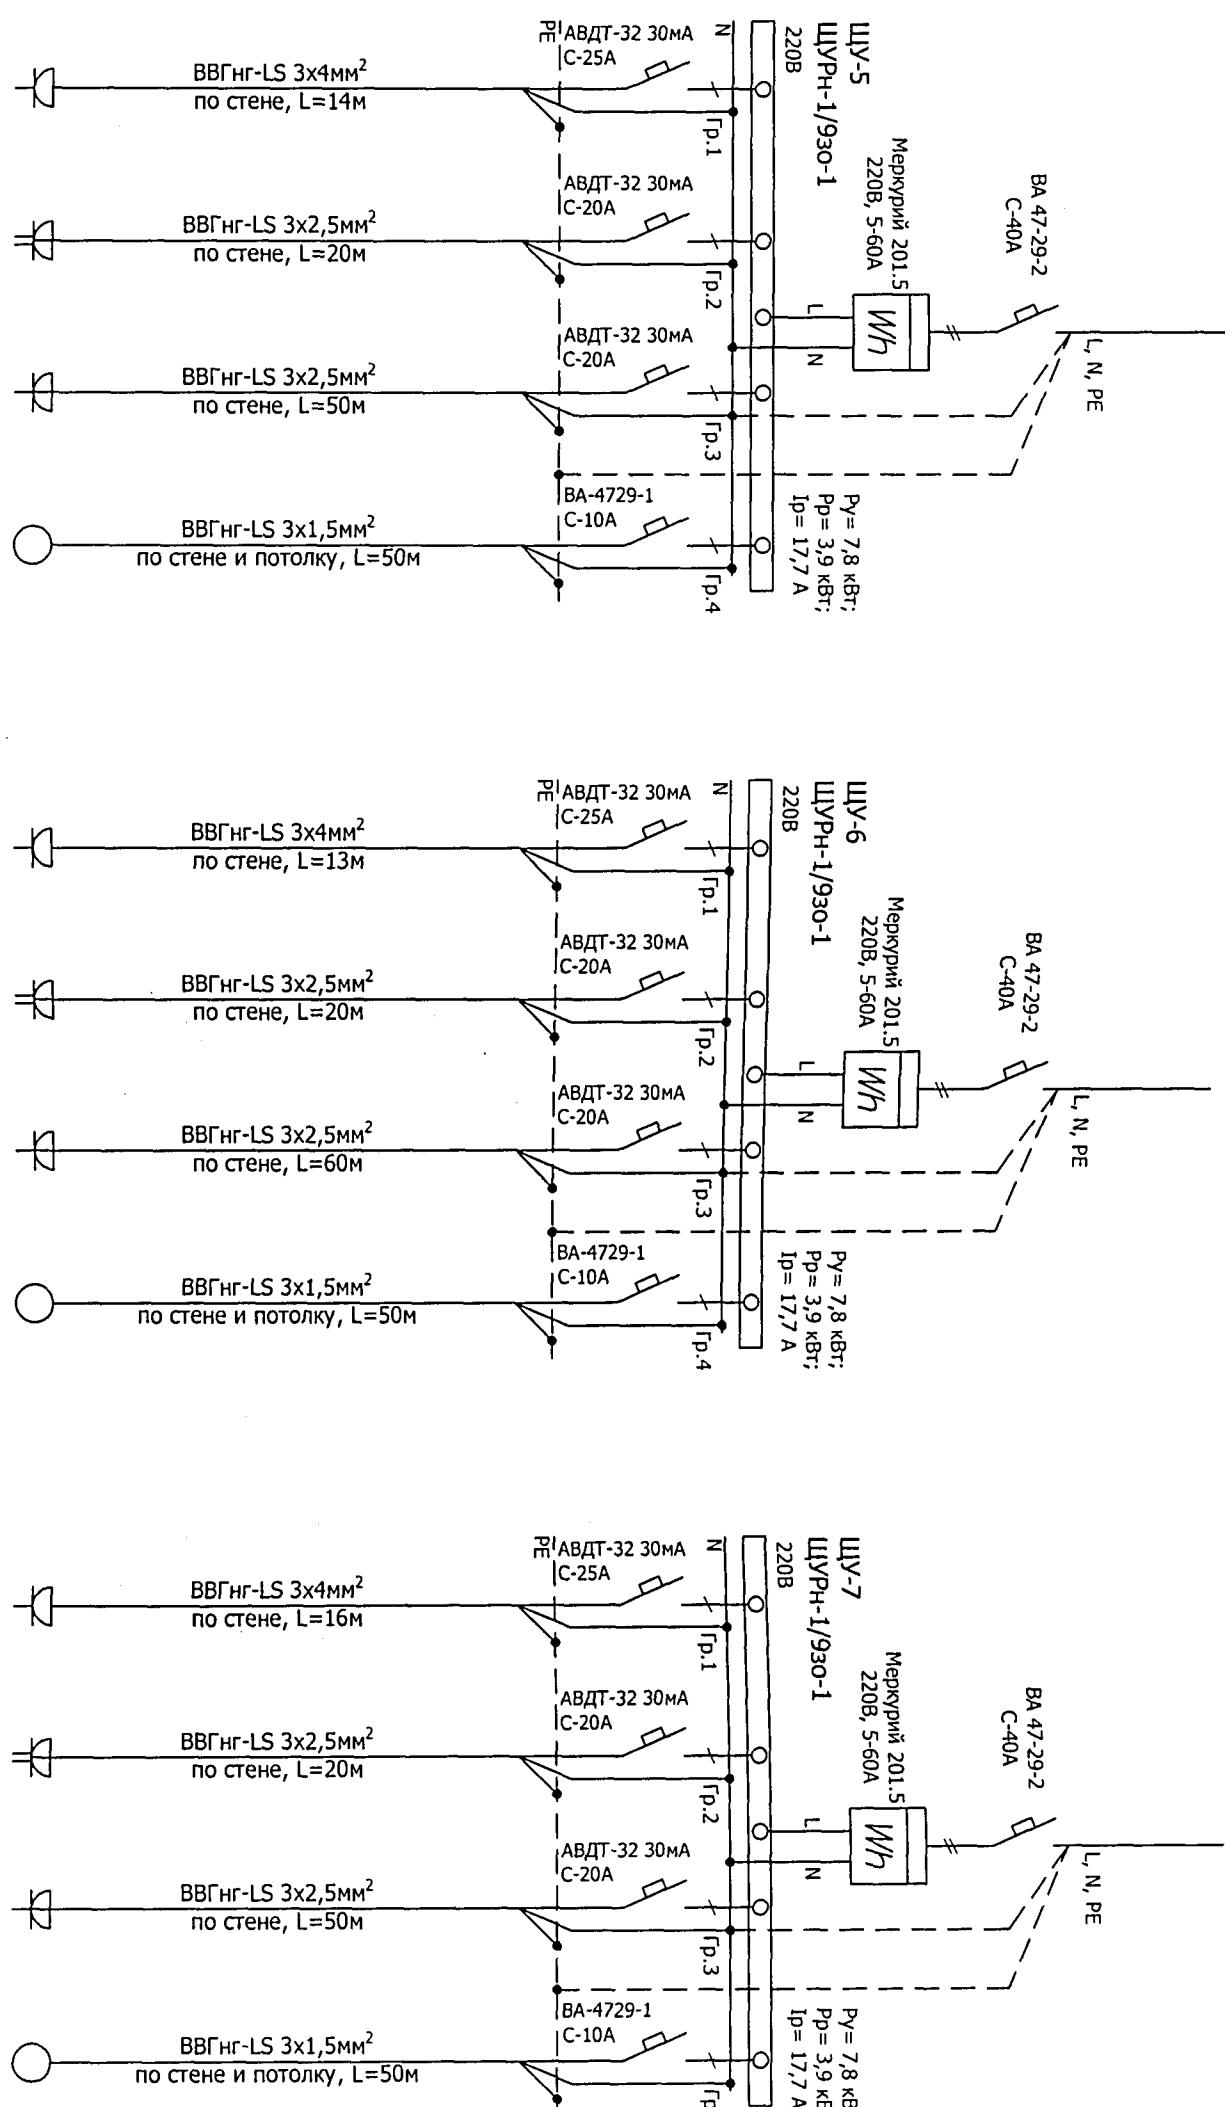

1.	Выбор сечения кабеля произведен по табл. 1.3.6. ПУЭ изд. 7												
2.	Нарезку кабеля производить после контрольного промера длины трасс												
3.	Система заземления используемых трехфазных сетей переменного тока - TN-C-S												
4.	Нулевой рабочий проводник (N) изолировать от заземленных частей щита												
5.	Возможна замена автоматических выключателей на выключатели других марок, аналогичных установленным по своим характеристикам												
6.	Электромонтажные работы необходимо вести в соответствии с требованиями ГОСТ Р 50571.7-97, ПУЭ, СНИП 3.05.06-85.												

O-11-18 ЭОМ

Изм.	Кол.уч.	Лист	№ док.	Подп.	Дата
Разработал	Качура	Одн.	109.14		
Н.контр.	Ониденко	РД	09.14		
ГИП	Ониденко	РД	09.14		
Директор	Чистяков	РД	09.14		

Расчетная электрическая
схема ЩУ-5, ЩУ-6, ЩУ-7

г. Рубцовск 2018 год

Стадия	лист	листов
ПД	19	

№п/п	Наименование и техническая характеристика	Тип, марка, обозначение документа, опросного листа	Код оборудования, изготоителя, материала	Завод изготовитель	Ед. изм.	Кол-во	Масса едкг	Примечания	
								шт.	шт.
1	Шит распределительный металлический, подвесной	ШРН-243-1 УЖЛ IP31		ИЭК	шт.	1			
2	Счетчик активной электроэнергии однофазный 220В, 5-60А	ШУРН-1/930-1 УЖЛ IP31		ИЭК	шт.	7			
3	Автоматический выключатель трёхполюсный	Меркурий 201.5		ИЭК	шт.	1			
4	Автоматический выключатель однополюсный	ВА-47-100-3С IH=100A		ИЭК	шт.	7			
5	Автоматический выключатель двухполюсный	ВА-47-29-2С IH=40A		ИЭК	шт.	7			
6	Автоматический выключатель однополюсный дифференциальный	ВА-47-29-1С IH=10A		ИЭК	шт.	7			
7	Автоматический выключатель двухполюсный дифференциальный	АВДТ-32 30mA С=25A		ИЭК	шт.	7			
8	Автоматический выключатель двухполюсный дифференциальный	АВДТ-32 30mA С=20A		ИЭК	шт.	14			
9	Нулевая шина	8x12 КС		ИЭК	шт.	16			
10	Изолятор угловой			шт.	16				
11	Кабель с медными жилами	ВВГнг-LS 5x16мм ²		шт.	5				
12	Кабель с медными жилами	ВВГнг-LS 5x6мм ²		шт.	150				
13	Кабель с медными жилами	ВВГнг-LS 5x4мм ²		шт.	105				
14	Кабель с медными жилами	ВВГнг-LS 3x2,5мм ²		шт.	560				
15	Кабель с медными жилами	ВВГнг-LS 3x1,5мм ²		шт.	370				
16	Коробка распределительная	GE41024		шт.	68				
17	Подрозетник d=68мм	C3E3		шт.	95				
18	Выключатель одноклавишный скрытой установки	C16-057		шт.	20				
19	Выключатель двухклавишный скрытой установки	C56-043		шт.	16				
20	Розетка одноместная скрытой установки с заземляющим контактом	РС 16-004		шт.	4				
21	Розетка двухместная скрытой установки с заземляющим контактом	РС 16-007		шт.	48				
22	Розетка одноместная скрытой установки с заземляющим контактом брэзгозашитная	РС 16-126Б		шт.	7				
23	Разъём для электроплит 32A/220В	ВШ 32-002		шт.	7				
24	Светильник накладной для ламп накаливания, IP-64	НПБ-1101		шт.	7				
25	Патрон электрический подвесной Е-27	Н-10П		шт.	35				

0-11-18 ЭОМ

Перепланировка и переустройство жилых помещений № 11, 12, 13, 14, 15, 16, 18,

19, 20, 21, 22, 23, 24, 25, 26, 28, 33, 34, 35, 36, 37, 38, 39, 40 по ул. Громова № 30,

в городе Рубцовске, Алтайского края, под жилые благоустроенные квартиры.

Изм.	Кол.уч	Лист	Подпись	Дата	Разработал	Качура	Администрация города Рубцовска, Алтайского края.	Стадия	Лист	Листов
					Н.Контроль	Онищенко				
					ГИП	Онищенко				
					Директор	Чистяков				

Спецификация оборудования,

изделий и материалов

ООО "Аркада"

Рубцовск 2018 год